BAB 2 TINJAUAN PUSTAKA

STUDI LITERATUR

- Daya Tarik Wisata Budaya
- Tinjauan Kebudayaan
- Wujud Kebudayaan
- Tinjauan Pusat Kebudayaan
- Ukuran Standar Fasilitas
- Arsitektur Neo Vernakular
- Rumah Tradisional Sumba Barat Daya

STUDI PRESEDEN

- Jean-Marie Tjibaou Cultural Centre
- National Theatre/ Isutana Budaya, Malaysia
- Asakusa Culture and Tourism Center
- Masjid Raya Sumatra Barat

STUDI LITERATUR

DAYA TARIK WISATA BUDAYA



hasil karya dan hasil cipta manusia





Daya Tarik Wisata Budaya

KEBUDAYAAN



Defenisi

Menurut Koentjaraningrat (1980),

"kebudayaan" berasal dari kata Sanskerta budhayah, yaitu bentuk jamak dari kata budhi yang berarti "budi" atau "akal". Dengan demikian kebudayaan dapat diartikan sebagai keseluruhan gagasan dan karya manusia, yang harus dibiasakannya dengan belajar, beserta keseluruhan dari hasil budi dan karyanya itu.

Wujud kebudayaan

- · Wujud kebudayaan sebagai suatu kompleks dari ide-ide, gagasan, nilai-nilai, norma-norma, peraturan dan sebagainya.
- Wujud kebudayaan sebagai suatu kompleks aktivitas kelakuan berpola dari manusia dalam masyarakat.
- Wujud kebudayaan sebagai benda-benda hasil karya manusia.

DAMPAK

Prof. Ir. Kusudianto Hadinoto, 1996



SOSIAL & BUDAYA

Kelestarian

budaya &

aktivitas

sosial

produktif

Nilai-nilai

budaya

terkikis oleh

komersialisasi

budaya



LINGKUNGAN



Kelestarian kualitas lingkungan





EKONOMI

Meningkatkan ekonomi lokal hingga regional

lokal

tidak

keuntungan

Masyarakat menerima

PUSAT KEBUDAYAAN



Defenisi

Berdasarkan Kamus Besar Bahasa Indonesia

Pusat Kebudayaan merupakan tempat membina dan mengembangkan kebudayaan. Pusat Kebudayaan bertanggung jawab untuk mengendalikan dan merancang kegiatan budaya dan kesenian.

FUNGSI PUSAT KEBUDAYAAN



Administratif /perkantoran



Edukatif /pendidikan



Rekreatif /hiburan



Informatif

TUGAS PUSAT KEBUDAYAAN



Promosi kebudayaan



Melangsungkan Menyediakan kegiatan kebudayaan



fasilitas

Menggalakkan program kebudayaan & kesenian



Mengisi event /kegiatan

FASILITAS PUSAT KEBUDAYAAN



Fasilitas perkantoran mencatat semua data program dan kegiatan yang berlangsung selama pusat kebudayaan beroperasi, termasuk didalamnya data properti yang tersedia, jumlah pengunjung dan sebagainya.

Kantor



Perpustakaan pada pusat kebudayaan berisikan buku atau majalah terbitan dari negara asal kebudayaan yang membahas informasi tentang negara tersebut, buku pembelajaan dan buku lainnya. Informasi yang terdapat Perpustakaan dalam perpustakaan dapat berupa fisik (buku, majalah) atau nonfisik (digital).




Fasilitas ini memungkinkan masyarakat yang memiliki keterkaitan lebih jauh pada suatu budaya untuk belajar bahasa asal budaya tersebut. Biasanya disediakan instruktur khusus yang didatangkan langsung dari negara asal. Fasilitas **Kelas kursus** ini terdapat pada semua pusat kebudayaan.




Galeri seni

Galeri seni pada pusat kebudayaan dibuat berdasarkan kebutuhan khusus, bisa berupa galeri seni yang memamerkan karya berupa lukisan atau patung maupun berupa sebuah aula pertunjukkan yang menampilkan pertunjukkan musik, tari, drama atau film.


STANDAR PRINSIP-PRINSIP PERANCANGAN

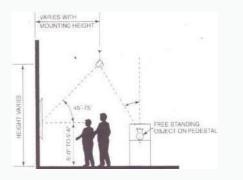


Penerangan untuk Karya seni Sumber: Time saver Standards for Building types, hal 690

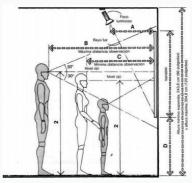


Area Display Karya Seni Sumber: Panero, Dimensi Manusia dan Ruang Interior, 1979: hal 138

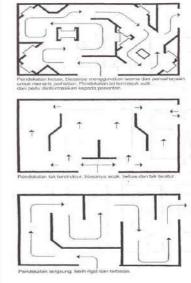


Sirkulasi Ruana Pamer Sumber: Susanto, 2004: 284

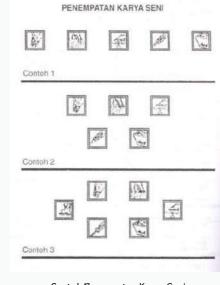

Contah Penempatan Karya Seni Sumber: Susanto, 2004: 294

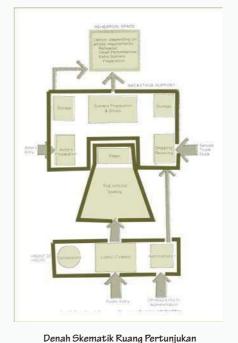


Sumber: Time Sarver Standart for Building Types: hal 725

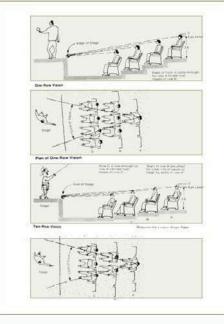


Ruang Pertunjukan Sumber: Time Sarver Standart for Building Types: hal 732

STUDI LITERATUR

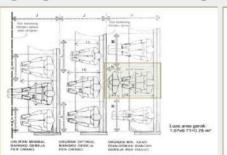


Area Duduk Penonton Gedung Pertunjukan Sumber: Panero, Dimensi Manusia dan Ruana Interior, 1979: hal 299

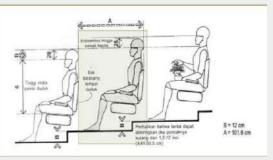


Area Duduk Penonton Sumber: Panero, Dimensi Manusia dan Ruang Interior, 1979: hal 298




Ruang Pelatihan oumber: Time saver Standards for Building types, hal 748

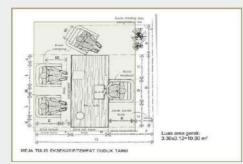

Area Kantor Sumber: Panero, Dimensi Manusia dan Ruang Interior 1979: hal 172

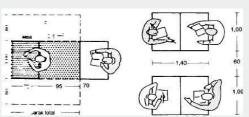


Gambar. Dimensi Meja Single dan Double

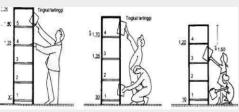


Gambar. Jenis Tinggi Rak Buku




(Sumber: Neufert, hal. 3)

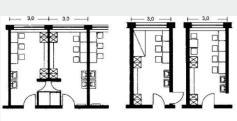

2 Ruang ganti pakaian bagi penyanyi 3 Ruang ganti pakaian bagi penyanyi solo ≥ 5 m²/orang

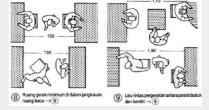


Gambar. Dimensi Sirkulasi Ruang Baca (Sumber: Neufert, hal. 3)

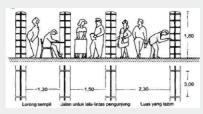

Gambar, Dimensi Sirkulasi Rak Buku (Sumber: Neufert, hal. 4)




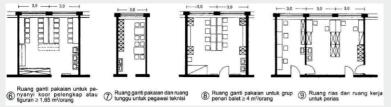

Gambar. Ruang Ganti (Sumber: Neufert, hal. 144)

PENDEKATAN NEO-VERNAKULAR

Neo Vernacular berasal dari Bahasa Yunani dan digunakan sebagai fonim yang berarti baru. Jadi Neo-Vernacular berarti bahasa setempat yang diucapkan dengan cara baru,

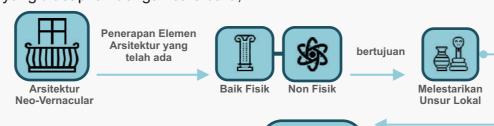

Yang kemudian sedikit atau banyaknya mengalami pembaruan menuju suatu karya yang lebih modern atau maju tanpa mengesampingkan nilai-nilai tradisi setempat.



PRINSIP DESAIN ARSITEKTUR NEO – VERNAKULAR

- Hubungan Langsung, merupakan pembangunan yang kreatif dan adaptif terhadap arsitektur setempat disesuaikan dengan nilainilai/fungsi dari bangunan sekarang.
- Hubungan Abstrak, meliputi interprestasi ke dalam bentuk bangunan yang dapat dipakai melalui analisa tradisi budaya dan peninggalan arsitektur.
- Hubungan Lansekap, mencerminkan dan menginterprestasikan lingkungan seperti kondisi fisik termasuk topografi dan iklim.
- Hubungan Kontemporer, meliputi pemilihan penggunaan teknologi, bentuk ide yang relevan dengan program konsep arsitektur.
- Hubungan Masa Depan, merupakan pertimbangan mengantisipasi kondisi yang akan datang.

CIRI-CIRI ARSITEKTUR NEO – VERNAKULAR

- Selalu menggunakan atap bubungan. Atap bubungan menutupi tingkat bagian tembok sampai hampir ke tanah sehingga lebih banyak atap yang diibaratkan sebagai elemen pelindung dan penyambut dari pada tembok yang digambarkan sebagai elemen pertahanan yang menyimbolkan permusuhan.
- Batu bata (atau dalam hal ini merupakan elemen konstruksi lokal) Bangunan didominasi penggunaan batu bata abad 19 gaya Victorian yang merupakan budaya dari Arsitektur Barat.
- Mengembalikan bentuk-bentuk tradisional yang ramah lingkungan dengan proporsi yang lebih vertikal.
- Kesatuan antara interior yang terbuka melalui elemen yang modern dengan ruang terbuka di luar bangunan.
- Warna-warna yang kuat dan kontras

MODEL ARSITEKTUR NEO-VERNAKULAR

menurut Deddy Erdiono, menyatakan bahwa ada empat model pendekatan yang harus diperhatikan terkait dengan bentuk dan makna dalam merancang dan memodernisir bangunan tradisional dalam konteks kekini-an, yaitu kecenderungan terjadinya perubahanperubahan dengan paradigma, yaitu: (Erdiono, November 2011)

Bentuk dan maknanya tetap

Bentukan dan makna bangunan masih tetap. Bila ada sedikit perubahan dalam material penyusun bangunan itu masih diperbolehkan, sedangkan makna yang dimiliki masih sesuai dengan kosmologi, mitologi, dan genealogi yang ada.

Bentuk tetap dengan makna baru

Makna yang diambil merupakan makna baru yang didapat dari adopsi budaya dan nilai-nilai asing seperti mengubah makna sakral menjadi makna profan dan juga menghilangkan mitos-mitos yang ada sebelumnya. Namun, bentuk bangunan tetap sama seperti sediakala.

Bentuk baru dengan makna tetap

Bentuk baru dengan makna tetap maksudnya adalah sebuah makna lama yang masih sesuai dengan tradisi yang ada namun diinterpretasikan dengan cara yang baru.

Bentuk dan maknanya baru

Bentuk dan makna baru biasa terjadi pada masyarakat yang berada pada masa pasca transisi yang mempunyai kebebasan untuk mengolah bentuk dan makna tanpa Batasan konservatif yang mengikat.


Sumber

Wicaksono, M. R., & Anisa, A. (2020). Kajian Konsep Arsitektur Neo Vernacular Pada Desa Wisata Tamansari, Journal of Architectural Design and Development (JAD), 1(2), 111-124.

STUDI LITERATUR PRINSIP ARSITEKTUR SUMBA

Pembagian Arsitektur Tradisional Sumba



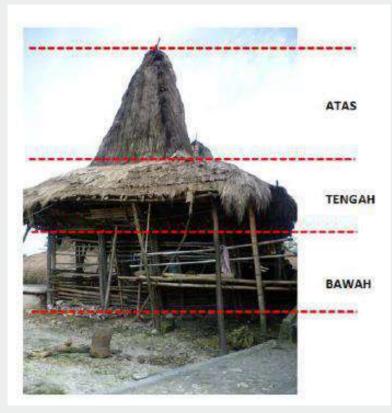

Rumah adat Sumba merupakan panggung dengan struktur kayu,yang secara hirarkis vertikal, rumah dapat dibedakan menjadi 3 bagian besar. Konsep tersebut menggambarkan adanya sumbu atau hirarki dalam rumah. Derajat terendah diletakkan di bawah dan semakin ke atas, ruang menjadi semakin penting dan sakral.

Bagian atas rumah, berupa ruang di dalam menara atap yang memiliki makna dan peran religius. Bagian atas merupakan bagian yang paling sakral dalam rumah yang menjadi tempat bersemayamnya roh-roh nenek moyang mereka atau Marapu.

Bagian tengah rumah, berupa ruang-ruang atau bilik-bilik. Bagian tengah ini merupakan bagian yang kurang sakral sebagai tempat aktivitas sehari-hari seperti tidur, memasak dan berbincang.

Bagian bawah rumah, berupa ruang bawah lantai. Bagian ini merupakan ruang yang bermakna profan atau paling kotor. Pada bagian bawah rumah digunakan untuk kandang hewan ternak (babi dan ayam), sebagai gudang penyimpanan kayu-kayu dan peralatan bertani.

Rumah Dusun




Rumah utama atau Umma Kalada memiliki bentuk tidak jauh berbeda dengan Rumah Dusun atau Uma Ana, yang membedakan hanyalah letaknya yang berada mengelilingi natar atau altar utama yang menjadi pusat sakral di dalam kampung

Material Bangunan Tradisional Sumba



Material utama yang digunakan pada rumah Sumba adalah material lokal seperti, kayu, bambu, alang-alang, tali hutan/rotan, dan serat tanaman lainnya. Kayu digunakan sebagai struktur utama rangka bangunan, digunakan sebagai tiang (kolom) penyangga. Struktur rangka utama rumah Sumba

POLA PEMUKIMAN

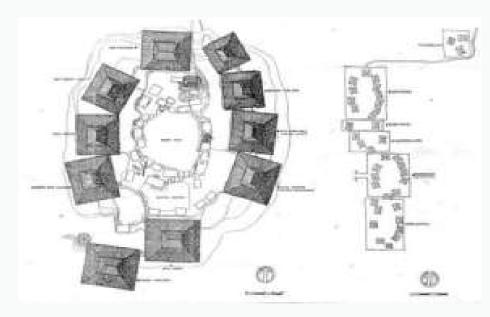

Pola pemukiman Sumba berupa susunan rumah-rumah yang dibangun mengelilingi sebuah ruang terbuka yang disebut Talora. Talora itu sendiri berfungsi sakral untuk upacara adat yang tersusun atas elemen kubur batu, dolmen, meja altar dan monumen batu.

Ornamen



Mamuli merupakan lambang jati diri seseorang dalam kehidupan. Begitu pentingnya mamuli dalam kehidupan mereka, mamuli kerap digunakan dalam ritual adat yang sangat sakral seperti perkawinan ataupun kematian, bahkan dijadikan simbol status sosial seseorang.

STUDI PRESEDENT

Jean-Marie Tjibaou Cultural Centre




Profile



Renzo Piano Building Workshop



Rue des accords de Mantignon

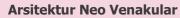



8550 m²

Data Umum



dekat pusat kota



hutan lebat di tepi air

pegunungan & bukit



lapangan

perencanaan ditujukan pada sebuah bangunan unik "untuk menciptakan simbol" ... "sebuah pusat budaya yang ditujukan untuk peradaban Kanak, tempat yang akan mewakili mereka kepada orang asing yang akan mewariskan budaya mereka. memori untuk cucu-cucu mereka".











Massa Bangunan

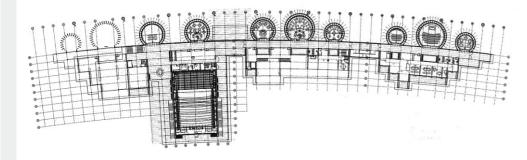

jumlah bangunanya adalah 10 buah, dan di letakan rapi berjajar-jajar karena mengikuti pola dasar dari rumah-rumah tradisional suku kanak.

Konsep Desain

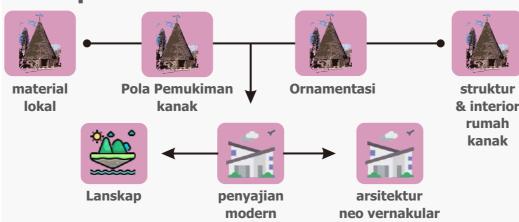

Terinspirasi oleh tradisi, dibentuk oleh teknologi modern, pusat ini merayakan dan menjelaskan budaya Melanesia dari Kanak. Respon terhadap laut dan situs telah menghasilkan tarian heraldik yang tercermin dalam ombak.

Penerapan Konsep



Bentuk dari Jean Marie yang unik, berasal dari bentuk rumah kanak yang memang unik pada dasarnya, dan dibangun dalam kemasan yang lebih menarik tanpa harus menghilangkan unsur modern yang dimilikinya.



Interior dari rumah adat Kanak yang asli (kiri) dan pada bangunan Jean-Marie Tjibaou (kanan) memiliki kesan yang sama yaitu kayu dan berkotak-kotak.



Bentuk atap dari rumah Kanak asli dipresedeni oleh Renzo Piano pada bangunan yang ia rancang dan terdapat unsur patung-patung yang di masukkan untuk menciptakan kesan etnik sehingga unsur arsitektur Neovernakular sangat kuat

Konstruksi Bangunan

Konstruksi pada elemen structural seperti pondasi, kolom, dan juga peratapan juga telah memanfaatkan material modern. Sehingga kekuatan bangunan tetap terjaga kualitasnya meskipun dalam membangunnya menerapkan aspek-aspek kebudayaan









kayu laminasi dan alami

Koran Aluminium



Konstruksi penahan anginyang kokoh untuk menghindari kerusakan dan kerubuhan.

(Terdapat banyak support yang diperlukan untuk menahan fasad)

Fungsi Bangunan



► Pusat Kebudayaan

Fasilitas

Secara umum, pameran di Pusat Kebudayaan diselenggarakan di tiga desa

Cluster pertama: pada cluster ini digunakan sebai tempat seni pertunjukan ruang, dan galeri karya seni




Cluster Kedua: pada cluster ini digunakan sebagai ruang perpustakaan, ruang konferensi dan kantor



Cluster ketiga: pada cluster digunakan ini untuk kegiatan kreatif, seperti: musik, tari, lukis dan seni patung.




Sirkulasi & Zonasi

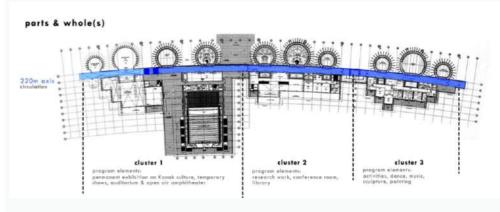

Ruang – ruang terbentuk dari masing – masing gubuk_huts) dimana masing – masing gubuk itu mempunyai fungsi ruang yang berbedabeda. Sedangkan susunan dari gubuk itu sendiri membentuk ruang panjang (lorong), yang menyatukan three "villages". Ruang – ruang disini sudah terbentuk dalam massa, dimana dihubungkan secara linier.

Massa bangunan terhubung secara linier. Terbagi atas 3 tatanan mengacu pada 3 jenis desa kanak

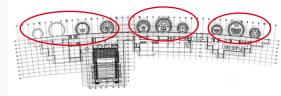

STUDI PRESEDENT

National Theatre/ Istana Budaya, Malaysia



Profile



Muhammad Kamar Ya'akub



21.000 m2

Kuala Lumpur, Malaysia

Arsitektur Neo Venakular

Data Umum



pusat kota



dekat taman kota



Danau



vegetas

Istana Budaya bertujuan untuk meningkatkan standar seni pertunjukan, mengembangkan keunggulan seni teater, mempopulerkan produksi teater berkualitas tinggi dan mengembangkan rasa apresiasi seni yang lebih tinggi.







Massa Bangunan



Istana Budaya hanya memiliki satu massa bangunan & bertingkat yang mampu menjalankan semua kegiatan di dalamnya.

Konsep Desain



Istana Budaya ini menciptakan bangunan yang terinspirasi dari tradisi melayu daun sirih yang diterapkan pada bentuk atap bangunan, pembagian ruang mengikuti bentuk rumah melayu dan teknologi yang modern.


Penerapan Konsep



Bentuk atap terinpisari dari sirih junjung merupakan seserahan yang digunakan untuk pesta pernikahan adat Malaysia.



Denah pada Istana budaya terinspirasi dari bentuk wau bulan yang merupakan laying-laying nasional Malaysia.

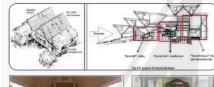

Pembagian zona pada Istana budaya terinpirasi dari rumah adat malaysia




Bentuk tangga utama mewakili bentuk tangga rumah adat melaka, Bunga cempaka merupakan ciri khas daerah Malaysia yang digunakan sebagai motif pada lantai lobi dan plafon.


Space Bangunan

Nilai non fisik yang ada pada bangunan ini yaitu penataan ruang dalamnya yang menyesuaikan dengan pola ruang rumah adat tradisional Melayu.

- Lobby & Foyer area atau "Serambi". Ruang ini terdiri dari area yang lebih kecil dari keseluruhan bangunan.
- The Auditorium atau "Rumah Ibu". Ini adalah ruang inti bangunan dan merupakan area terbesar.
- The Main Stage atau "Rumah Dapur" terletak dibelakang gedung.
 Bagian ini terdiri dari panggung dan area latihan.

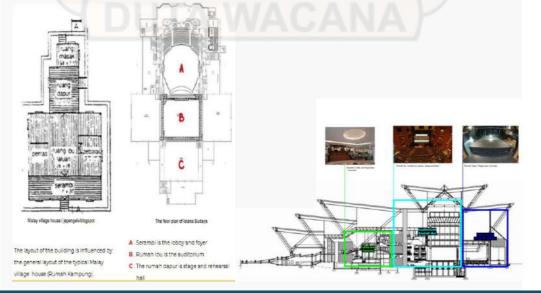

Struktur Bangunan

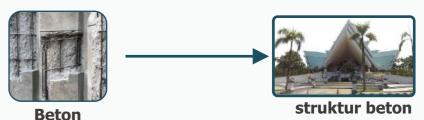

Fungsi Bangunan



Pusat Kebudayaan

lebih dominan

Istana Budaya juga merupakan venue utama pertunjukan-pertunjukan musik, seni dan budaya seperti drama musikal, operet, balet, konser musik klasik, baik yang bertaraf lokal maupun internasional.

Material Bangunan

 Facade menggunakan material kaca transparan membuat bangunan menonjol sebagai bangunan di era modernisme dan sebagai penetrasi cahaya maksimal.





 Pintu yang terbuat dari kayu tropis berkualitas tinggi dengan ukiran bunga.

 Ubin marmer untuk menambah kesan modernisme pada bangunan.



Zonasi Bangunan

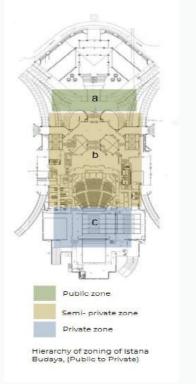

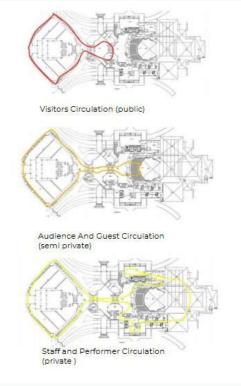

- **Lobi**: Ruang Publik yang terbuka untuk semua pengunjung.
- Auditorium: Ruang Semi Publik yang dibuka ketika hanya ada pertunjukan untuk umum.
- **Panggung dan area latihan :** Ruang Private yang hanya dapat diakses oleh yang berwenang.

STUDI PRESEDENT

Asakusa Culture And Tourism Center



Profile



Kengo Kuma and Associates





Asakusa, Taito, Jepang



234 m²

Data Umum



pusat kota



Lokasi Tourits



Kuil Sensoii


Asakusa Culture Tourist Information Center (ACTIC) merupakan salah satu objek yang memiliki fungsi utama yang sama dengan visitor center, yaitu sebagai sarana informasi dan promosi wisata.








Massa Bangunan

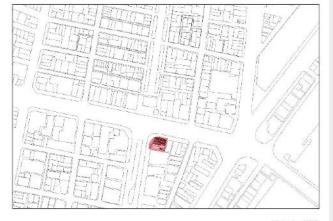

Informasi Budaya dan Pariwisata Asakusa hanya memiliki satu massa bangunan yang terdiri dari 8 tingkat.

Konsep Desain

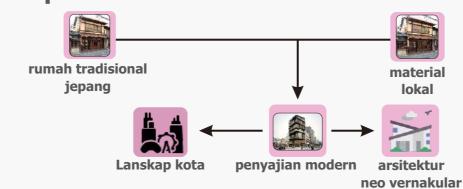

Merespon dan melibatkan hubungan konteks antara aspek nilai, budaya dan arsitektur tradisional khas Jepang bentuk banguna bertingkat terinspirasi dari rumah tradisional jepang, dengan kemajuan nilai modern saat ini yang diakomodasi kedalam setiap ruang pada perancangan bangunannya.

Penerapan Konsep



Desain yang diajukan oleh Kengo Kuma & Associates adalah sebuah pusat informasi turis yang terlihat seperti rumah-rumah tradisional dengan atap miring yang menumpuk ke atas, masing-masing 'rumah' merepresentasikan 1 lantai.



Fasad bangunan didominasi oleh material kayu, merujuk pada bangunan tradisional Jepang yang digubah secara kontemporer.

Konstruksi Bangunan



Konstruksi ACTIC disusun dari bahan baja, kayu, dan kaca. Bagian interior bangunan diselesaikan dengan berbagai jenis kayu, baik pada lantai, ornamen, maupun furniturnya. Atap miring yang menjadi fitur eksterior bangunan dan membedakan tiap lantai bangunan dibuat dari pelat baja.

Material Bangunan







Penggunaan material kayu pada bangunan ACTIC yang dominan


Fasilitas Bangunan

- Lobby, information center dan Foreign Exchange
- Informasi Pariwisata
- Kantor, R.diskusi, Group Tour Support
- R. seminar, R. konverensi kecil dan menengah
- R. Konverensi besar, R.Audio-visual, R. theater
- R. serba guna
- R. Pamer
- Coffee shop dan Observation deck

Sirkulasi & Zonasi Bangunan

No.	Lantai	Fungsi
1.	Basement	Rest room
2.	1	Lobby, information center dan Foreign Exchange
3.	2	Informasi Pariwisata,
4.	3	Kantor, R.diskusi, Group Tour Support
5.	4	R. seminar, R. konverensi kecil dan menengah
6.	5	R. Konverensi besar, R.Audio-visual, R. theater
7.	6	R. serba guna
8	7	R. Pamer
9.	8	Coffee shop dan Observation deck

Sirkulasi

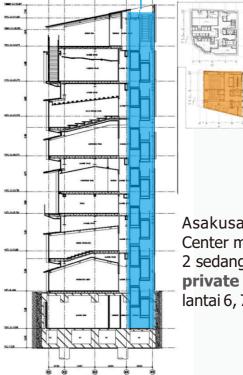

Asakusa Culture Tourist Information Center membagi ruang publik lantai 1 & 2 sedangkan lantai 3, 4, 5 sebagai ruang private dan semi private dan pada lantai 6, 7, 8 ruang publik.

STUDI PRESEDENT **Masjid Raya Sumatra Barat**





Rizal Muslimin



Padang, Sumatra Barat



18091 m2

Data Umum

Lokasi Masjid Raya Sumatra Barat berlokasi di jantung kota Padang, tepatnya di Jalan Khatib Sulaiman dan Jalan Ahmad Dahlan. Masjid Raya Sumatera Barat dirancang memiliki fungsi ramah gempa dan dapat dijadikan sebagai shelter lokasi evakuasi tsunami. Masjid ini secara resmi difungsikan mulai Jum'at pada tanggal 7 Februari 2014, peresmian ditandai dengan shalat Jum'at perdana. Masjid yang terdiri 3 lantai diperkirakan mampu menampung sekitar 20.000 jamaah. Masjid Raya Sumatera Barat juga dilengkapi dengan areal parkir serta taman masjid.



Fasilitas Umum Tempat Beribadah


RTH

Pemilihan Site



Sewaktu pemilihan lokasi, sempat muncul usulan agar masjid baru dibangun di lokasi Kantor Gubernur di Jalan Sudirman. Namun, karena alasan nilai historis gedung tersebut, disepakatilah lokasi di Jalan Chatib Sulaiman, menempati area seluas 40.343 meter persegi. Area ini merupakan lokasi Sekolah Pembangunan Pertanian (SPP) Padang, yang nantinya dipindahkan ke lokasi baru di Lubuk Minturun.

Konsep Desain

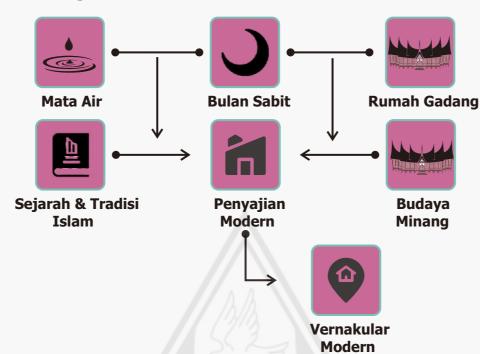

Terinspirasi oleh tiga simbol penting di Minang yaitu: mata air, bulan sabit, dan Rumah Gadang. Memperlihatkan integrasi Islam, konteks Padang dan tradisinya. Adat basandi Syara', Syara; Basandi Kotabullah. Adat Minangkabau diperkuat ajaran Islam seperti kokoh rumah karena sandinya. Menampilkan arsitektur modern yang tak identik dengan kubah. Atap menggambarkan bentuk bentangan kain yang digunakan untuk mengusung batu Hajar Aswad.

Penerapan Konsep



Struktur Bangunan





material Beton lebih didominasi pada struktur

Fungsi Bangunan



Masjid Raya Sumatra Barat

sebagai tempat ibadah, ikon kota dan objek wisata


Material Pada Fasad

material kayu dan ornament pada passade masjid merupakan bentuk ukiran yang terdapat pada rumah gadang, gonjong yang dihadirkan berakar dari bentuk gonjong pada rumah gadang.

Material Pada Interior

desain sangat bersih dan kelihatan kokoh dengan menggunakan material beton dan keramik

Zonasi Bangunan

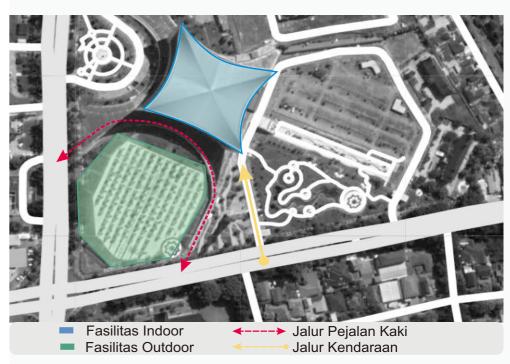

Pembagian zonasi untuk fasilitas publik di bagi menjadi 2, yaitu indoor dan outdoor dengan pemisah yaitun sirkulasi pejalan Kaki. Sedangkan sirkulasi kendaraan lewat dari sisi samping bangunan untuk menghindari cross, dan pejalan khaki dapat menikmati RTH yang di sediakan.

KESIMPULAN STUDI PRESEDENT

DATA UMUM



Jean-Marie Tjibaou **Cultural Centre**





mewariskan budaya mereka. memori untuk cucu-cucu tinggi. mereka".



Istana Budaya, Malaysia







perencanaan ditujukan pada sebuah bangunan unik Istana Budaya bertujuan untuk meningkatkan standar "untuk menciptakan simbol" "sebuah pusat budaya seni pertunjukan, mengembangkan keunggulan seni yang ditujukan untuk peradaban Kanak, tempat yang teater, mempopulerkan produksi teater berkualitas tinggi akan mewakili mereka kepada orang asing yang akan dan mengembangkan rasa apresiasi seni yang lebih



informasi dan promosi wisata.

Asakusa Culture And Tourism Center








Masjid Raya Sumatra Barat




sebagai tempat ibadah, ikon kota dan objek wisata

KONSEP DESAIN

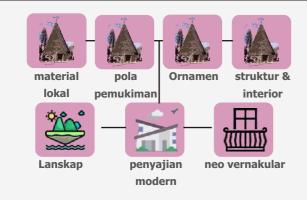

Terinspirasi oleh tradisi, dibentuk oleh teknologi modern, pusat ini merayakan dan menjelaskan budaya Melanesia dari Kanak. Respon terhadap laut dan situs telah menghasilkan tarian heraldik yang tercermin dalam ombak.

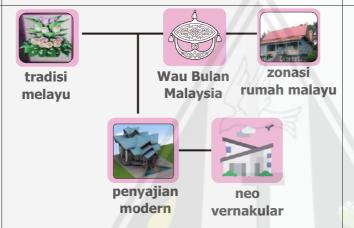

Istana Budaya ini menciptakan bangunan yang menggabungkan tradisi melayu dan rumah tradisional melayu dengan bentuk dan teknologi yang modern.




Asakusa Culture Tourist Information Center (ACTIC)

merupakan salah satu objek yang memiliki fungsi utama


yang sama dengan visitor center, yaitu sebagai sarana

Merespon dan melibatkan hubungan konteks antara aspek nilai, budaya dan arsitektur tradisional khas Jepang, dengan kemajuan nilai modern saat ini yang diakomodasi kedalam setiap ruang pada perancangan bangunannya.

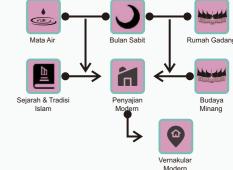

Terinspirasi oleh tiga simbol penting di Minang yaitu: mata air, bulan sabit, dan Rumah Gadang. Memperlihatkan integrasi Islam, konteks Padang dan tradisinya. Adat basandi Syara', Syara; Basandi Kotabullah. Adat Minangkabau diperkuat ajaran Islam seperti kokoh rumah karena sandinya. Menampilkan arsitektur modern yang tak identik dengan kubah. Atap menggambarkan bentuk bentangan kain yang digunakan untuk mengusungbatu Hajar Aswad.

PENERAPAN KONSEP

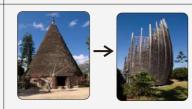

Bentuk dari Jean Marie yang unik, berasal dari bentuk rumah kanak yang memang unik pada dasarnya.



Interior dari rumah adat Kanak yang asli (kiri) dan pada bangunan Jean-Marie Tjibaou (kanan) memiliki kesan yang sama yaitu kayu dan berkotak-kotak.




Bentuk atap dari rumah Kanak asli dipresedeni oleh Renzo Piano pada bangunan yang ia rancang dan terdapat unsur patung-patung yang di masukkan untuk menciptakan kesan etnik sehingga unsur arsitektur Neovernakular sangat kuat



Bentuk atap terinpisari dari sirih junjung merupakan seserahan yang digunakan untuk pesta pernikahan adat Malaysia.



Denah pada Istana budaya terinspirasi dari bentuk wau bulan yang merupakan layinglaying nasional Malaysia.

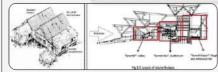

Pembagian zona pada Istana budaya terinpirasi dari rumah adat malaysia



Bentuk tangga utama mewakili bentuk tangga rumah adat melaka, Bunga cempaka merupakan ciri khas daerah Malaysia yang digunakan sebagai motif pada lantai lobi dan plafon.



Desain yang diajukan oleh Kengo Kuma & Associates adalah sebuah pusat informasi turis yang terlihat seperti rumah-rumah tradisional dengan atap miring yang menumpuk ke atas, masing-masing 'rumah' merepresentasikan 1 lantai.



Fasad bangunan didominasi oleh material kayu, merujuk pada bangunan tradisional Jepang yang digubah secara kontemporer.





Bentangan kain yang





Sabit di alam

Rumah Gadang

(mata air).



masjid Raya Sumbar

Bentuk atap

Bentuk atap









Bentuk Atap Masjid Raya Sumbar.



Masjid Raya Sumatera Barat yang mengambil bentuk dari ukiran pada Rumah Gadang.

KESIMPULAN STUDI PRESEDENT

STRUKTUR

Konstruksi pada elemen structural seperti pondasi, kolom, dan juga peratapan juga telah memanfaatkan material modern.



Beton



Aluminium




kayu

(Terdapat banyak support pada fasad)



struktur beton lebih dominan



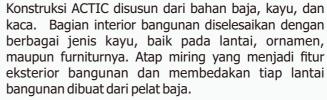



Baja









material Beton lebih didominasi pada struktur

MATERIAL



kayu laminasi & alami



Baja

Facade menggunakan material kaca transparan membuat bangunan menonjol sebagai bangunan di era modernisme dan sebagai penetrasi cahaya maksimal.

- Pintu yang terbuat dari kayu tropis berkualitas tinggi dengan ukiran bunga.
- Ubin marmer untuk menambah kesan modernisme pada bangunan.







Penggunaan material kayu laminasi & kaca pada bangunan ACTIC yang dominan






Kayu



beton

ZONASI

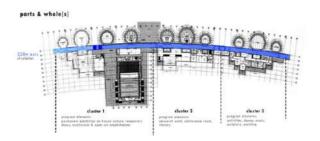


pada bangunan ini lebih

mendominan material kayu

dan baja

Dimana masing – masing gubuk itu mempunyai fungsi ruang yang berbeda-beda. susunan dari gubuk itu sendiri membentuk ruang panjang (lorong) Ruang ruang disini sudah terbentuk dalam massa, dimana dihubungkan secara linier.

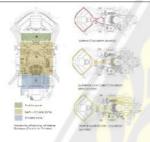

Istana Budaya membagi zonasi nengikuti pola dalam rumah tradisional melayu

Lobi : Ruang Publik yang terbuka untuk semua pengunjung.

Auditorium: Ruang Semi Publik yang dibuka ketika hanya ada pertunjukan untuk umum.

Panggung dan area latihan: Ruang Private yang hanya dapat diakses oleh yang berwenang.



Asakusa Culture Tourist Information Center membagi ruang publik lantai 1 & 2 sedangkan lantai 3, 4, 5 sebagai ruang private dan semi private dan pada lantai 6, 7, 8 ruang publik.



Pembagian zonasi untuk fasilitas publik di bagi menjadi 2, yaitu indoor dan outdoor dengan pemisah yaitun sirkulasi pejalan Kaki. Sedangkan sirkulasi kendaraan lewat dari sisi samping bangunan untuk menghindari cross, dan pejalan khaki dapat menikmati RTH yang di sediakan.

FASILITAS

- Ruang Pameran Kebudayaan
- Ruang Pameran Sejarah Kanak & Lingkungan Sekitar
- Ruang Pameran Multifungsi
- Studio Seni
- Ruang Sekolah
- · Ruang Kantor
- Ruang Perpustakaan

- Lobby
- Auditorium
- Ruang Pertunjukan
- Ruang Pelatihan
- Ruang Teater
- Café
- Ruang Galeri Baju Adat Melayu
- Taman
- Plaza
- · Ruang Kantor/administrasi

- · Lobby, information center dan Foreign Exchange
- · Informasi Pariwisata
- Kantor, R.diskusi, Group Tour Support
- · R. seminar, R. konverensi kecil dan menengah
- R. Konverensi besar, R.Audio-visual, R. theater
- · R. serba guna
- · R. Pamer
- Coffee shop dan Observation deck

- · Tempat Parkir,
- Gudang,
- · Tempat Penitipan Sepatu/sandal,
- · Kantor Sekretariat,
- Penyejuk Udara/ac,
- · Ruang Sound System Dan Multimedia,
- Ruang Pembangkit Listrik/genset,
- · Kamar Mandi/toilet, Dan
- · Tempat Wudhu.

IDE DESAIN



Menciptakan bangunan yang terinspirasi dari budaya Setempat melalui struktur, bentuk atap, material dan ornamen



memadukan material lokal seperti kavu, alangalang dan material modern seperti beton, granit pada bangunan



Pemilihan material kaca sebagai penetrasi cahaya dan penghubung ruang dalam dan lingkungan.



Bentuk bangunan modern balutan material tanpa harus menghilangkan nilai kebudayaan



Mewadahi dan memfasilitasi segala kegiatan kebudayaan yang akan terjadi seperti perpustakaan, galleri seni, aula pertunjukan

BAB 3 ANALISIS METODE PERANCANGAN

ANALISIS

- Analisis Pendekatan
- Analisis Fungsional
- Kriteria Pemilihan Site
- Profil Site Terpilih
- Kondisi Eksisting
- Konteks Site Terpilih

ANALISIS METODE PERANCANGAN

ANALISIS PENDEKATAN

PENDEKATAN NEO-VERNAKULAR

Arsitektur neo-vernacular adalah suatu penerapan elemen arsitektur yang telah ada, baik fisik (bentuk, konstruksi) maupun non fisik (konsep, filosopi, tata ruang) dengan tujuan melestarikan unsur-unsur lokal yang telah terbentuk secara empiris oleh sebuah tradisi yang kemudian sedikit atau banyaknya mangalami pembaruan menuju suatu karya yang lebih modern atau maju tanpa mengesampingkan nilai- nilai tradisi setempat.

KONSEP NEO-VERNAKULAR

Arsitektur Neo Vernakular merupakan arsitektur yang konsepnya pada prinsipnya mempertimbangkan kaidah-kaidah normatif, kosmologis, peran serta budaya lokal dalam kehidupan masyarakat serta keselarasan antara bangunan, alam, dan lingkungan

TRANSFORMASI NEO-VERNAKULAR

Pada arsitektur neo vernakular, bentuk-bentuk yang sangat modern banyak ditemukan, namun dalam penerapannya masih menggunakan konsep lama daerah setempat yang dikemas dalam bentuk yang lebih modern.

Hasil karya arsitektur neo vernakular menunjukkan suatu bentuk modern tapi tetap memiliki *image daerah* setempat meskipun bahan material yang digunakan merupakan bahan modern seperti kaca dan logam. Dalam arsitektur neo vernakular, ide bentuk-bentuk diambil dari vernakular aslinya yang dikembangkan ke dalam bentuk modern baik material bangunan maupun teknik yang digunakan.

https://simdos.unud.ac.id/uploads/file_penelitian_1_dir/fc8ed 1bfd284a5f60d0c2f989863ebb8.pdf

MODEL ARSITEKTUR NEO-VERNAKULAR


Bentuk dan maknanya tetap

Bentukan dan makna bangunan masih tetap. Bila ada sedikit perubahan dalam material penyusun bangunan itu masih diperbolehkan, sedangkan makna yang dimiliki masih sesuai dengan kosmologi, mitologi, dan genealogi yang ada.

Bentuk tetap dengan makna baru

Makna yang diambil merupakan makna baru yang didapat dari adopsi budaya dan nilai-nilai asing seperti mengubah makna sakral menjadi makna profan dan juga menghilangkan mitos-mitos yang ada sebelumnya. Namun, bentuk bangunan tetap sama seperti sediakala.

STRUKTUR BANGUNAN

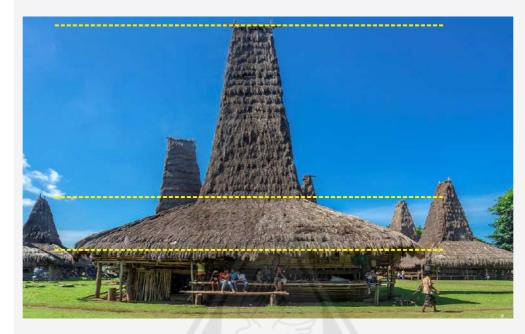

Pada pusat kebudayaan akan mengadaptasi bentuk panggung rumah sumba yang memiliki yang dibagia menjadi tiga bagian yang bermakna bagi orang sumba. dan kolom-kolom akan di buat bulat mengadaptasi kolom rumah sumba.


ATAP BANGUNAN





pada pusat kebudayaan akan menggunakan dua atap arsitektur tradisional dimana atap menara di gunakan pada gedung yang sangat perperan pada pusat kebudayaan dan atap rumah dusun digunakan pada bangunan penunjang pada pusat kebudayaan.

POLA PEMUKIMAN

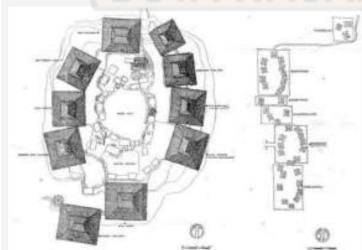

Pada pusat kebudayaan konsep penataan massa bangunan akan mengadaptasi bentuk pola perkampungan rumah sumba dimana ingin melestarikan budaya setempat ,namun dengan adanya perubahan fungsi dimana natara yang di jadikan tempat untuk menjalani ritual adat di fungsikan sebagai ruang terbuka hijau dan sirkulasi antar massa bangunan.

FASAD BANGUNAN



Pada fasad akan menggunakan mamuli yang merupakan lambang jati diri seseorang dalam kehidupan. Begitu pentingnya mamuli dalam kehidupan mereka, mamuli kerap digunakan dalam ritual adat yang sangat sakral seperti perkawinan ataupun kematian, bahkan dijadikan simbol status sosial seseorang.

MATERIAL



memanfaatkan material yang tersedia di lingkungan sekitar yaitu menggunakan material lokal (kayu) yang di gunakan pada fasad bangunan

ANALISIS METODE PERANCANGAN

ANALISIS FUNGSIONAL



- Adanya hubungan langsung dengan ruang luar dan dalam setiap bangunan yang secara visual dan fisik dapat terlihat dan terjangkau dari dalam atau sebaliknya dengan pemakaian kaca sebagai dinding penyekat bangunan.
- Pemberian bukaan pada bangunan tidak hanya penghubung antara luar dan dalam tetapi memanfaatkan sumber alam

PEMILIHAN TEKNOLOGI (material)



• Penggunaan material beton pada struktur dan dinding pada bangunan (modern).




• penggunaan material kaca yang di kombinasikan dengan material kayu (lokal) pada fasad bangunan.




 Pemilihan penggunaan material Granit pada lantai dimana lebih memiliki kesan alam, presisi material yang lebih baik, dan nat granit lebih kecil dibandingkan dengan keramik.


PEMILIHAN TEKNOLOGI (konstruksi bangunan)

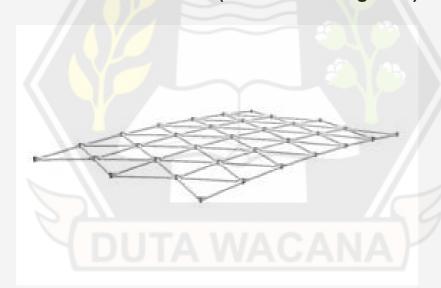

 pemilihan struktur, single layer struktur Space frame pada bangunan yang memiliki fungsi ruang yang besar atau bebas dari kolom

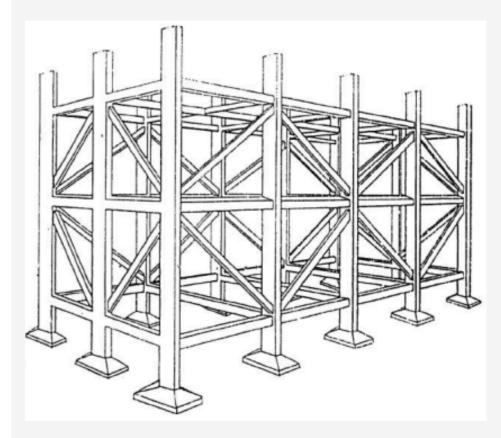

 Pemilihan penggunaan struktur rangka kaku dikarenakan memiliki struktur yang stabil di mana balok dan kolom saling berhubungan secara kaku.

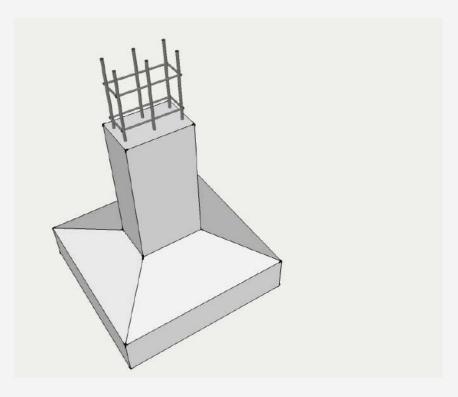

pemilihan penggunaan pondasi footplat mengokohkan struktur bangunan di atasnya. Selain mengokohkan, pondasi footplat juga untuk menahan segala jenis beban, baik hidup, mati, maupun gempa, kemudian diteruskan ke tanah.

ANALISIS

PEDOMAN PEMILIHAN SITE



Titik lokasi pusat kota

Berada dekat dengan pusat kota Sumba Barat Daya dan dekat dengan lingkungan masyarakat untuk menghidupkan fungsi



Kondisi Lingkungan Dekat dengan lingkungan pendidikan sebagai fungsi pembelajaran kebudayaan.



Pencapaian dan akses

Mudah di jangkau dan dekat dengan jalan utama yang dilalui oleh pendatang atau dilewati oleh pengemudi yang melintasi kota. Potensi terciptanya sosial support dan activity generator.



Fasilitas sarana dan prasarana Lokasi dilengkapi sistem sarana dan prasarana wilaya meliputi pengembangan sistem jaringan transportasi, pengembangan sistem jaringan kelistrikan, pengembangan sistem jaringan telekomunikasi.



Fungsi & Tata Guna Lahan

Kesesuaian aturan pemerintah yang ada dan Keintegrasian fungsi. Berupa Koefisien Dasar Bangunan (KDB), Koefisien Luas Bangunan (KLB), Koefisien Lahan Hijau (KLH), maupun Rencana Tata Ruang Wilayah (RTRW) Kabupaten Sumba Barat Daya.



Vegetasi eksisting

Eksisting dengan minimnya vegetasi merupakan tantangan dalam mewujudkan lanskap pada pusat kebudayaan



Keamanan Lingkungan Lokasi yang aman, berupa akses yang fleksibek baik dari dalam maupun luar site dan hadirnya pengawas sosial di sekitar lingkungan site.

ALTERNATIF SITE



Berlokasi di Pasar Omba Komi Desa Ramadana Kecamatan Kota Tambolaka, Kabupaten Sumba Barat Daya, Nusa Tenggara Timur. Luas: 7.617 m²



Berlokasi Ramadana Kecamatan Kota Tambolaka, Kabupaten Sumba Barat Daya, Nusa Tenggara Timur.

ASPEK PERTIMBANGAN

1		
94 M	81 M 47 M 44 M	Kota Tambolaka
95 M	41 M	*



Luas: 9.785 m²

	1	(2)
Titik lokasi pusat kota	6	3
*** Kondisi Lingkungan	4	2
Pencapaian dan akses	3	1
Fasilitas sarana dan prasarana	5	5
Fungsi & Tata Guna Lahan	4	2
Vegetasi eksisting	-	-
Keamanan Lingkungan	3	3
	25	16

Site Terpilih

ANALISIS METODE PERANCANGAN

ANALISIS

PROFIL SITE TERPILIH



KAB. SUMBA BARAT DAYA



KECAMATAN KOTA TAMBOLAKA



lokasi site ini milik PERDA yang langsung diberikan oleh bapak kepala dinas pariwisata yang berada di Pasar Omba Komi Desa Ramadana Kecamatan Kota Tambolaka, Kabupaten Sumba Barat Daya, Nusa Tenggara Timur, dimana lokasi ini di dominasi oleh pemukiman warga yang cukup rendah, ruko serta penjual khaki lima sekitar site



Sisi **Utara**

Pemukiman, Pedagang Kaki Lima



Sisi **Timur**

Hotel, Kantor Polisi, Ruko, Pertamina



Sisi **Selatan**

Jalan Utama, Warung, Ruko



Sisi **Barat**

Pemukiman, Pedang Kaki Lima,

KONDISI EKSISTING SITE



TATA GUNA LAHAN

- 1 POLRES SUMBA BARAT DAYA
- 2 PERTAMINA
- 3 PERMUKIMAN

- HOTEL
- **WARUNG KAKI LIMA**
- токо токо

POTONGAN KAWASAN

PEDAGANG KAKI LIMA YANG MASIH TINGGAL



KONDISI SEKITAR SITE














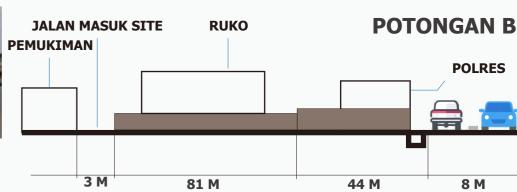

SITE

94 M

Berdasarkan RT/RW Kabupaten Sumba Barat Daya tentang peraturan pengembangan dan peletakan bangunan adalah



60-70%



0.5-2




BLOCK PLAN (SOLID & VOID)





ANALISIS

POTENSI TARGET PENGUNJUNG

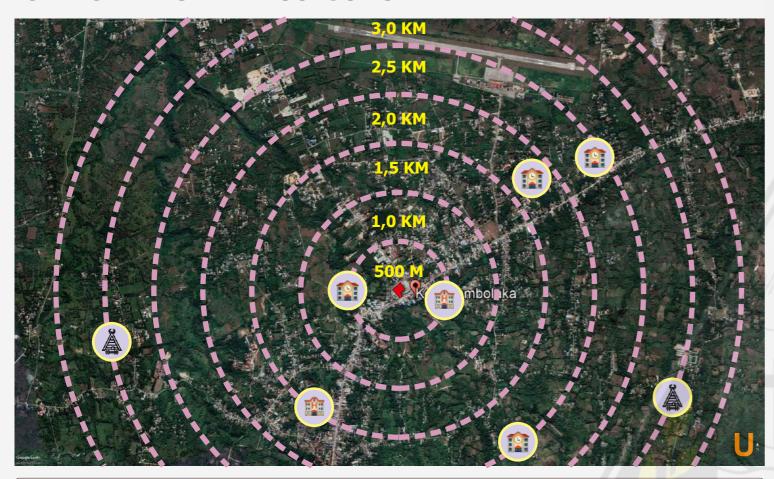

SMPN 1 TAMBOLAKA 500 M 2 MENIT

SMA MANDA ELU 700 M 4 MENIT

SMK PANCASILA TAMBOLAKA 1000 M 4 MENIT

SMK NEGERI 2 KOTA TAMBOLAKA 2,8 KM 7 MENIT

SMU BUNDA HATI KUDUS KAMPUS STELLA MARIS SUMBA 2,1 KM 4 MENIT

2,1 KM 5 MENIT SMK BAKTI LUHUR SUMBA 2,1 KM 5 MENIT

SMA SAN JOS TAMBOLAKA 2,2 KM 5 MENIT

Site dekat pendidikan sehingga mempermudah siswa untuk memperdalam dalam mempelajari dan mengenal kebudayaan serta dapat menghidupkan fungsi.



HOTEL SINAR TAMBOLAKA 100 M 1 MENIT

HOTEL SUMBA SEJATERAH 2,0 KM 4 MENIT

Site dekat dengan hotel/penginapan sehingga dapat menarik wisatawan yang sedang berkunjung.



Pusat Kota Tambolaka Site berada di pusat kota sehingga dapat menarik wisatawan yang sedang berkunjung dan berjalan-jalan di kota Tambolaka



kampung adat sekitar kota tambolaka ± 11 KM 17 MENIT

Site berada di pusat kota yang dekat dengan beberapa kampung adat seperti kampung adat Totok Kalada dan kampung adat Bondo Kapumbu



Keamanan Site

Site berada di pusat kota yang bersampingan dengan polres sumba barat daya sehingga menjamin keamanan luar dan dalam site

AKSES SITE



 Akses menuju site dapat melalui Jalan utama antar kabupaten bagian depan site yang menghubungan dengan jalan yang menuju pelabuhan bagian utara.

KESESUAIAN RTRW



Rencana Tata Ruang Wilayah Kabupaten Sumba Barat Daya Tahun 2020-2040

Berdasarkan Rencana Tata Ruang Wilayah Kabupaten Sumba Barat Daya tahun 2020 -2040 pada pasal 4 ayat (2) huruf a meliputi

Pengembangan pariwisata berbasis wisata alam dan wisata budaya dengan tetap memperhatikan kelestarian lingkungan, pelestarian budaya leluhur dan melibatkan peran serta masyarakat.kecamatan kota tambolaka mendapat fokus dalam pembangunan wisata budaya.

KONTEKS SITE (BUDAYA)

STRUKTUR BANGUNAN








lokasi site yang berada di pusat kota, site yang berada di tengah tengah pemukiman dan kondisi site yang sedikit rendah dari jalan utama

RESPON

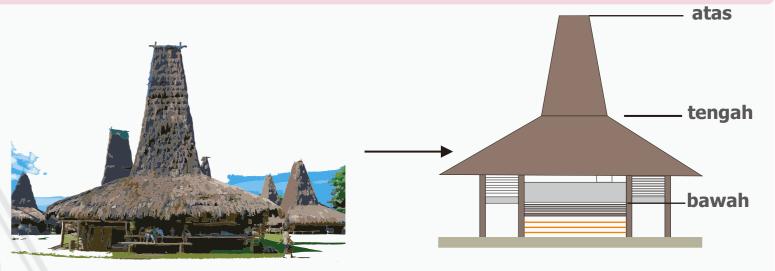

Mengadaptasi rumah adat sumba barat daya untuk memunculkan lagi rumah adat di tengah perkotaan namun dengan tampilan yang lebih modern yang mengikuti perkembangan jaman

Struktur

Penerapan struktur panggung untuk merespon geografis pada site sehingga secara tidak langsung menyentuh tanah

Atap Menara Penggunaan Atap Menara untuk mengingatkan akan alam di tempat Sang Pencipta, tempat para dewa, dan arwah leluhur

BUDAYA


Adat Istiadat

- atraksi Pasola
- upacara Wula Poddu (upacara penyucian diri)
- ritual Teda (permohonan berkat atas tanaman)
- upacara tarik batu kubur
- · Upacara Kematian

Kesenian

- Tarian tradisional
- kain tenun
- alat musik
- Seni kriya

RESPON

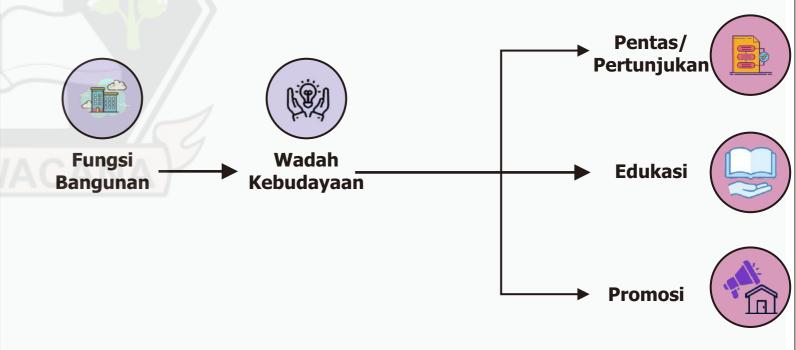

Bangunan memiliki fungsi sebagai wadah kebudayaan yang ada di sumba barat daya untuk menjadi sarana edukasi, promosi dan pentas bagi komunitas dan penggiat kebudayaan




UTILITAS






Pencahayaan disekitar site saat malam hari sangat minim penerangan baik menuju dan keluar site

RESPON

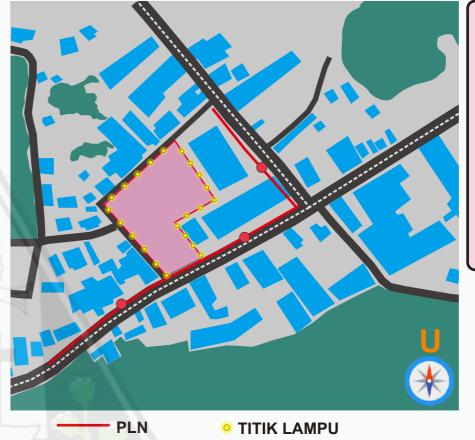

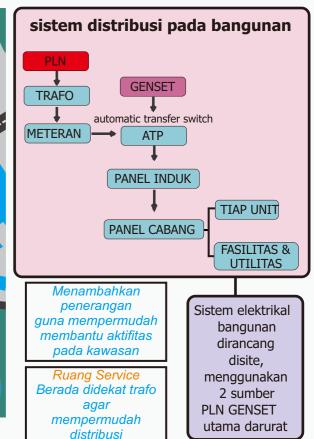

Mengadakan drainase mengeliling site agar menampung air hujan atau limpasan

SITE

PIPA

SALURAN

DRAINASE

KOTA

DRAINASE



Drainase kota


Drainase





hanya terdapat drainase kota di depan site

RESPON

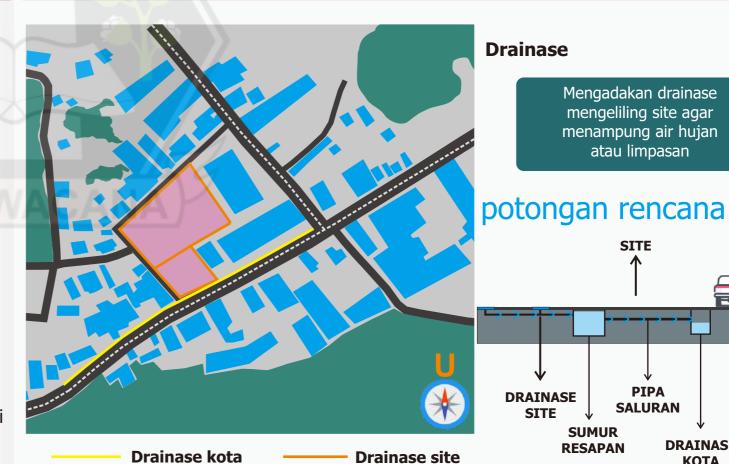

DRAINASE

SITE

SUMUR

RESAPAN

KEBISINGAN



sumber kebisingan

Pemukiman

Pemukiman di utara dan barat merupakan kawasan dengan intensitas suara rendah

Bagian selatan dan timur merupakan daerah dengan intensitas suara tinggi

Jalan

Jalan utama yang sering di lalui oleh parah pengendara berada di selatan dan timur sehingga kebisingan cukup tinggi.

RESPON



Penambahan Vegetasi pada site



Mereduksi Panas

Barrier Kebisingan

- kepadatan pada daun lebih efektif. pengurangan kebisingan.
- vegetasi di tanam membentuk posisi sejajar, rapat dan berurutan sehingga dapat mengurangi kebisingan yang lebih besar.





kiara payung



AKSEBILITAS KENDARAAN





site terletak jalan primer kota tambolaka. pada site terdapat tiga jalur masuk dalam site

- jalur satu : di depan site (1 pitu masuk & 1 pintu keluar)
- jalur dua: bagian barat site (1 pintu masuk)
- jalur tiga: bagian utara site (1 pintu masuk)


RESPON



Jalur yang masuk di site akan di bagi menjadi dua fungsi.

- jalur satu : di depan site akan di fungsikan sebagai Main **Entrance** bagi aktivitas pengunjung pada pusat budaya yang akan di buat satu jalur.
- jalur tiga: bagian utara site untuk jalur ini akan di gunakan sebagai Side Entrance bagi aktivitas pengelolah kebudayaan

MATAHARI & IKLIM

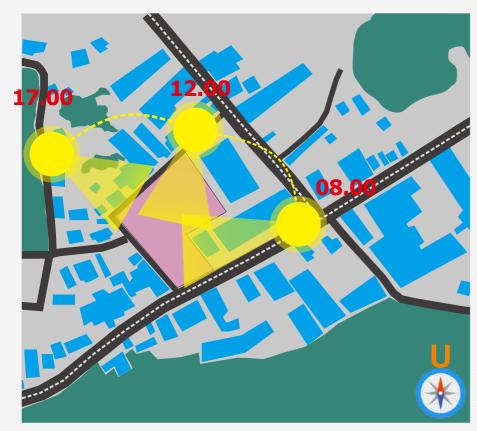

KONDISI CAHAYA MATAHARI

08.00 Kondisi cahaya matahari pada pagi hari langsung mengenai site di karenakan pada bagian timur tidak ada bangunan yang pada menghalangi.

Intensitas cahaya sangat tinggi diperoleh di karenakan area terbuka dan tidak ada vegetasi yang menghalangi.

17.00 Intensitas cahaya akan mulai berkurang di tutupi oleh vegetasi dan pemukiman warga

KONDISI IKLIM


Temperatur rata-rata di wilayah Kabupaten Sumba Barat Daya berkisar antara 21°C-34°C. Temperatur udara rata-rata sekitar 30°C. Temperatur udara tertinggi 33,7°C terjadi pada bulan November, sedangkan terendah 21,5°C terjadi pada bulan Agustus.

RESPON



 melihat kondisi iklim panas pada kota tambola cukup tinggi dimana suhu tertinggi 30°-33,7°.

- Penyinaran langsung dari matahari akan direspon dengan dihalangi menggunakan sun shading/vegetasi untuk mengurangi panas dan silau.
- memberikan bukaan yang cukup

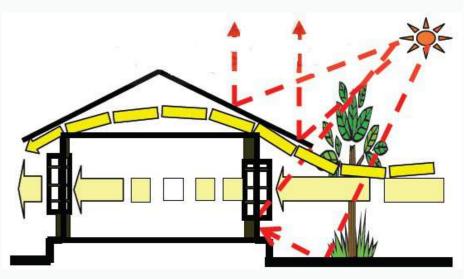

VEGETASI



vegetasi



Vegetasi sekitar site tidak ada, dikarenakan lokasi site adalah bekas pasar lama.

RESPON



RUANG TERBUKA HIJAU



Menyediakan ruang terbuka hijau sebagai ruang komunal dan penghijauan di site serta Berfungsi sebagai rekreasi dan estetika

EKSISTING SITE







Terdapat kemiringan pada site sehingga terjadi perbedaan ketinggian pada site.

RESPON

Potongan Rencana Site

untuk merespon kondisi site yang memiliki kemiringan, akan di timbun mengikuti ketinggian muka jalan. sehingga pada site terjadi perbedaan ketinggian tanah.

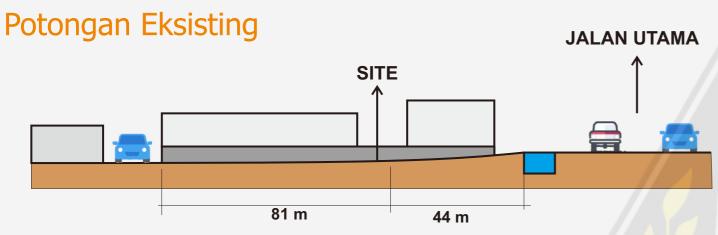

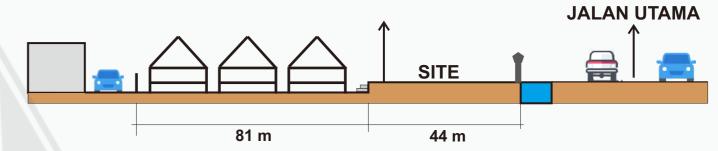

BAB 4 PROGRAM RUANG

PROGRAM RUANG

- Klasifikasi pengguna & aktivitas Pengguna
- Kebutuhan ruang
- Kegunaan antar ruang
- Bubble diagram
- Besaran ruang

PERHITUNGAN JUMLAH WISATAWAN



Banyaknya Wisatawan Dalam Negeri dan Asing Menurut Bulan yang berkunjung Ke Kabupaten Sumba Barat Daya Kabupaten Sumba Barat Daya

Jumlah/	3.808	336	1.562	372	3.820	733	3.357	651	3.834	488	3.910	748	4.664	811	6998	1216	7518	1161	3457	130
Desember	120	9	128	21	346	138	110	13	139	13	257	33	428	79	480	115	596	64	247	2
November	179	15	123	29	445	58	366	51	581	33	266	40	382	50	919	118	665	71	243	4
Oktober	143	18	47	37	571	96	387	47	381	16	354	66	400	48	597	88	648	69	304	5
September	38	16	118	54	476	67	452	62	426	20	298	78	346	45	502	74	730	85	235	3
Agustus	37	29	120	56	318	148	303	99	295	38	334	80	413	94	780	184	762	178	203	8
Juli	37	17	118	19	338	45	400	88	645	73	360	76	572	150	691	159	725	105	235	3
Juni	667	51	98	22	350	38	231	43	354	53	356	43	495	36	535	94	606	87	265	7
Mei	555	41	291	33	326	35	227	58	150	36	374	55	480	60	664	87	585	46	257	4
April	669	23	235	24	97	4	226	35	147	28	384	100	458	52	586	73	526	36	268	5
Maret	533	44	143	46	274	17	229	73	342	43	339	74	251	56	492	91	564	72	603	38
Februari	470	60	38	7	195	47	248	43	208	63	393	62	225	66	451	73	610	143	527	35
Januari	360	13	103	24	84	40	178	39	166	72	195	41	200	60	301	60	501	205	70	16
1	2	3	4	5	6	7	8	9	10	11	12	13	14	15	16	17	18	19	20	21
Month	Domestic	Foreign	Domestik	Foreign																
Month	Dalam Negeri	Asing	Dalam Negeri	Asing	Dalam Negeri	Asing														
Bulan	201	1	20	12	20	13	20	14	20	15	20	16	20	117	20	118	201	19		2020

	TOTAL PER TAHUN										
WISATAWAN	2011	2012	2013	2014	2015	2016	2017	2018	2019	2020	
	4.144	1.934	4.553	4.008	4.322	4.658	5.475	8214	8679	3587	

* Dines Pariwisata Kab. Sumba Barat Daya

Kepala Dinas Pariwisata Kabupaten Sumba Barat Daya

Ir. Nyoman Agus S, MT Pembina Utama Muda NIP. 19620414 199003 1 0

2015/2016	4.658-4.322	x 100% = 6,2%
2016/2017	5.475-4.658 4.658	x 100% = 6,2%
2017/2018	8.214-5.475 5.475	x 100% = 2.6%
2018/2019	8.679-8.214	x 100% = 4,7%

Maka, presentase jumlah pengunjung rata-rata per tahunnya (x), yaitu :

$$x = \frac{6.2 + 6.2 + 2.6 + 4.7}{4} \times 100\% = 4,925 \%$$

Jadi, perkiraan peningkatan jumlah pengunjung yang berkunjung ke Kabupaten sumba barat daya adalah 4,925%.

Selanjutnya dapat diperkirakan jumlah pengunjung dalam 5 tahun mendatang dengan persamaan sebagai berikut :

$$Pt = Po (1 + x)t$$

Dimana,

Pt : Jumlah pengunjung yg diproyeksikan tahun 2019

Po: Jumlah pengunjung terbanyak

t: tahun yg diproyeksikan

x : presentase pengunjung rata-rata Maka,

Pt = 8.679 (1 + 0.04925)5

Pt = 8.679 X 1.27

Pt = 11.002.33

Jadi, jumlah wisatawan Kota tambolaka pada tahun 2024 yaitu 11.022,33/5 tahun wisatawan. Sehingga perkiraan jumlah wisatawan perbulannya adalah 11.022,33/12 = 918.5275 perharinya 918.5275/30 = 30,617.

8 % dari 30,617 wisatawan = 245 orang.

JUMLAH PENGELOLA

Pengelola disini terdiri dari direktur, sekertaris, staff administrasi, budayawan, seniman, staff keamanan, staff teknisi, staff food court, tour guide, satpam, petugas toko souvenir, cleaning service. jadi jumlah pengelola **70** orang.

PELAKU KEGIATAN

Direktur Utama

Kelompok Pengelola

Pengelola Informasi CenterCleaning service

Area Keamanan

- Sekretaris
 Pengelola Edukasi/pendidikan
 Electrical/ Mechanical
- Administrasi/Perkantoran pengelola Event
- Resepsionispengelola Komersial


Kelompok Kebudayaan

- Budayawan
- Seniman

Kelompok Pengunjung

- wisatawan mancanegara & domestik
- masyarakat lokal
- Anak Mudah

KLARIFIKASI AKTIVITAS umum

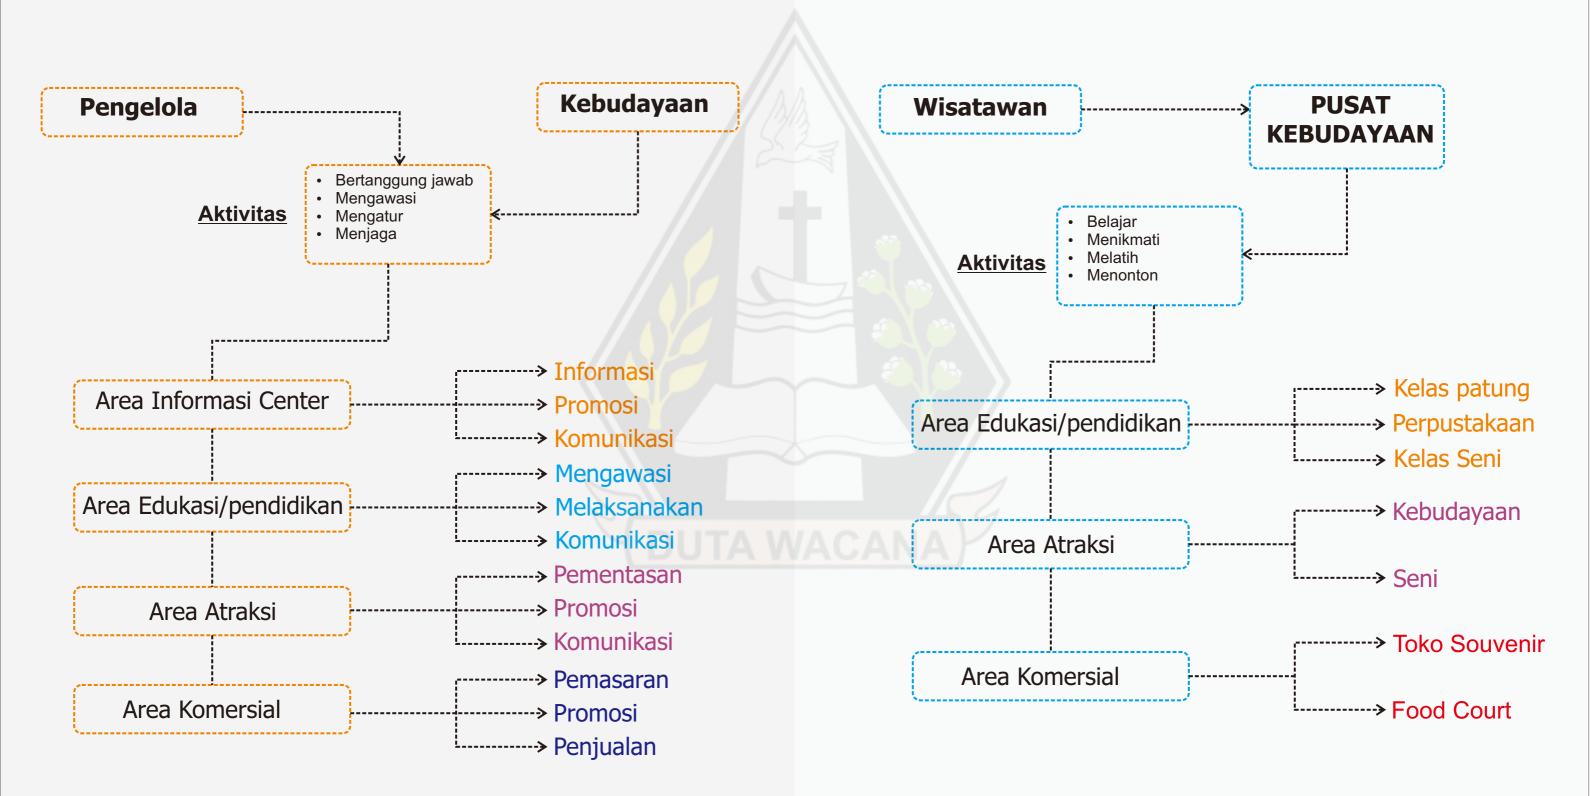


POLA AKTIFITAS PENGGUNA DAN KEBUTUHAN RUANG publik semi privat privat **122** Kelompok Pengelola Pengelola area → Datang Persiapan Mempersiapkan Beristrahat pulang Melayani wisatawan Komersial Parkiran Loker makan T. parkir Direktur Utama → Datang Persiapan — Mengontrol, mengambil – pulang Beristrahat Food Court Pengelola keputusan dan toilet makan melaksanakan rapat souvenir shop Loker T. parkir melayani wisatawan Pengelola toilet ibadah kantor ibadah Ruang Atraksi Persiapan Datang Mengatur, mengelola & Pengelola Area Beristrahat pulang mempersiapkan **Atraksi** Ruang komersial fasilitas atraksi T. parkir Parkiran Loker makan Ruang Edukasi Pengelola Ruang Staff toilet ibadah **Sekretaris** → Datang Persiapan Membantu ketua Beristrahat pulang Mengawasi melayani wisatawan Persiapan Pengelola Area Datang Mengatur & mengelola Beristrahat pulang Parkiran Loker T. parkir makan aktifitas & area edukasi Pengelola Edukasi kantor toilet T. parkir makan Loker Parkiran Ruang Atraksi Pengelola Ruang Staff ibadah toilet Ruang komersial ibadah Ruang Edukasi Datang Persiapan Bagian Mengatur keamanan Beristrahat pulang Datang Persiapan → Mengatur & mengelola Beristrahat -> pulang Staff kantor semua area Keamanan dokumen & data Loker kusus T. parkir Parkiran Ruang keamanan makan Parkiran Loker makan T. parkir Pengelola R. Staff Administrasi Pengelola toilet ibadah ibadah Datang Persiapan Membersihkan Beristrahat pulang Service Resepsionis -> Datang → Persiapan → Menyambut, menanyakan → pulang Beristrahat -> semua area & mengarahkan Loker kusus T. parkir Parkiran Ruang Cleaning makan pengunjung T. parkir makan Parkiran Loker Pengelola Servis Pengelola toilet Resepsionis ibadah ibadah Persiapan mengontol, menjaga, mekanikal Datang Beristrahat pulang Petugas Parkir → Datang Persiapan -> Menjaga keamanan dan Beristrahat -> pulang mengawasi air dan elektrikal kerapihan area parkir kelistrikan T. parkir Loker kusus Parkiran makan makan T. parkir Pengelola Parkiran Alat pluit Area Parkir Ruang Mekanikal toilet Pengelola elektrikal

ibadah


ibadah

POLA AKTIFITAS PENGGUNA DAN KEBUTUHAN RUANG

Kelompok Kebudayaan

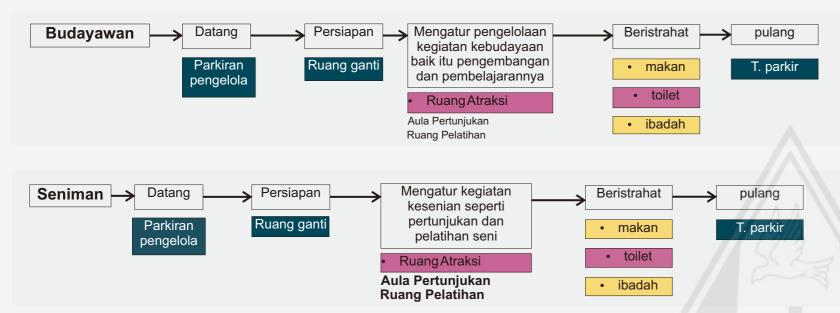

Kelompok Wisatawan

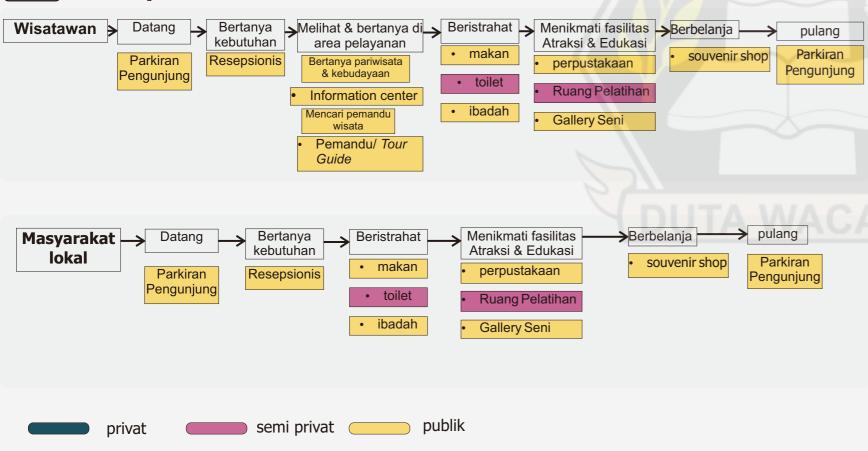

KEBUTUHAN RUANG

PUBLIK (AREA	PENGUNJUNG)
PARKIRAN MOTOR PENGUNJUNG PARKIRAN MOBIL PENGUNJUNG LOBBY DAN RESEPSIONIS GALLERY PERPUSTAKAAN TOKO SOUVENIR MUSHOLA	FOOD COURT RUANG PEMANDU/TOUR GUIDE INFORMASI CENTER LAVATORY WANITA LAVATORY PRIA
SEMI PRIVATE (AF	REA PENGUNJUNG)
RUANG KELAS SENI TARI AULA PERTUNJUKAN RUANG KELAS SENI PATUNG	

SEMI PRIVATE (AREA PENGELOLA)							
RUANG DIREKTUR RUANG SEKRETARIS RUANG STAFF ADMINISTRASI RUANG BUDAYAWAN RUANG SENIMAN RUANG RAPAT RUANG ARSIP PANTRY	RUANG PENGELOLA FOOD COURT RUANG PENGELOLA SOUVENIR GUDANG LAVATORY WANITA LAVATORY PRIA						

PRIVATE (AF	REA SERVICE)
RUANG PANEL RUANG POMPA RUANG TRAFO RUANG TEKNISI RUANG WATER TANK RUANG GENZET	RUANG CLEANING SERVICE RUANG KONTROL KEAMANAN LOKER GUDANG LAVATORY WANITA LAVATORY PRIA

PRIVATE (AREA PA	RKIR PENGELOLA)
PARKIRAN MOTOR PENGELOLA PARKIRAN MOBIL PENGELOLA	

IDENTIFIKASI PELAKU

Primer

Ruang Gallery Aula pertunjukan Perpustakaan kantor Ruang Pelatihan

Sekunder


Ruang Pengelola Food Court Ruang Pengelola Toko Souvenir

Tersier

Parkir Pegawai Parkir Pengunjung Keamanan Ruang Kebersihan Ruang informasi center Ruang ME
Toilet Umum
Toilet Pengelola
Gudang
Ruang Water tank


HUBUNGAN RUANG

HUBUNGAN AREA

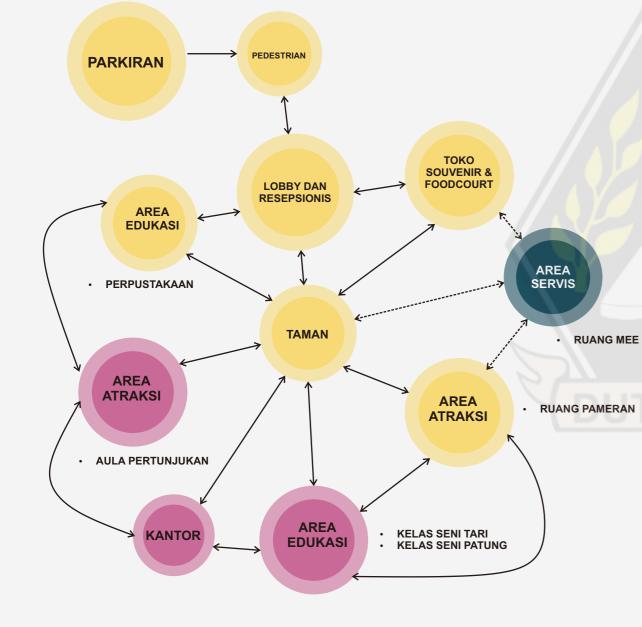


HUBUNGAN RUANG MIKRO

AREA PENGELOLA

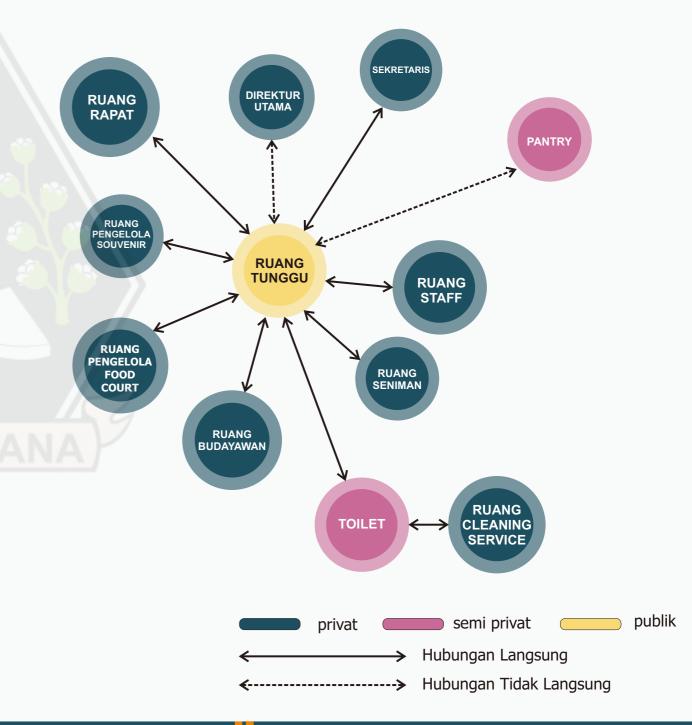


HUBUNGAN RUANG


HUBUNGAN RUANG MIKRO

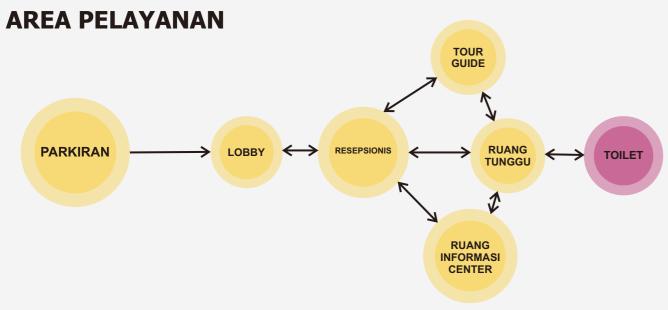

AREA FOODCOURT & TOKO SOUVENIER

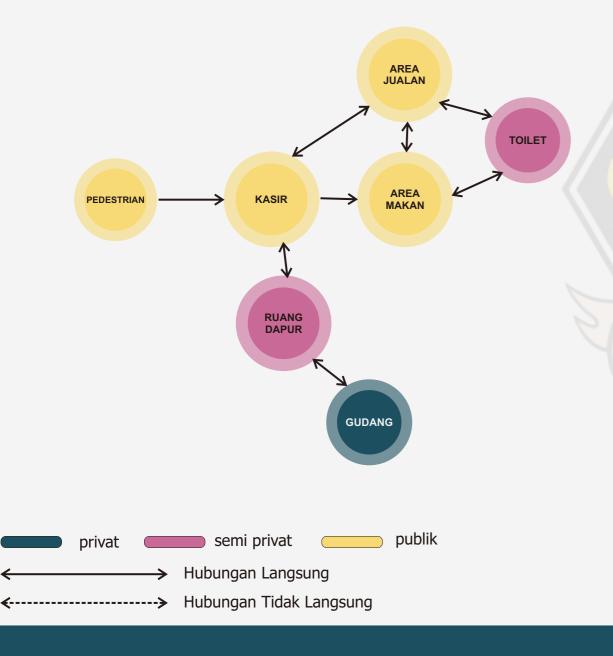

RUANG KELAS SENI TARI

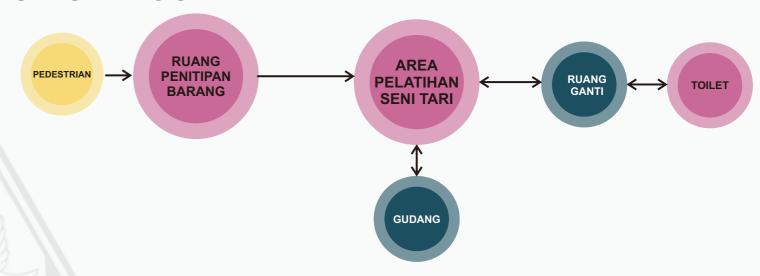


RUANG KELAS SENI PATUNG




HUBUNGAN RUANG

HUBUNGAN RUANG MIKRO

RUANG GALLERY

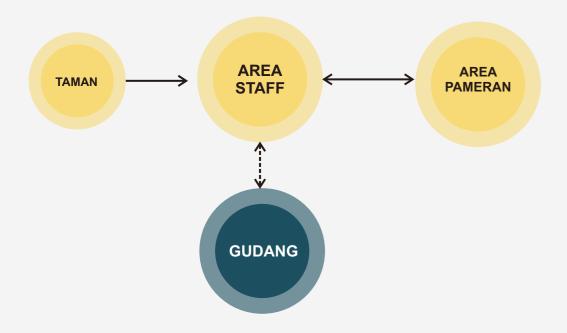


AREA PERPUSTAKAAN

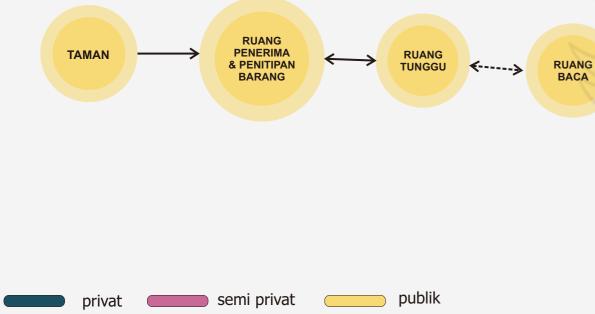

Hubungan Langsung


<----> Hubungan Tidak Langsung

SERVICE

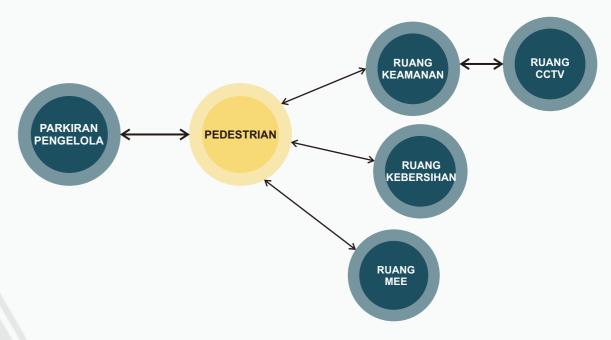

PARKIRAN

Side Entrance

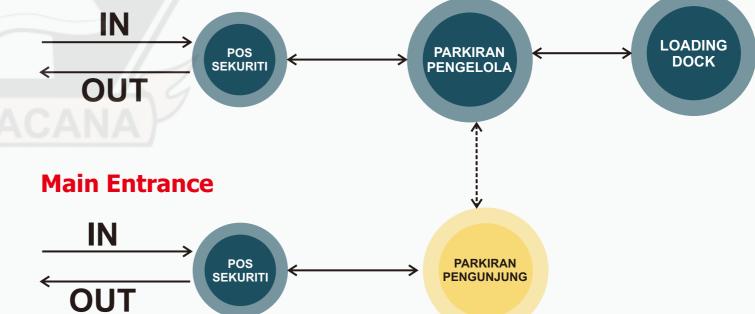

BESARAN RUANG		AREA F	PARKIRAN

Jenis Ruang	standar ruang		kapasitas	luas	Sumber	total
	luas	satuan				luas
Parkiran motor pengunjung	1,5	m²	150 buah	225	NDA	225
Parkiran mobil pengunjung	15	m²	40buah	600	NDA	600
Parkiran motor pengelola	1,5	m²	30 buah	45	NDA	45
Parkiran mobil pengelola	15	m²	6 buah	90	NDA	90
SIRKULASI 100%						960

	_			_	AREA	PELAYANAN				
Jenis Ruang	standa	standar ruang		luas	Sumber	total				
	luas	satuan				luas				
LOBBY	LOBBY									
Kursi SIRKULASI 20%	0.96	m²	50	48	DA	57,6				
RESEPSIONIS		•								
Set Meja Kerja kursi staff ruang tunggu lemari SIRKULASI 20%	2.31 0.96 0.96 4	m² m² m² m²	1 2 10 1	2.31 1.92 9.6 4	DA DA DA DA	21.396				
TOUR GUIDE					N W					
Set Meja Kerja kursi SIRKULASI 20%	2.31 0.96	m² m²	2 4	4.62 3.84	DA DA	10.152				
INFORMASI CENTER										
Area Pelayanan SIRKULASI 20%	20	m²	1	20	AP	24				
LAVATORY WANITA										
toilet wastafel SIRKULASI 20%	3 0.24	m² m²	4 2	12 0.48	DA DA	15.976				
LAVATORY PRIA										
Toilet wastafel urine SIRKULASI 20%	3 0.24 0.20	m² m² m²	4 2 4	12 0.48 0.8	DA DA DA	15.936				
						145,06				

			_	_	ARI	EA SERVICE
jenis ruang	—	r ruang	kapasitas	luas	Sumber	total luas
RUANG ME	luas	satuan				rado
Ruang pompa	9	m²	1	9	TS	9
Ruang Trafo	30	m²	1	30	TS	30
Ruang Panel	32	m ²	1	32	TS	32
Ruang Water tank	15	m²	1	15	TS	15
Ruang Genzet	30	m²	1	30	TS	30
Ruang Teknisi	30	m²	1	30	TS	30
CLEANING SERVICE						
Gudang Peralatan Ruang Ganti	9	m² m²	1 2	9 18	AP AP	27
RUANG KEAMANAN						
Ruangan CCTV	9	m²	1	9	AP	9
LAVATORY WANITA						
toilet wastafel	3 0.24	m² m²	3 2	9 0.48	DA DA	9 0.48
LAVATORY PRIA						
toilet wastafel urine	3 0.24 0.20	m² m² m²	3 2 3	3 0.24 0.20	DA DA DA	9 0.48 0.6
Mushola	35	m²	1	35	Ts	35
SIRKULASI 30%					201,56	241,872

BESARAN RUANG

AREA EDUKASI, DAN KOMERSIAL

jenis ruang	standar	ruang	kapasitas	luas	Sumber	total
	luas	satuan				luas
PERPUSTAKAAN						
Ruang penerima dan penitipan barang meja kursi lemari SIRKULASI 20%	2 0.48 4	m² m² m²	2 3 1	4 1.44 4	AD AD AD	108.24
Ruang Tunggu SIRKULASI 20%	0.48	m²	10/org	4.8	DA	
Ruang Baca kursi meja Bak Buku SIRKULASI 20%	0.48 0.96 1.20	m² m² m²	40 20 20	19.2 19.2 24	DA DA DA	
Toilet wastafel urine sirkulasi 20%	3 0.24 0.20	m² m² m²	4 4 3	12 0.96 0.6	DA DA DA	
AULA PERTUNJUKAN						
Panggung Ruang Ganti Ruang Rias gudang Kursi Penonton Toilet wastafel urine SIRKULASI 20%	30 6 20 12 0.96 3 0.24 0.20	m² m² m² m² m² m² m²	1 3 1 1 30 4 4 3	30 18 20 12 28,8 12 0.96 0.6	AP AP AP DA DA DA DA	146.832
RUANG KELAS SENI TAR	રા					
Area Latihan Lemari Ruang Ganti Gudang kursi Toilet wastafel urine SIRKULASI 20%	40 4 12 30 0.48 3 0.24 0.20	m² m² m² m² m² m² m²	1 2 2 1 20 4 4 4	40 8 24 30 9.6 12 0.96 0.8	AP AD AP DA DA DA DA	150.432

jenis ruang	standar ruang		kapasitas	luas	Sumber	total		
	luas	satuan				luas		
RUANG GALLERY								
Area Pameran Area staff kursi gudang SIRKULASI 20%	80 4 0.96 30	m² m² m² m²	1 1 6 1	80 4 5.76 30	AP AP AP AP	143.712		
RUANG KELAS SENI PAT	TUNG							
Ruang Ganti Lemari Meja Kursi gudang Toilet wastafel urine SIRKULASI 20%	4 4 0.96 0.48 32 3 0.24 0.20	m² m² m² m² m² m² m²	4 20 25 1 2 2	16 8 19.2 12 32 6 0.48 0.8	AP DA DA DA DA DA DA	113,376		
TOKO SOUVENIR								
Area Jualan Meja Kasir Kursi Kasir gudang Toilet wastafel urine SIRKULASI 20%	40 0.96 0.48 16 3 0.24 0.20	m² m² m² m² m² m²	1 2 2 1 2 2 4	40 1.92 0.96 16 6 0.48 0.8	AP DA DA AP DA DA	79,392		
FOOD COURT								
Kasir mini Bar Ruang Dapur Area Makan Gudang Toilet wastafel urine SIRKULASI 20%	12 16 40 12 3 0.24 0.20	m² m² m² m² m² m²	1 1 1 4 4 4	12 16 40 12 12 0.96 0.8	AP AP AP AP DA DA	112.512		
TOTAL						448,992		

AREA PENFELOLA

					PENFELOLA
		kapasitas	luas	Sumber	total Iuas
iuas	satuan				Tudo
2 0.48 6.80 4	m² m² m² m²	1 2 1 1	2 0.96 6.80 4	DA DA DA DA	16.512
2 0.48 6.80 4	m² m² m² m²	1 2 1 1	2 0.96 6.80 4	DA DA DA DA	16.512
2.31 0.96 4	m² m² m²	1 20 1	2.31 19.2 4	DA DA DA	30.612
2 0.96 4	m² m² m²	3 3 1	6 2.88 4	DA DA DA	15.456
2 0.96 4	m² m² m²	1 2 1	2 1.92 4	DA DA DA	9.504
2 0.96 4	m² m² m²	1 2 1	2 1.92 4	DA DA DA	9.504
0.96	m²	10	9.6	DA	11.52
	2 0.48 6.80 4 2 0.96 4 2 0.96 4 4 2 0.96 4	2 m ²	luas satuan	1	luas satuan

jenis ruang	standar ruang		kapasitas	luas	Sumber	total			
	luas	satuan				luas			
PANTRY									
Area masak SIRKULASI 20%	6	m²	1	6	AP	7.8			
RUANG ARSIP	RUANG ARSIP								
lemari Gudang SIRKULASI 20%	4 8	m² m²	2 1	8	DA AP	9.6 9.6			
RUANG PENGELOLA SO	UVENIF	₹							
Meja kursi Lemari SIRKULASI 20%	2 0.96 4	m² m² m²	1 1 1	2 0.96 4	DA DA DA	8.352			
RUANG PENGELOLA FO	RUANG PENGELOLA FOOD COURT								
Meja kursi lemari <mark>SIRKULASI 20%</mark>	2 0.96 4	m² m² m²	1 1 1	2 0.96 4	DA DA DA	8.352			
LAVATORY WANITA									
Toilet wastafel sirkulasi 20%	3 0.24	m² m²	3 3	9 0.72	DA DA	11.664			
LAVATORY PRIA									
Toilet wastafel urine SIRKULASI 20%	3 0.24 0.20	m² m² m²	3 2 3	9 0.48 0.6	DA DA DA	12.096			
TOTAL						177.084			

KETERANGAN

Neufert Data Arsitek : NDA Asumsi Pribadi : AP Architecture Standart : AS

LUAS KESELURUHAN RUANG

960+145,06+241,872+448,992 +177.084 = 2.378,512 M²

→ 5.331.9 KDB (maks.)

7.617 M²

LUAS SITE

 $\bigoplus \to$

KDH (mini.) 20%

70%

BAB 5 IDE DESAIN



ZONASI

- Konsep Penataan Massa bangunan
- Gubahan Massa

LANSEKAP

Vegetasi kawasan

UTILITAS

Kawasan


IDE DESAIN

TRANSFORMASI DESAIN

ZONASI

KONSEP PENATAAN MASSA BANGUNAN


STRUKTUR KAWASAN PUSAT KEBUDAYAAN

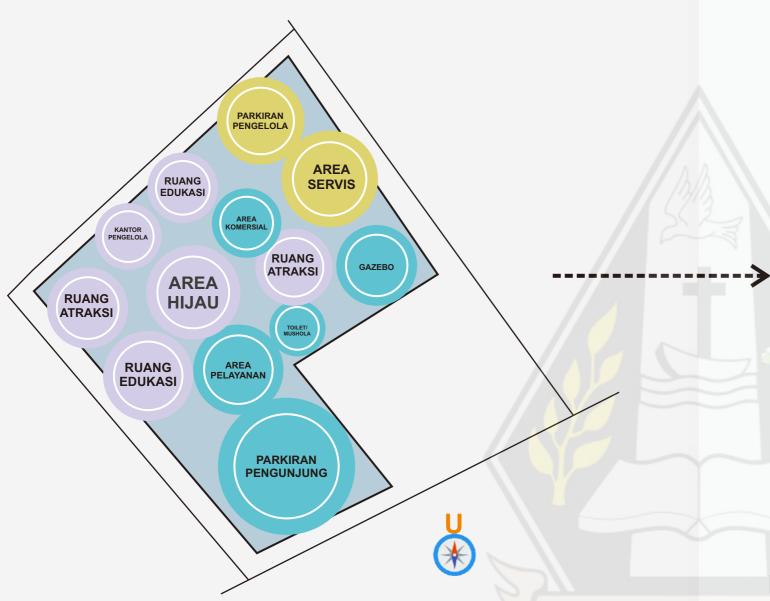

FASILITAS WISATA

- PARKIRAN PENGUNJUNG
- **AREA PELAYANAN**
- **AREA FOOD COURT**
- **MUSHOLA**
- **AREA SOUVENIR**

- **PARKIRAN PENGELOLA**
- AREA SERVIS

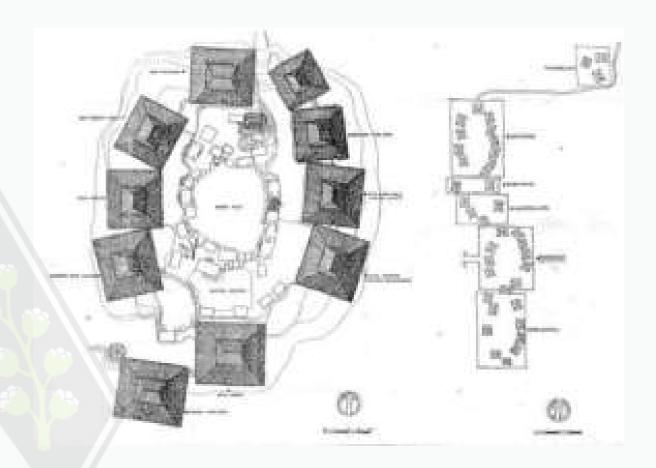

Pada pusat kebudayaan konsep penataan massa bangunan akan mengadaptasi bentuk pola perkampungan rumah sumba dimana massa bangunan berkumpul dalam satu titik dan saling berhadapan ,namun dengan adanya perubahan fungsi dimana natara yang di jadikan tempat untuk menjalani ritual adat di fungsikan sebagai ruang terbuka hijau dan sirkulasi antar massa bangunan.

- **RUANG EDUKASI**

IDE DESAIN


ZONASI



AREA SERVIS

- 1. PARKIRAN
- 2. LOBBY & RESEPSIONIS
- 3. GALLERY SENI
- 4. PERPUSTAKAAN
- 5. AULA PERTUNJUKAN
- 6. TOKO SOUVENIR & FOODCOURT
- 7. KELAS SENI PATUNG DAN TARI
- **8.KANTOR PENGELOLA**
- 9. RUANG TERBUKA

PROSES PENATAAN MASSA BANGUNAN

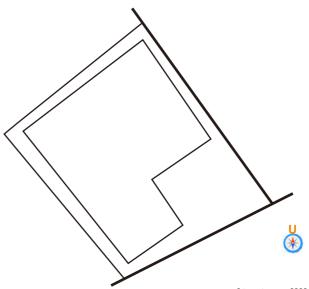

site terpilih


lokasi site terpilih merupakan lokasi pasar lama yang sudah tidak di fungsikan yang berada pusat kota




menempatan fasilitas umum pada bagian dekat parkiran umum guna di jangkau oleh wisatawan dalam memudahkan aktivitas pengunjung




pada site pola massa setiap bangunan menyesuaikan pola jalan yang akan terbentuk

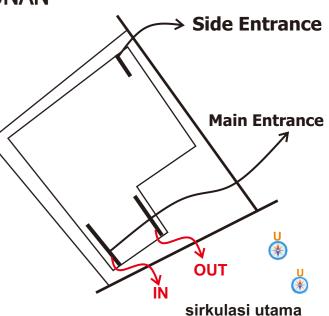

membagi dua jalur masuk site dimana main entrace untuk pengunjung dan side entrace untuk pengelola dan MEE

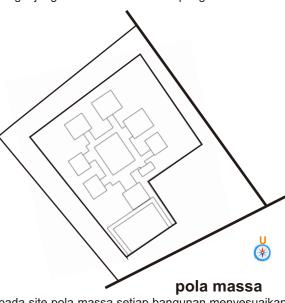

pada site pola massa setiap bangunan menyesuaikan besaran ruang tiap massa sehingga pembagian tanah pada massa bangunan tidak sesuai

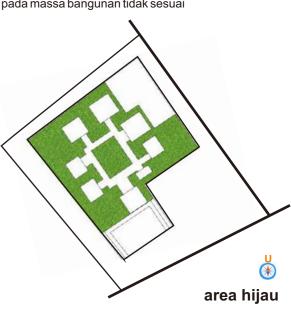

pada site area hijau terdapat pada tengah site dan beberapa terbentuk dari penataan masa bangunan yang menyisahkan area-area kosong

ZONASI

VEGETASI KAWASAN

SIRKULASI KAWASAN



kemampuan tanaman mereduksi kebisingan juga dipengaruhi oleh ketebalan dan kelenturan daun, berkaitan dengan kemudahan daun untuk bergerak karena angin dan energi suara dan memiliki kerimbunan dan kerapatan daun yang cukup dan merata mulai dari permukaan tanah hingga ketinggian yang diharapkan.

Tanaman Hias



Boxwood

tanaman tanaman ini dapat berfungsi sebagai tanaman hias dan dapat berfungsi sebagai pagar dan pengarah.

Main Entrance di pergunakan untuk keluar dan masuk wisatawan yang berkunjung.

ZONASI

UTILITAS KAWASAN


MEKANIKAL ELEKTRICAL

AIR BERSIH DAN KOTOR



saluran distribusi Fasilitas
saluran distribusi PLN


sistem distribusi pada Kawasan

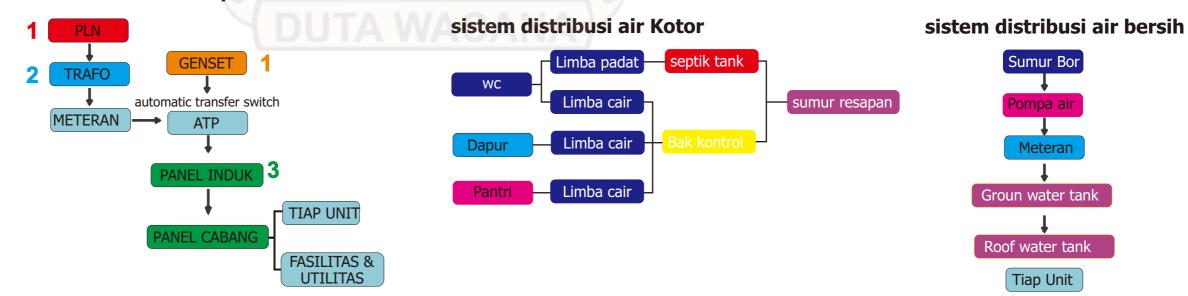

IDE DESAIN


ARSITEKTUR SUMBA

STRUKTUR PANGGUNG

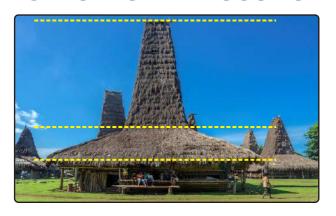

Bentuk panggung rumah sumba yang memiliki yang dibagia menjadi tiga bagian yang bermakna bagi orang sumba. dan kolom-kolom akan di buat bulat mengadaptasi kolom rumah sumba.

ATAP BANGUNAN

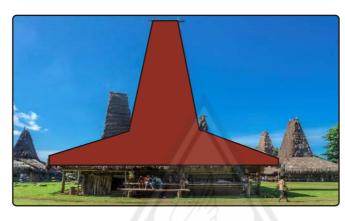


Bentuk atap rumah sumba yang menjadi jati diri daerah yang di maknai selain sebagai penggambaran dunia atas juga sebagai tempat bersemayamnya roh nenek moyang.

FASAD BANGUNAN




Mamuli yang merupakan lambang jati diri seseorang dalam kehidupan. Begitu pentingnya mamuli dalam kehidupan mereka, mamuli kerap digunakan dalam ritual adat yang sangat sakral seperti perkawinan ataupun kematian, bahkan dijadikan simbol status sosial seseorang.

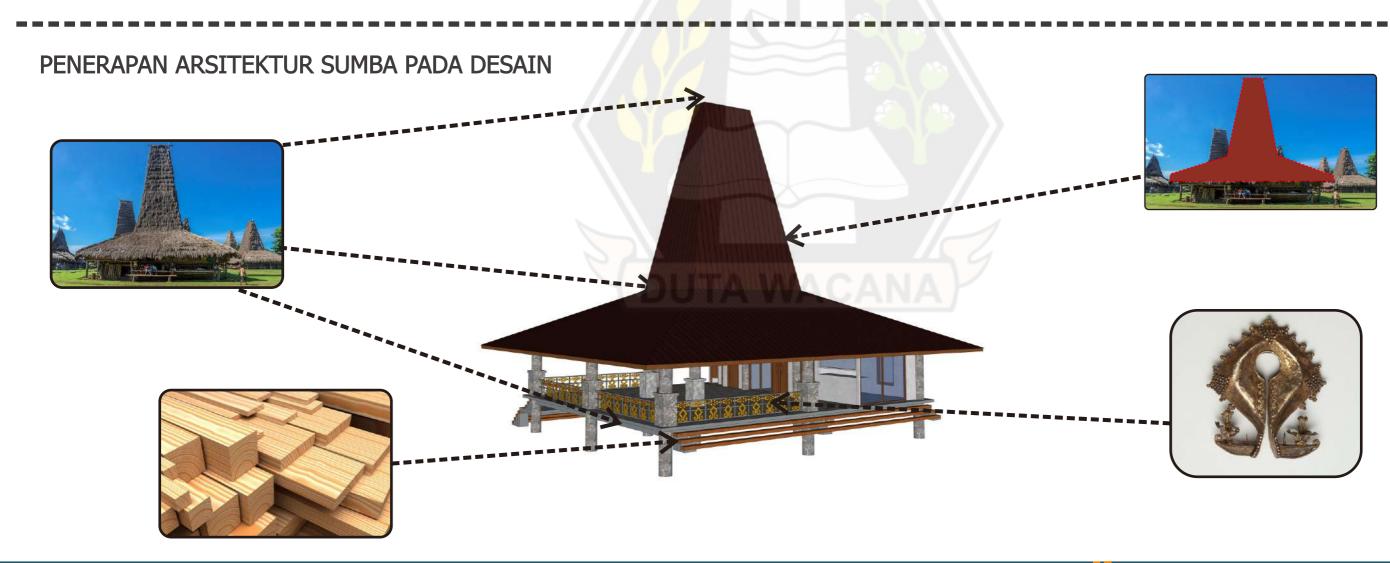

IDE DESAIN

TRANSFORMASI NEO VERNAKULAR

Prinsip arsitektur neo vernakular dapat dilihat dan diamati dari nilai-nilai fisik yang mendasari desain fisiknya dimana sistem struktur bangunan masih menggunakan bentuk panggung dan menara arsitektur sumba, namun dengan perubahan fungsi bangunan, dimensi bangunan dan ruangruang dalam bangunan.

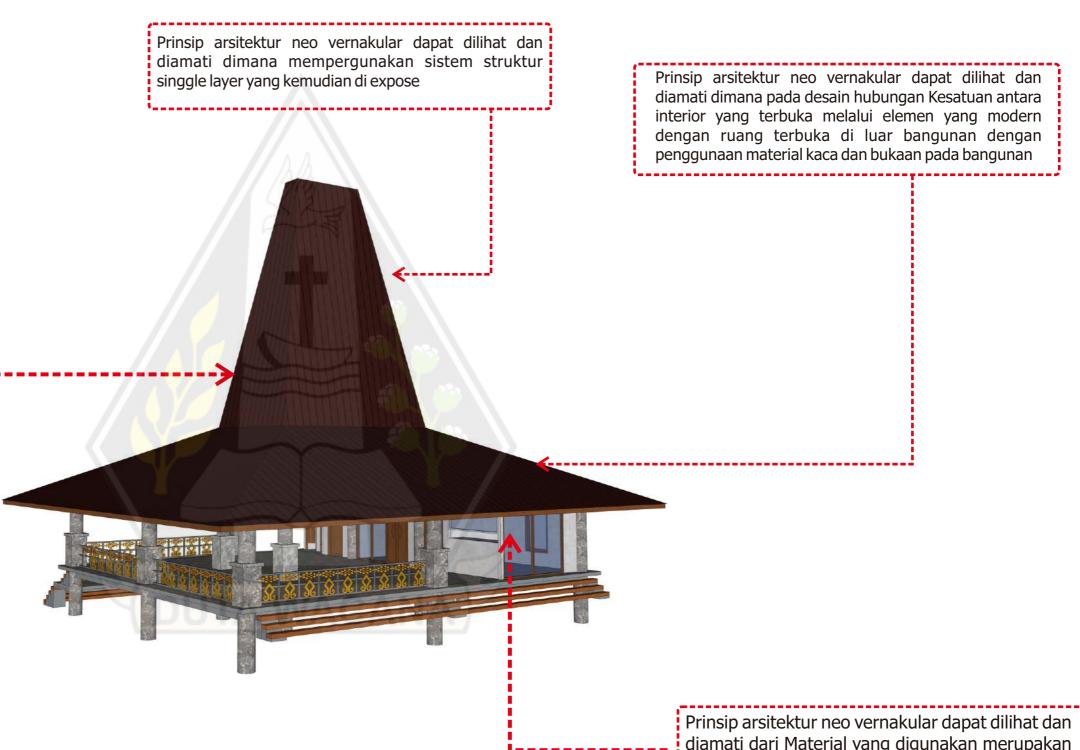



interior yang terbuka melalui elemen yang modern dengan ruang terbuka di luar bangunan dengan penggunaan material kaca dan bukaan pada bangunan

diamati dari Material yang digunakan merupakan material modern yang di expose

IDE DESAIN

KONSEP STRUKTUR DAN MATERIAL

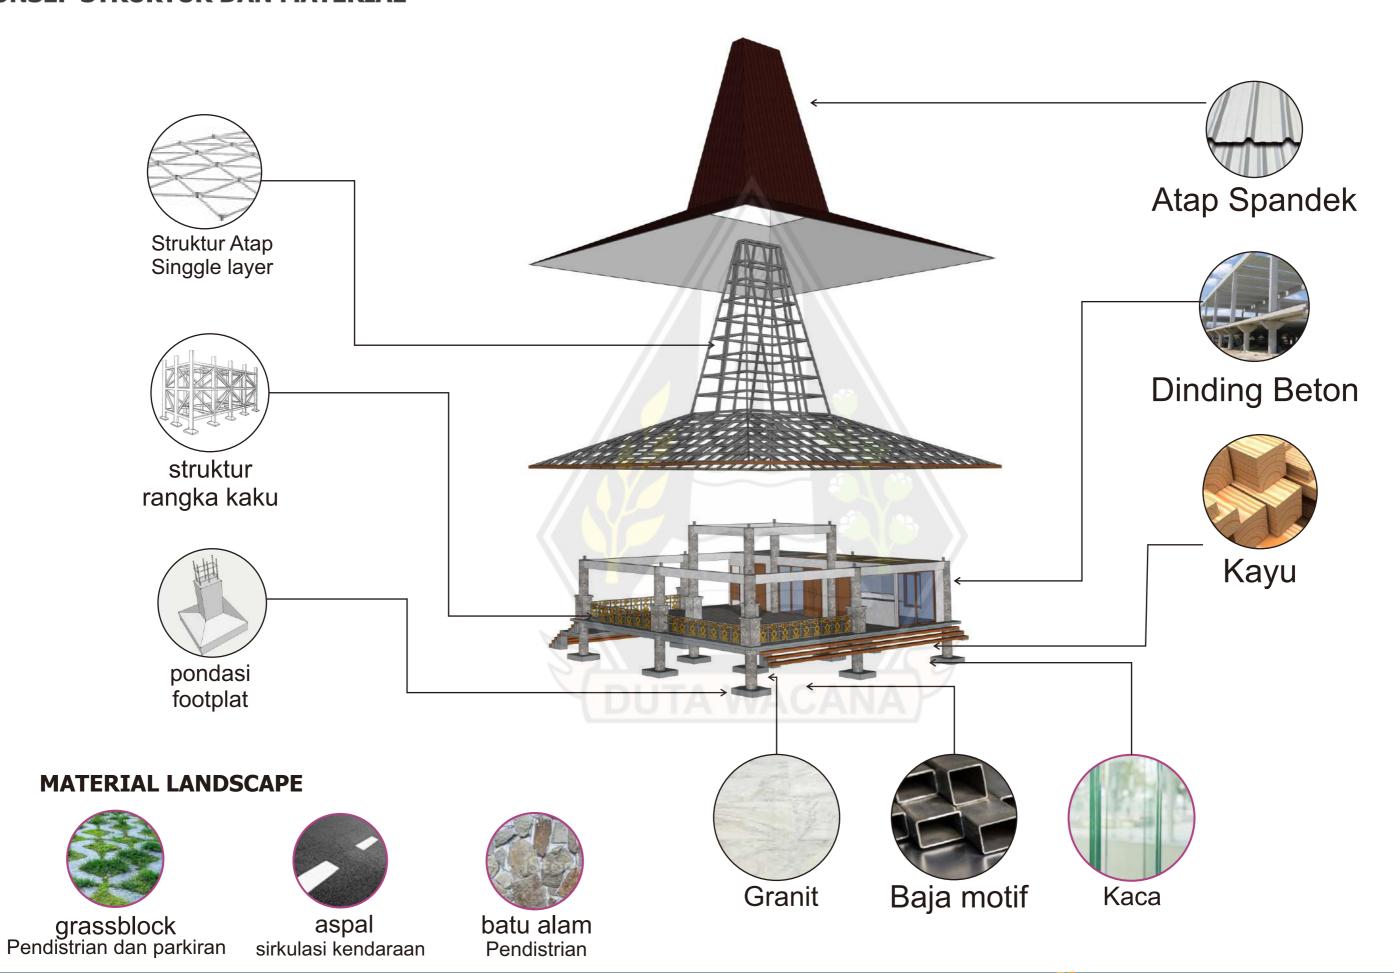

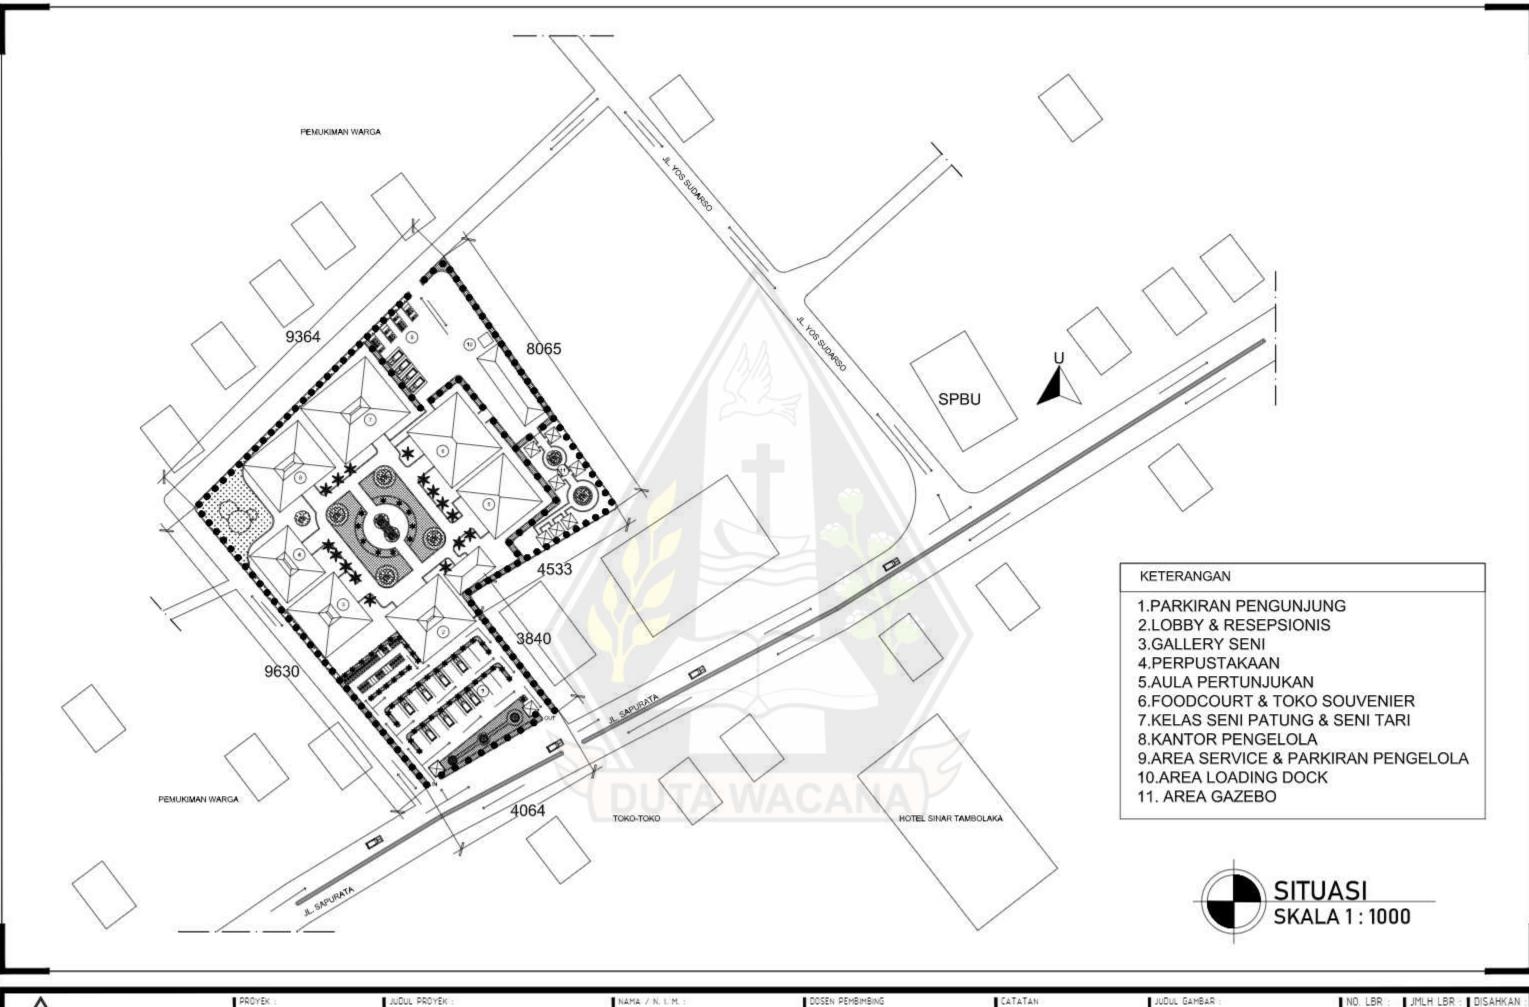




PERANCANGAN PUSAT KEBUDAYAAN DI KABUPATEN SUMBA BARAT DAYA DENGAN PENDEKATAN ARSITEKTUR NEO-VERNAKULAR SEBAGAI FASILITAS WISATA BUDAYA

EBENHAESER LENDE BANI 61180324

DOSEN PEMBIMBING Or -ing. ir. Winerne, M.A. Merie Kinenthi Sekti Ning Hepzeri, S. Ars.; M.Ars JUDUL GAMBAR SITUASI

JMLH LBR

SKALA: 1:1000

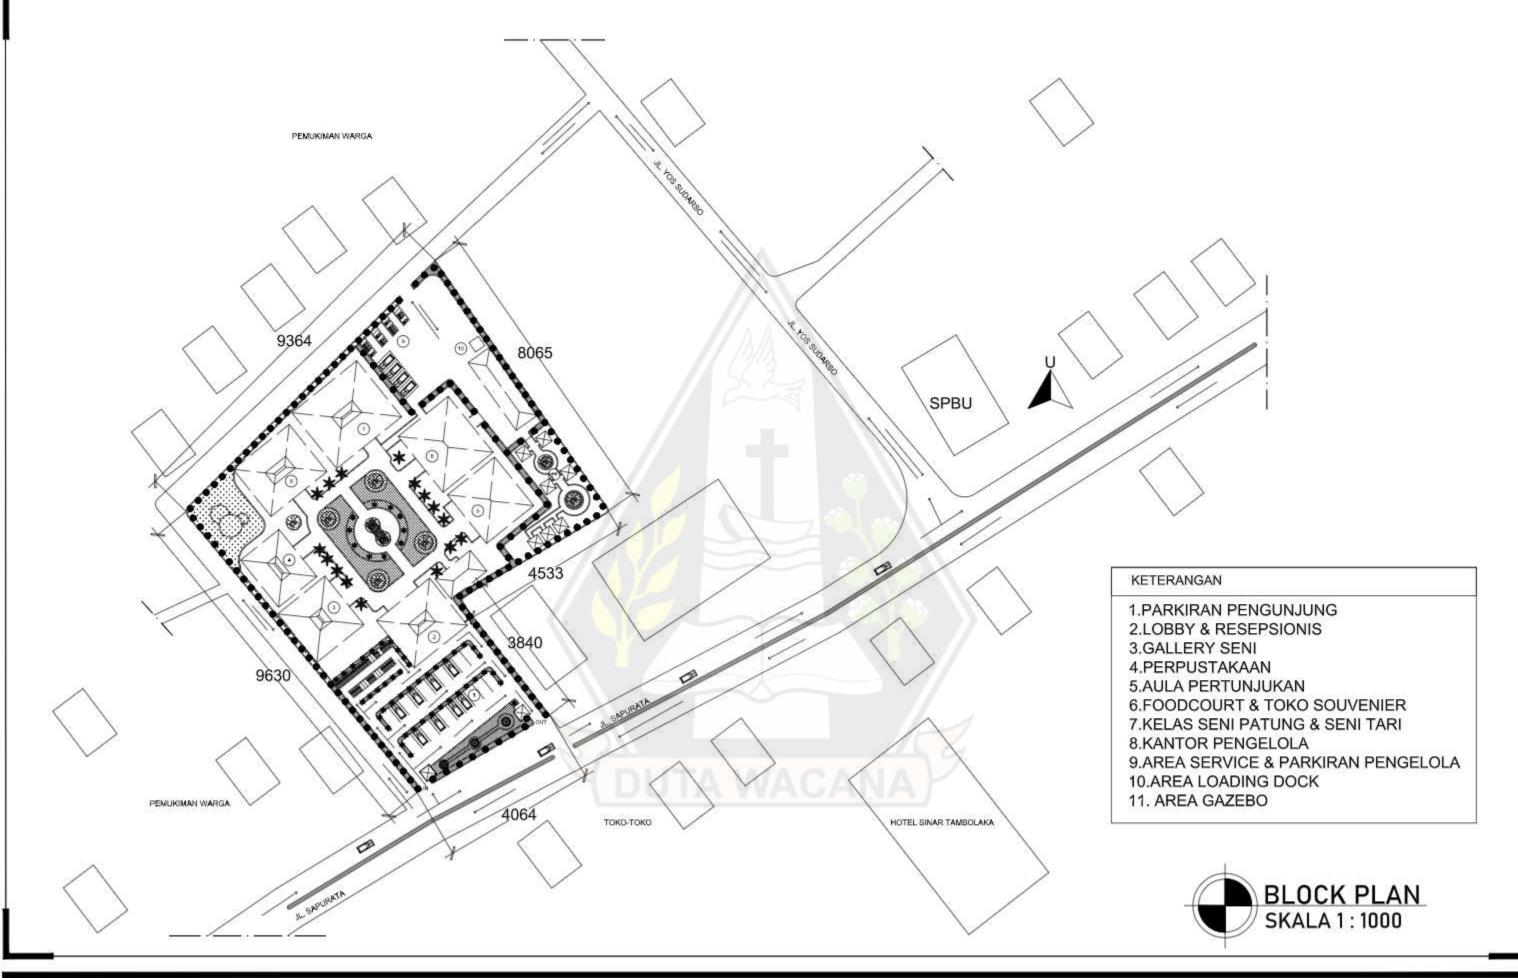



PERANCANGAN PUSAT KEBUDAYAAN DI KABUPATEN SUMBA BARAT DAYA DENGAN PENDEKATAN ARSITEKTUR NEO-VERNAKULAR SEBAGAI FASILITAS WISATA BUDAYA

EBENHAESER LENDE BANI 61180324


DOSEN PEMBIMBING Or -ing. ir. Winerne, M.A. Merie Kinenthi Sekti Ning Hepzeri, S. Ars.; M.Ars

CATATAN

JUDUL GAMBAR BLOCK PLAN

JMLH LBR

SKALA: 1000

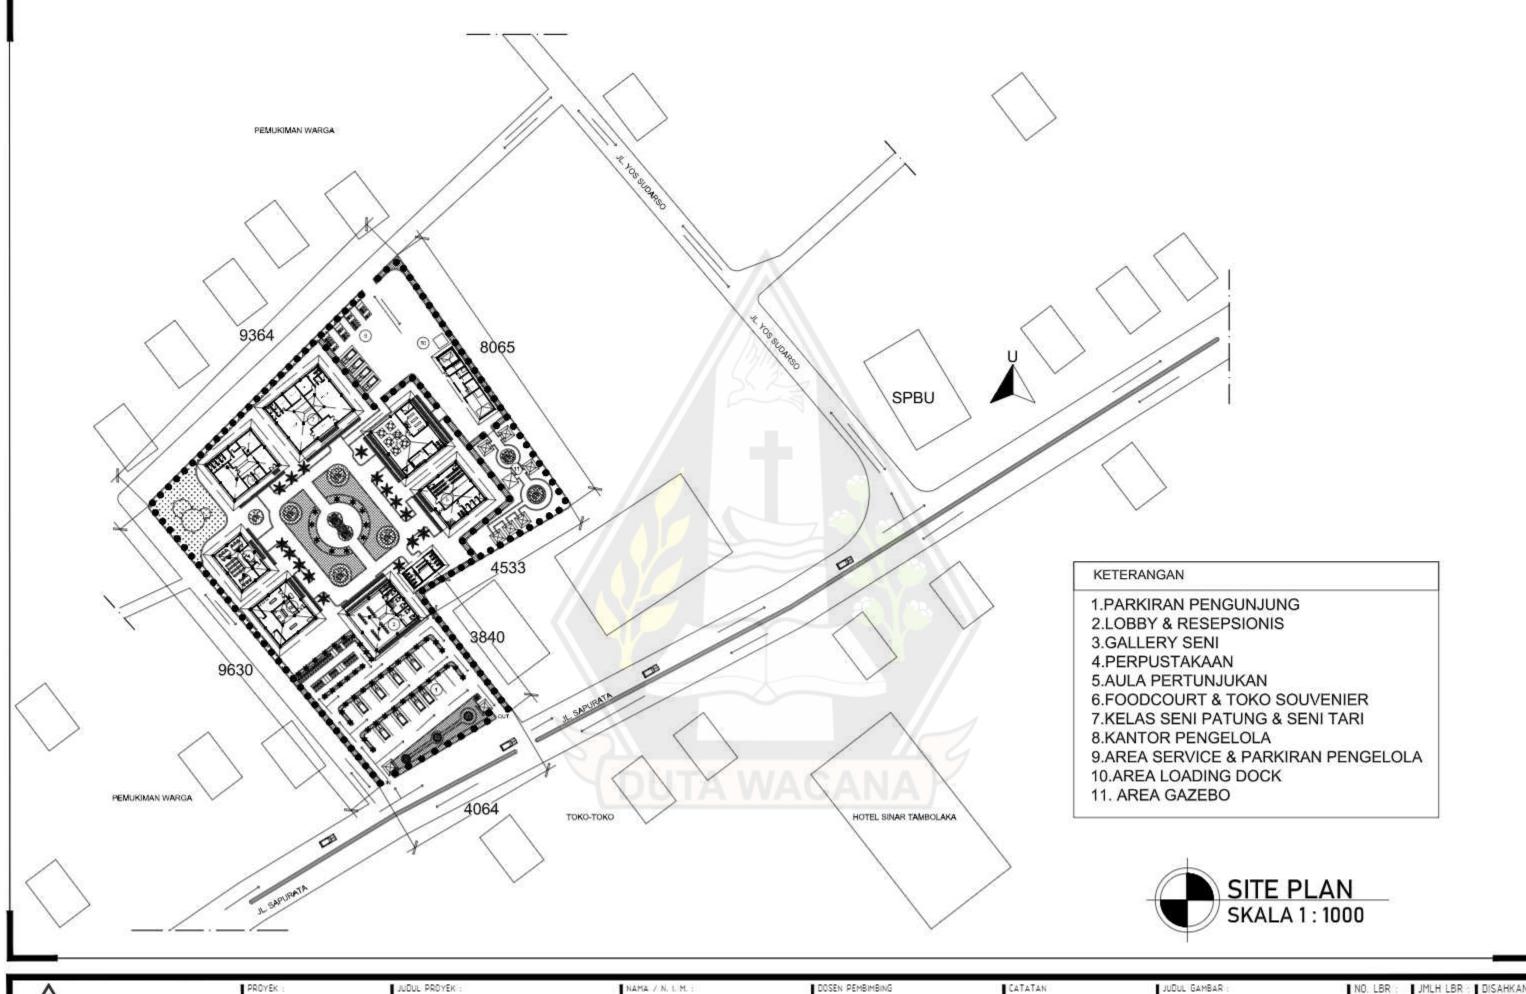




TUGAS AKHIR

PERANCANGAN PUSAT KEBUDAYAAN DI KABUPATEN SUMBA BARAT DAYA DENGAN PENDEKATAN ARSITEKTUR NEO-VERNAKULAR SEBAGAI FASILITAS WISATA BUDAYA NAMA / N. L.M.: EBENHAESER LENDE BANI 61180324 DOSEN PEMBIMBING Or-Ing Ir. Winerne, M.A. Herie Kinenthi Sekti Ning Hepseni, S. Ars., M.Ars JUDUL GAMBAR SITE PLAN NO. LBR : JMLH LBR

: 20

SKALA:

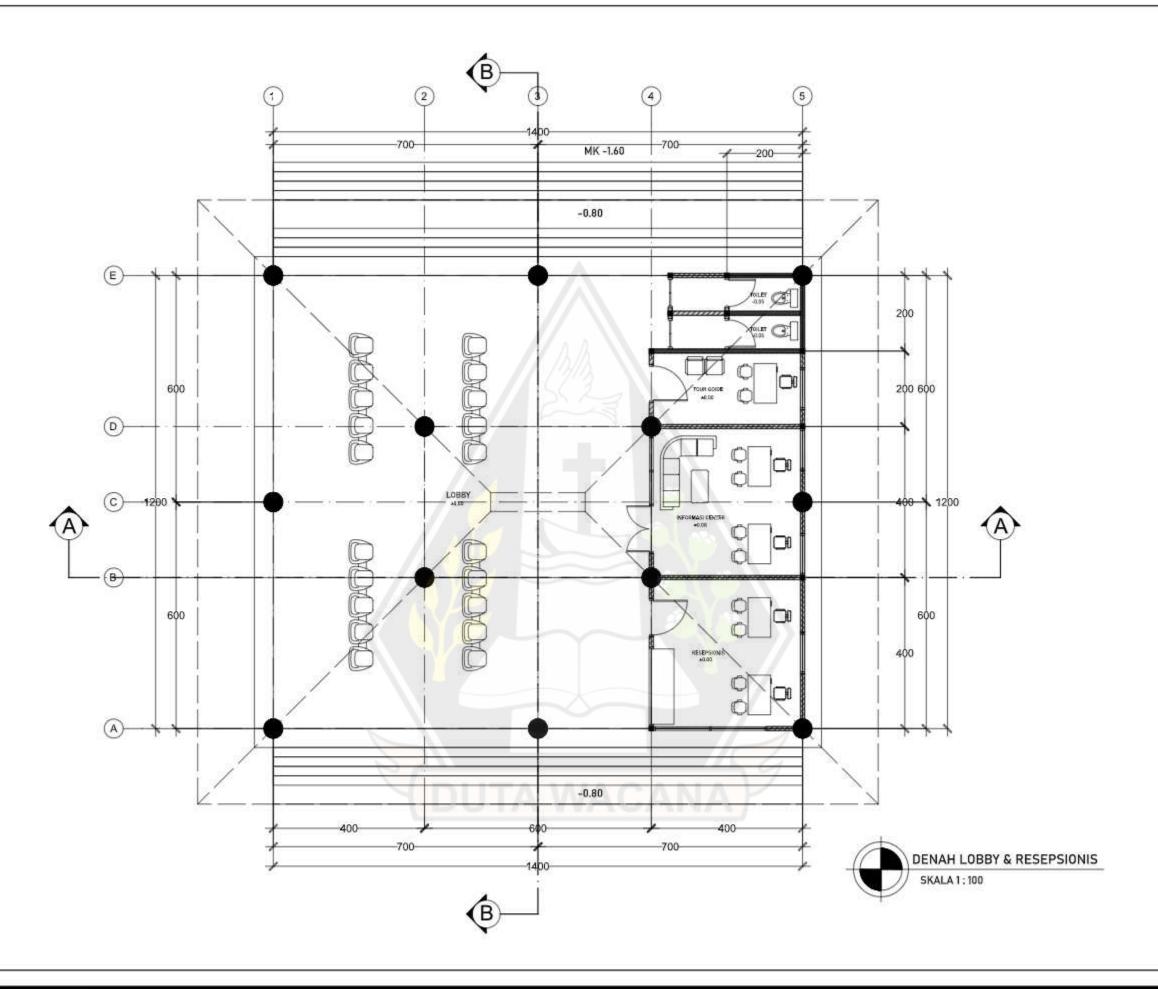



PERANCANGAN PUSAT KEBUDAYAAN DI KABUPATEN SUMBA BARAT DAYA DENGAN PENDEKATAN ARSITEKTUR NEO-VERNAKULAR SEBAGAI FASILITAS WISATA BUDAYA


EBENHAESER LENDE BANI 61180324 DOSEN PEMBIMBING CATATAN

Dr.-Ing. Ir. Winerne, M.A.

Merie Kinenthi Sekti Ning Hepseni, S. Ars., M.Ars

JUDUL GAMBAR : DENAH LOBBY & RESEPSIONIS NO. LBR : JMLH LBR : DISAHKAN

SKALA : 1:100

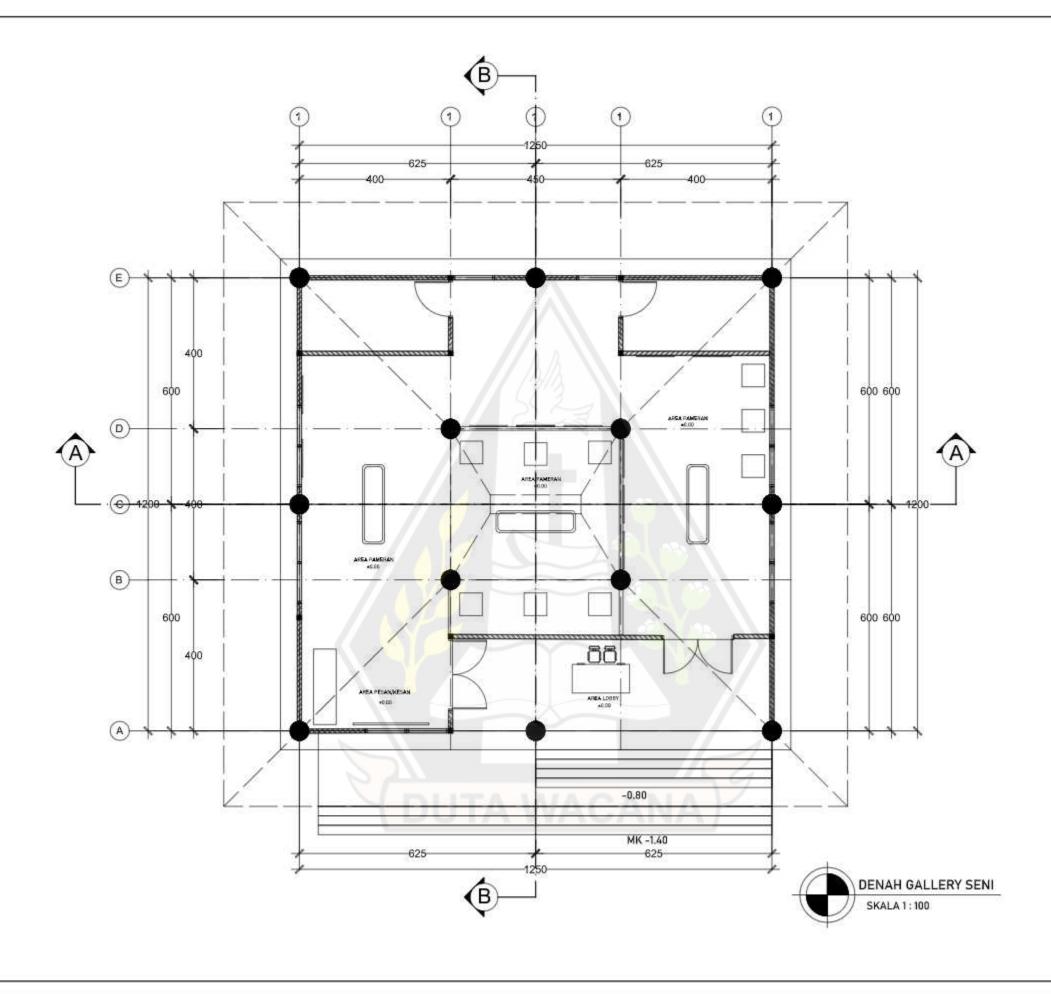



PERANCANGAN PUSAT KEBUDAYAAN DI KABUPATEN SUMBA BARAT DAYA DENGAN PENDEKATAN ARSITEKTUR NEO-VERNAKULAR SEBAGAI FASILITAS WISATA BUDAYA


NAMA / N. L.M. : EBENHAESER LENDE BANI 61180324 DOSEN PEMBIMBING CATATAN

Dr.-Ing. Ir. Winerne, M.A.

Merie Kinenthi Sekti Ning Hepseni, S. Ars., M.Ars

JUDUL GAMBAR : DENAH GALLERY SENI NO. LBR : JMLH LBR : DISAHKAN

SKALA :

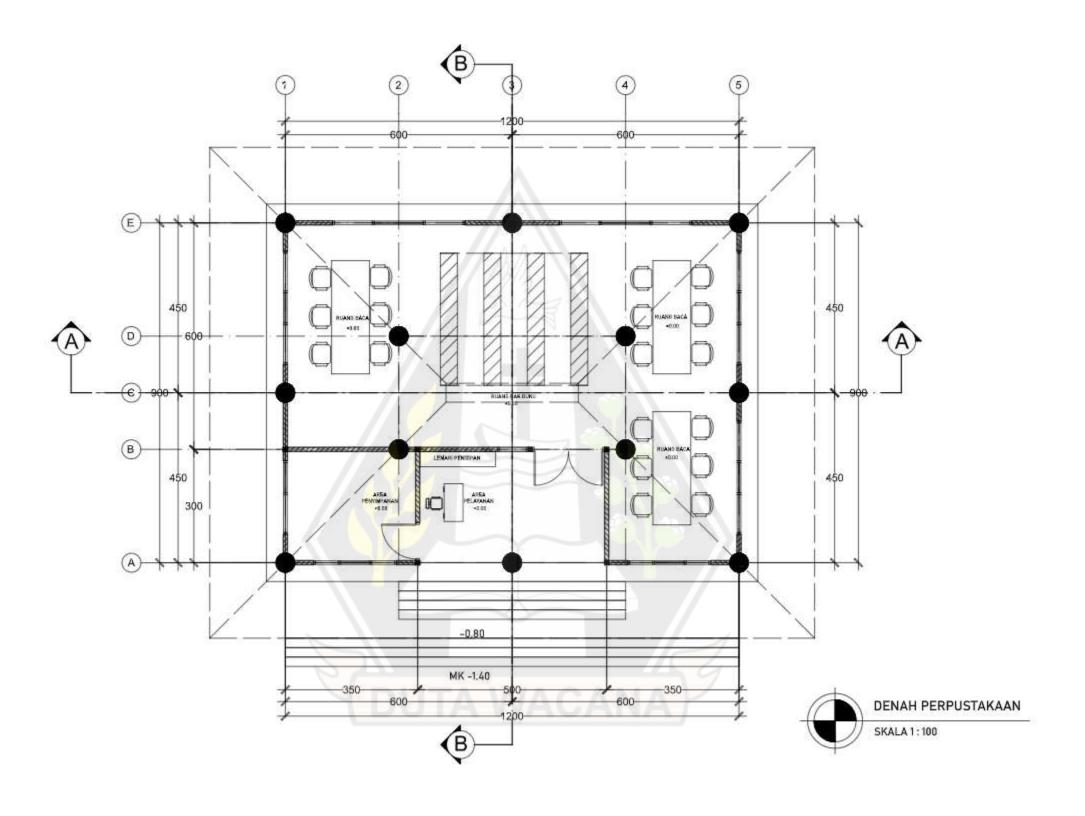



PERANCANGAN PUSAT KEBUDAYAAN DI KABUPATEN SUMBA BARAT DAYA DENGAN PENDEKATAN ARSITEKTUR NEO-VERNAKULAR SEBAGAI FASILITAS WISATA BUDAYA

EBENHAESER LENDE BANI 61180324


DOSEN PEMBIMBING Or.-ing. ir. Winarna, M.A. Merie Kinenthi Sekti Ning Hepseri, S. Ars., M.Ars

CATATAN

JUDUL GAMBAR : DENAH PERPUSTAKAAN

JMLH LBR : | DISAHKAN NO. LBR :

SKALA: 100

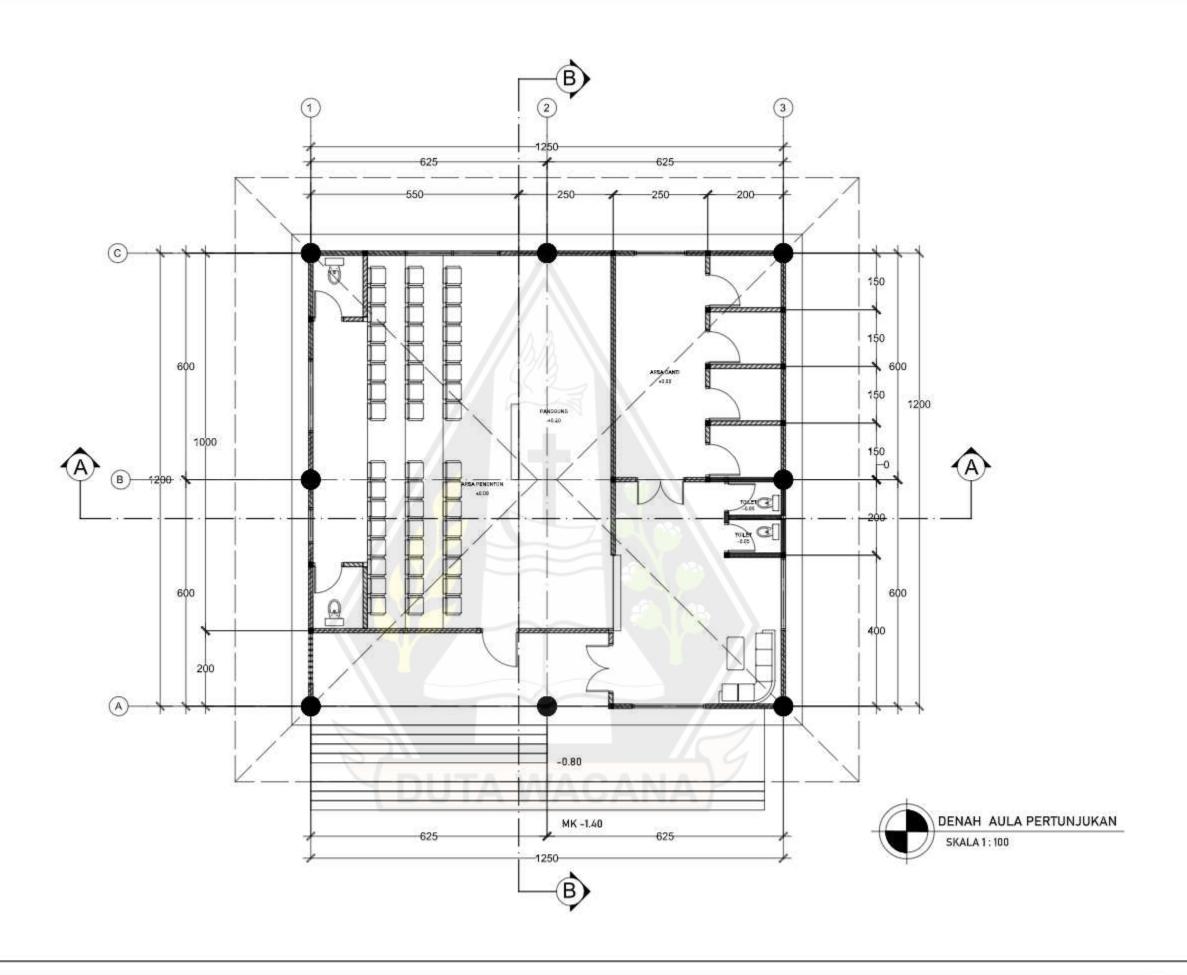




PERANCANGAN PUSAT KEBUDAYAAN DI KABUPATEN SUMBA BARAT DAYA DENGAN PENDEKATAN ARSITEKTUR NEO-VERNAKULAR SEBAGAI FASILITAS WISATA BUDAYA

NAMA / N. L.M. : EBENHAESER LENDE BANI 61180324 DOSEN PEMBIMBING CATATAN
Dr.-Ing. Ir. Winerne, M.A.
Merie Kinenthi Sekti Ning Hepseni, S. Ars., M.Ars

JUDUL GAMBAR : DENAH AULA PERTUNJUKAN NO. LBR : JMLH LBR : DISAHKAN

SKALA :

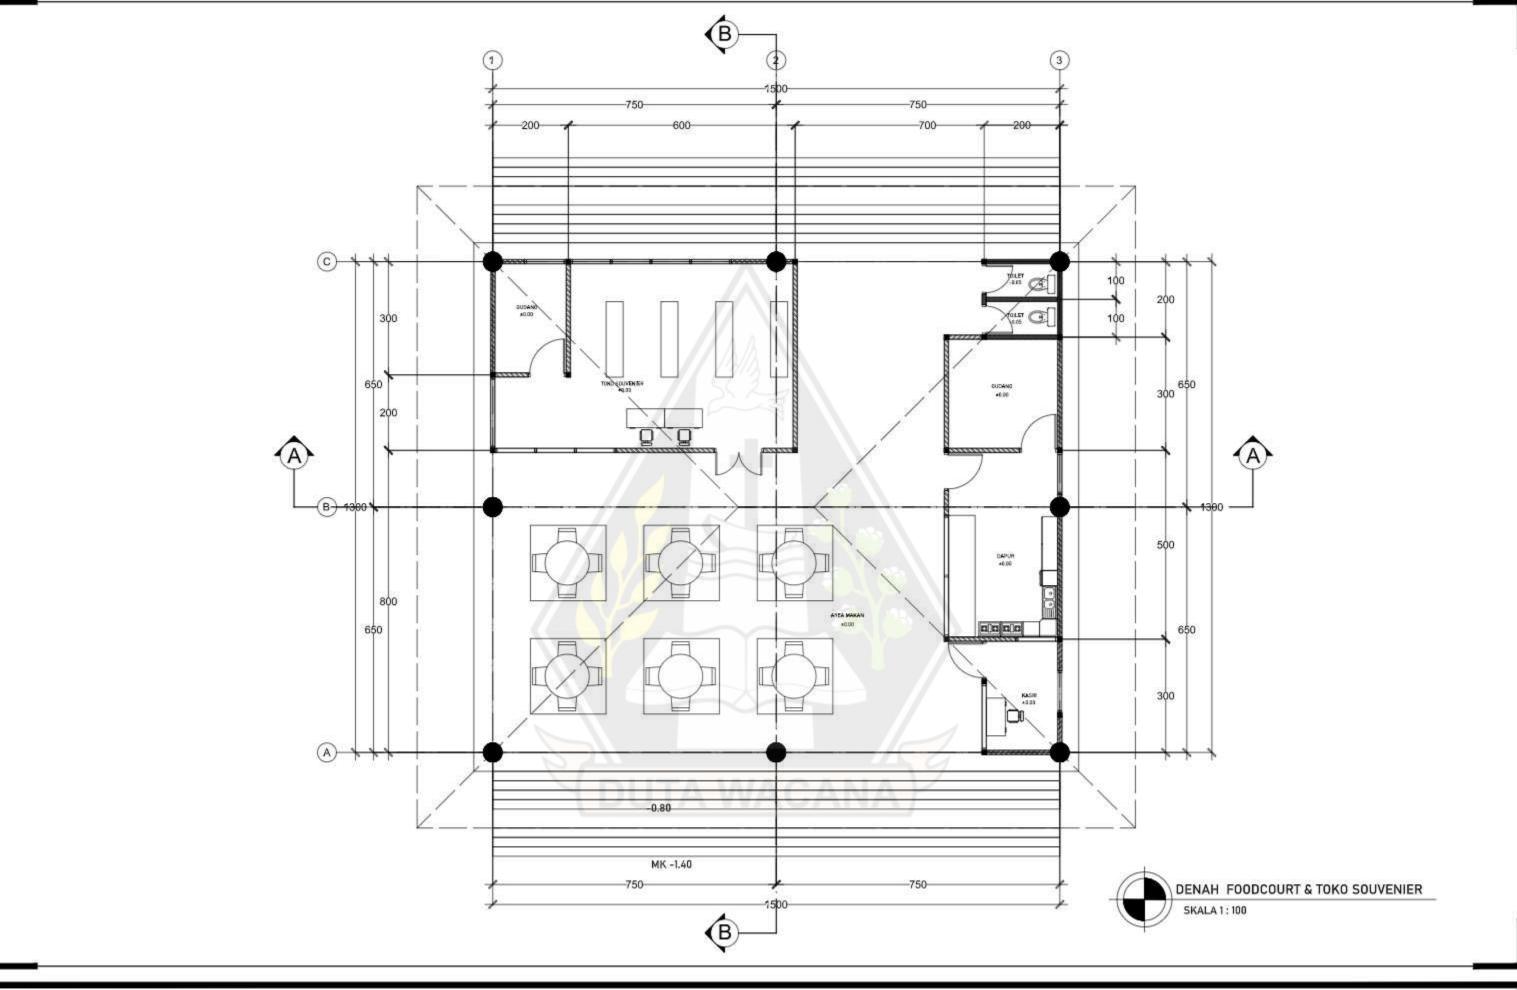



PERANCANGAN PUSAT KEBUDAYAAN DI KABUPATEN SUMBA BARAT DAYA DENGAN PENDEKATAN ARSITEKTUR NEO-VERNAKULAR SEBAGAI FASILITAS WISATA BUDAYA


NAMA / N. L.M. : EBENHAESER LENDE BANI 61180324 DOSEN PEMBIMBING CATATAN

Or.-Ing. Ir. Winerna, M.A.


Merie Kinenthi Sekti Ning Hepseri, S. Ars., M.Ars

JUDUL GAMBAR : DENAH FOODCOURT & TOKO SOUVENIER NO LBR : JMLH LBR : DISAHKAN

SKALA: 1:100

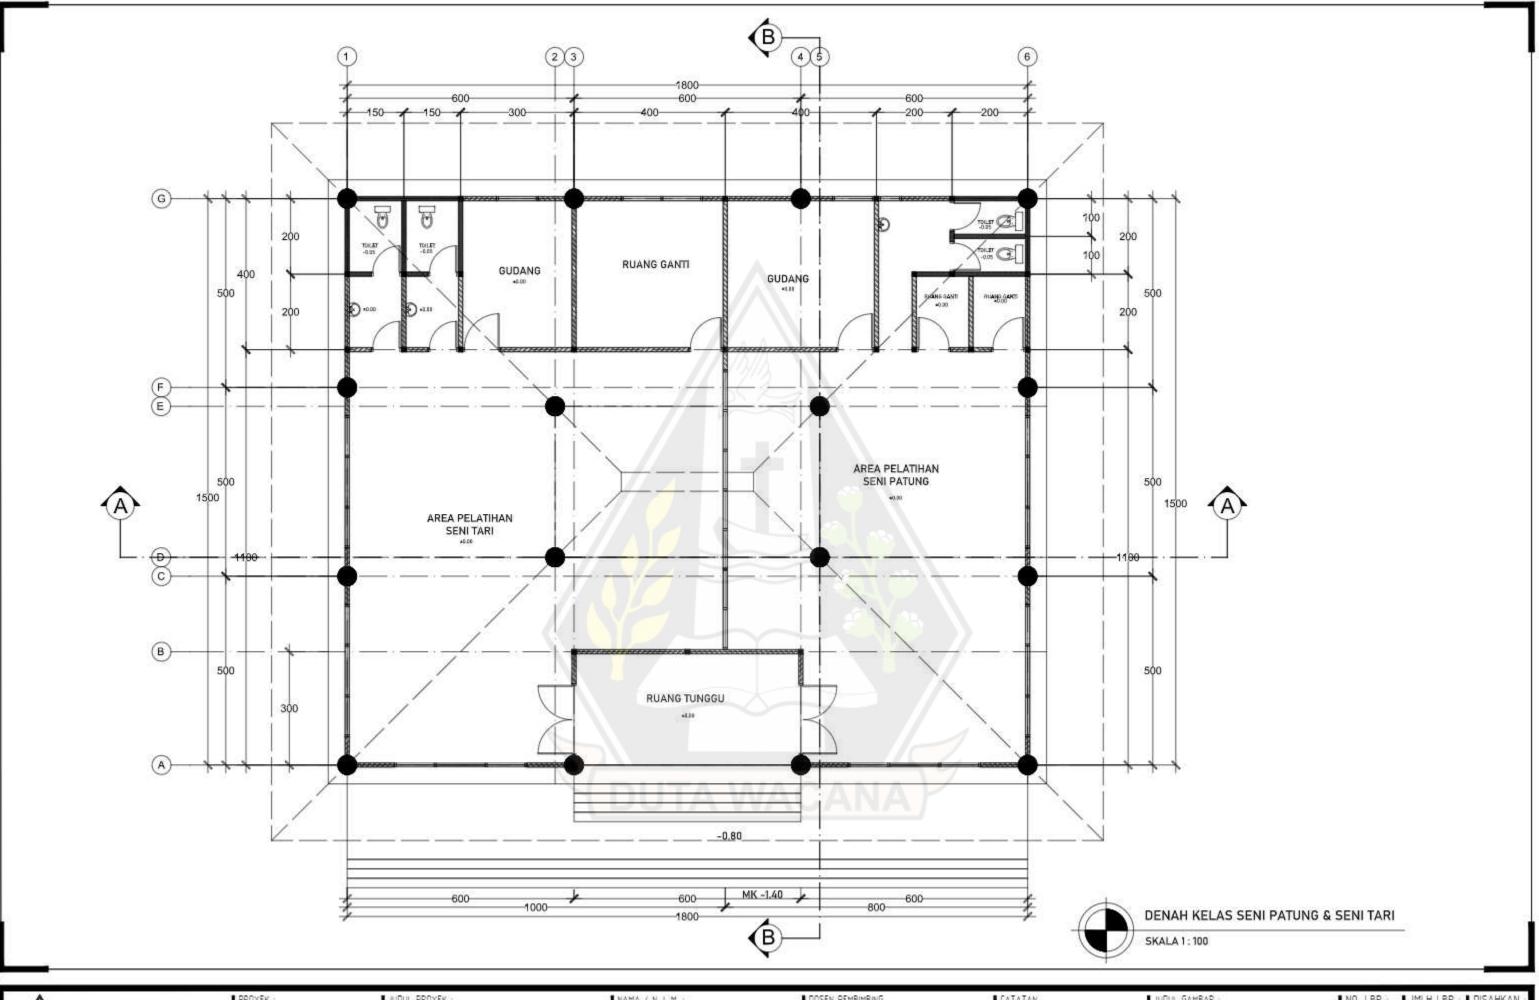

PROYEK DOSEN PEMBIMBING CATATAN JUDUL GAMBAR NO LBR : JMLH LBR PERANCANGAN PUSAT KEBUDAYAAN DI KABUPATEN SUMBA BARAT DAYA DENGAN PENDEKATAN ARSITEKTUR NEO-VERNAKULAR TUGAS EBENHAESER LENDE BANI PROGRAM STUDI ARSITEKTUR Or.-ing. ir. Winerne, M.A. DENAH KELAS SENI PATUNG & TARI FAKULTAS ARSITEKTUR DAN DESAIN AKHR 61180324 Merie Kinenthi Sekti Ning Hepseri, S. Ars., M.Ars UNIVERSITAS KRISTEN DUTA WACANA SKALA: SEBAGAI FASILITAS WISATA BUDAYA Jin. dr. Wahidin Soudironousodo 5-25 Yogyakanta 100

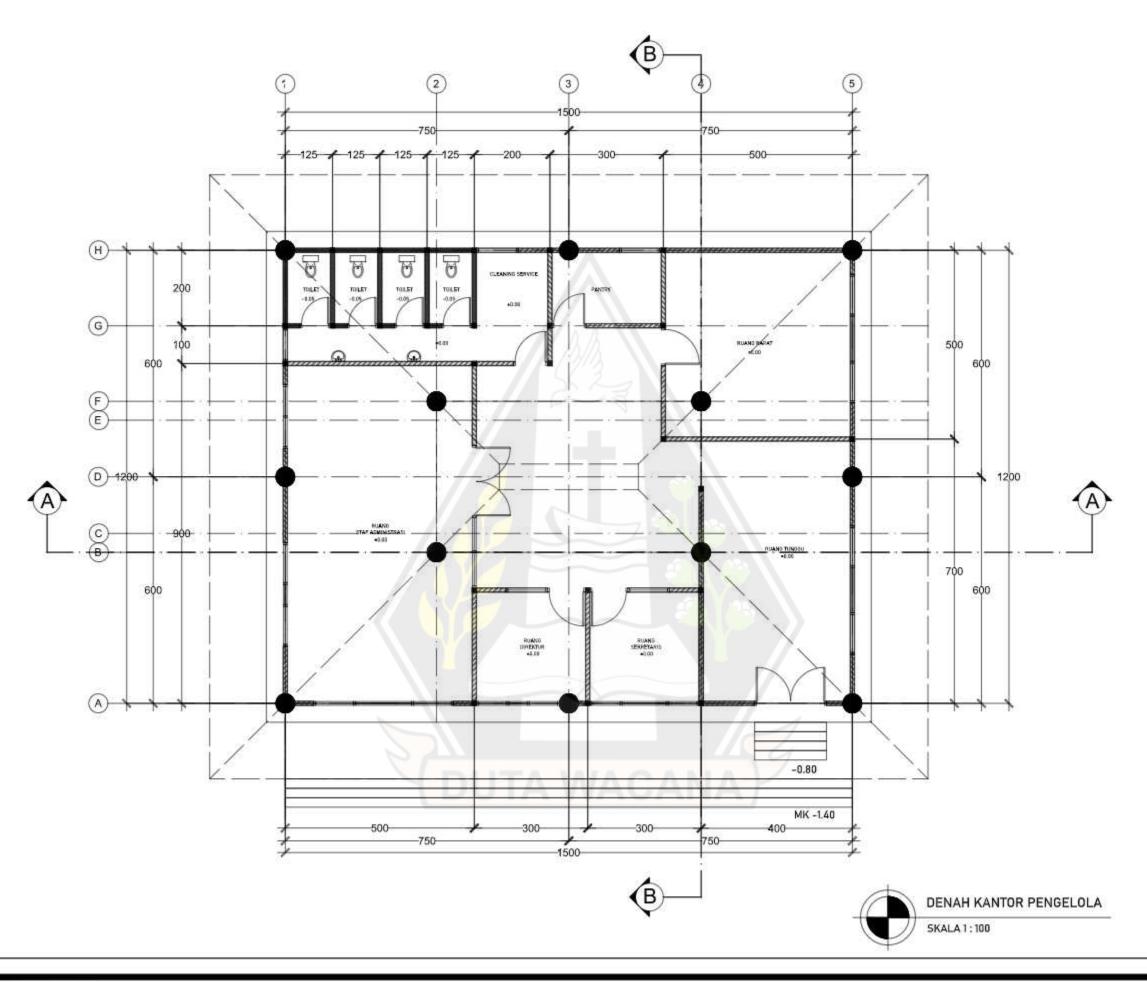



PERANCANGAN PUSAT KEBUDAYAAN DI KABUPATEN SUMBA BARAT DAYA DENGAN PENDEKATAN ARSITEKTUR NEO-VERNAKULAR SEBAGAI FASILITAS WISATA BUDAYA


EBENHAESER LENDE BANI 61180324

DOSEN PEMBIMBING CATATAN Or.-Ing. ir. Winerne, M.A. Merie Kinenthi Sekti Ning Hepseri, S. Ars., M.Ars

JUDUL GAMBAR : DENAH KANTOR PENGELOLA

JMLH LBR : | DISAHKAN NO. LBR :

SKALA: 100

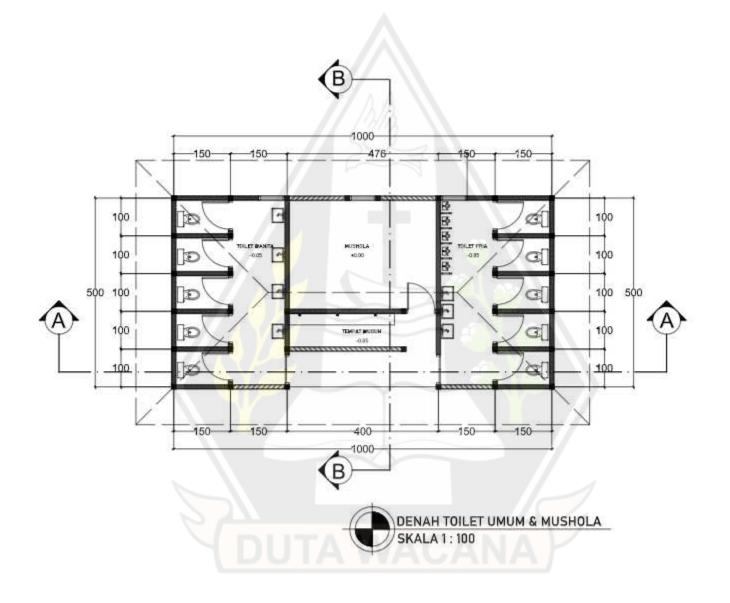



JUDUL PROYEK :


PERANCANGAN PUSAT KEBUDAYAAN DI KABUPATEN
SUMBA BARAT DAYA DENGAN PENDEKATAN
ARSITEKTUR NEO-VERNAKULAR
SEBAGAI FASILITAS WISATA BUDAYA

NAMA / N. L.M. : EBENHAESER LENDE BANI 61180324 DOSEN PEMBIMBING Orwing in Winerra, M.A. Merie Kinenthi Sekti Ning Hepseri, S. Ars., M.Ars

CATATAN

JUDUL GAMBAR : DENAH TOILET UMUM & MUSHOLA NO. LBR : JMLH LBR : DISAHKAN

SKALA : 1 : 100

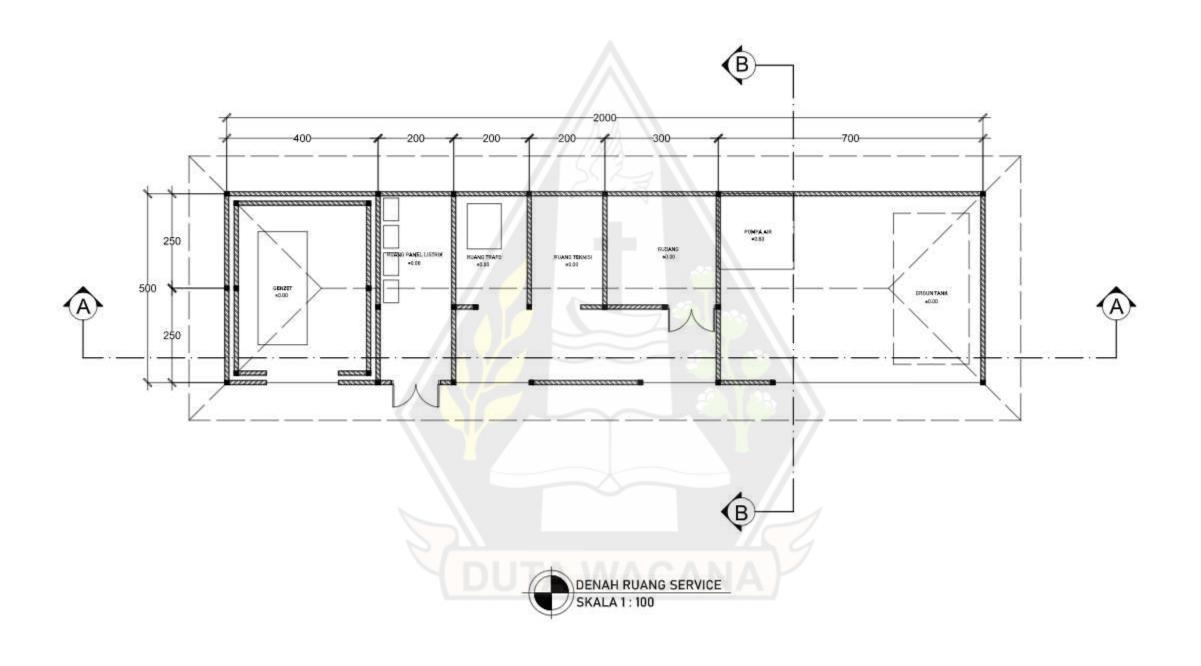

PROGRAM STUDI ARSITEKTUR
FAKULTAS ARSITEKTUR DAN DESAIN
UNIVERSITAS KRISTEN DUTA WACANA
Jin. or. Waridin Soadironaasoo 5-25 Yogyakarta

PROYEK : TUGAS AKHIR JUDUL PROYEK :


PERANCANGAN PUSAT KEBUDAYAAN DI KABUPATEN
SUMBA BARAT DAYA DENGAN PENDEKATAN
ARSITEKTUR NEO-VERNAKULAR
SEBAGAI FASILITAS WISATA BUDAYA

NAMA / N. L.M. : EBENHAESER LENDE BANI 61180324 DOSEN PEMBIMBING Dr.-Ing. Ir. Winerne, M.A. Merie Kinenthi Sekti Ning Hepseni, S. Ars., M.Ars

CATATAN

JUDUL GAMBAR : DENAH RUANG SERVICE NO. LBR : JMLH LBR : DISAHKAN

SKALA :

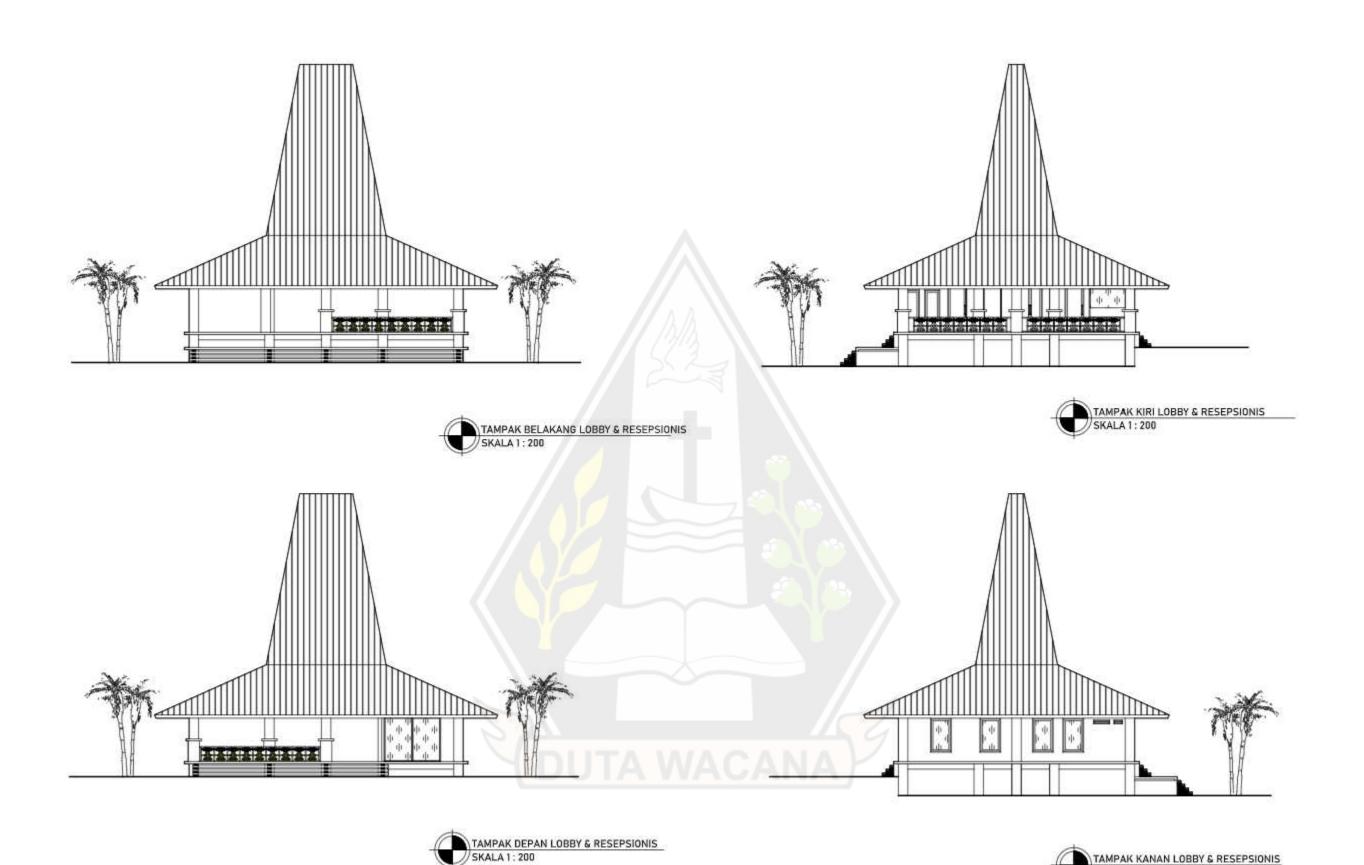



PERANCANGAN PUSAT KEBUDAYAAN DI KABUPATEN SUMBA BARAT DAYA DENGAN PENDEKATAN ARSITEKTUR NEO-VERNAKULAR

SEBAGAI FASILITAS WISATA BUDAYA

NAMA / N. L. M. : EBENHAESER LENDE BANI 61180324 DOSEN PEMBIMBING

Or.-ing. ir. Winerne, M.A.

Merie Kinenthi Sekti Ning Hepseni, S. Ars., M.Ars

CATATAN


JUDUL GAMBAR : TAMPAK LOBBY & RESEPSIONIS

SKALA 1: 200


NO. LBR : JMLH LBR : DISAHKAN

SKALA : 1: 200


)

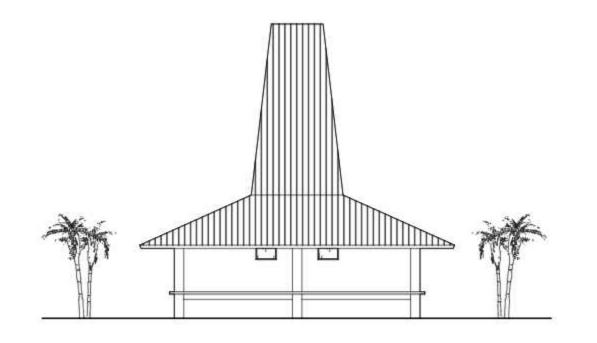




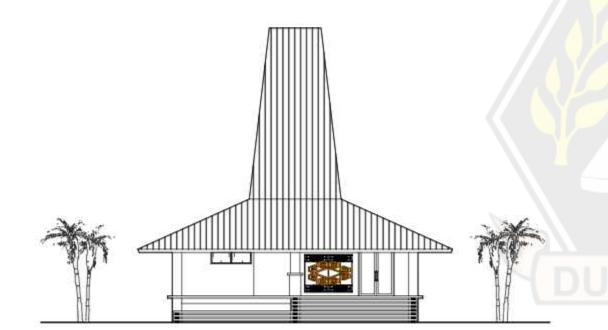



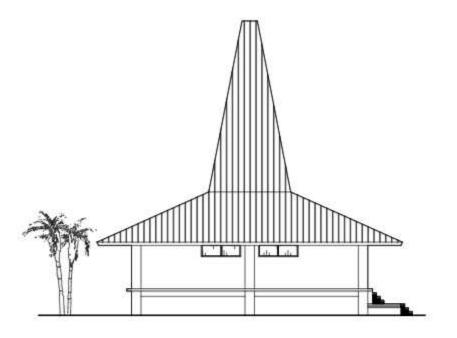



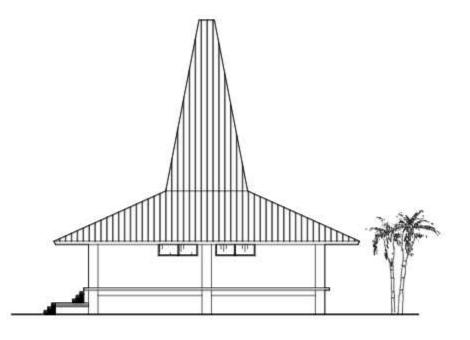





PROGRAM STUDI ARSITEKTUR FAKULTAS ARSITEKTUR DAN DESAIN AKHIR UNIVERSITAS KRISTEN DUTA WACANA Jin. dr. Wahidin Soudironousodo 5-25 Yogyakarta

PROYEK TUGAS

PERANCANGAN PUSAT KEBUDAYAAN DI KABUPATEN SUMBA BARAT DAYA DENGAN PENDEKATAN ARSITEKTUR NEO-VERNAKULAR

NAMA / N. L.M. EBENHAESER LENDE BANI 61180324


DOSEN PEMBIMBING Or.-ing. ir. Winerne, M.A. Meria Kinenthi Sekti Ning Hepseri, S. Ars., M.Ars

CATATAN

JUDUL GAMBAR : TAMPAK GALLERY SENI I JMLH LBR : I DISAHKAN

SKALA: 200

SEBAGAI FASILITAS WISATA BUDAYA

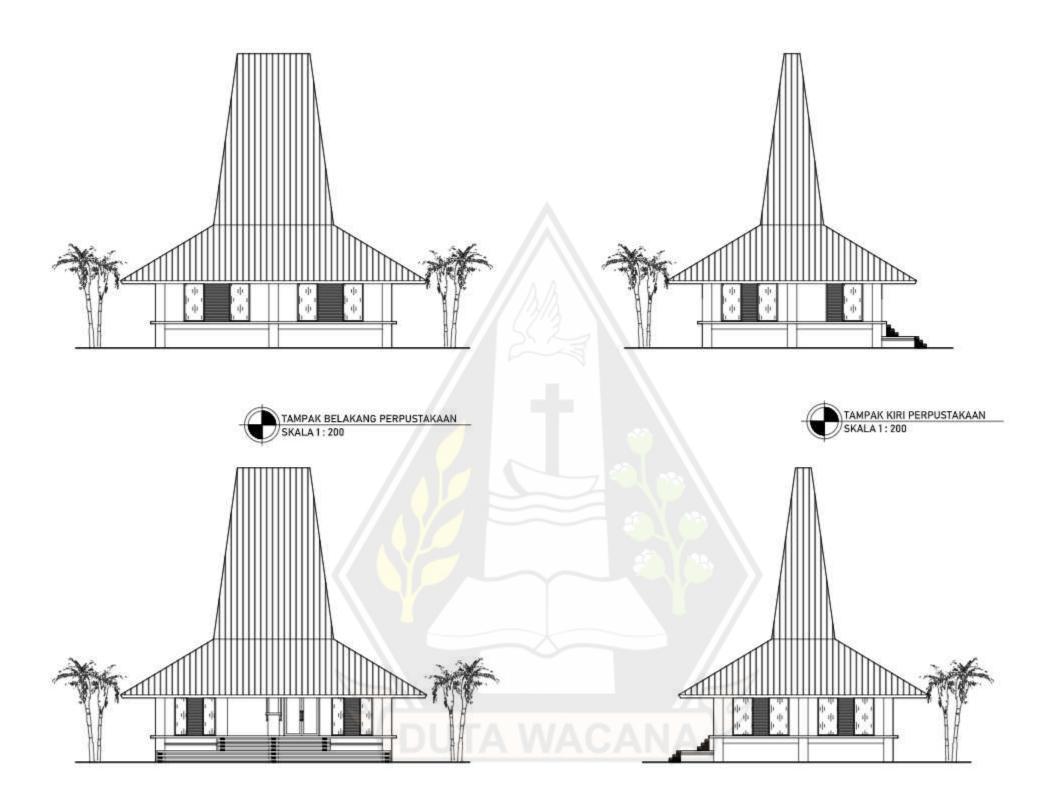







PROGRAM STUDI ARSITEKTUR FAKULTAS ARSITEKTUR DAN DESAIN UNIVERSITAS KRISTEN DUTA WACANA Jin. dr. Wahidin Soudironousodo 5-25 Yogyakarta

AKHR

PERANCANGAN PUSAT KEBUDAYAAN DI KABUPATEN SUMBA BARAT DAYA DENGAN PENDEKATAN ARSITEKTUR NEO-VERNAKULAR SEBAGAI FASILITAS WISATA BUDAYA


EBENHAESER LENDE BANI 61180324


DOSEN PEMBIMBING Dr.-ing. ir. Winerne, M.A. Merie Kinenthi Sekti Ning Hepseri, S. Ars., M.Ars

CATATAN

JUDUL GAMBAR : TAMPAK PERPUSTAKAAN JMLH LBR

SKALA: 200

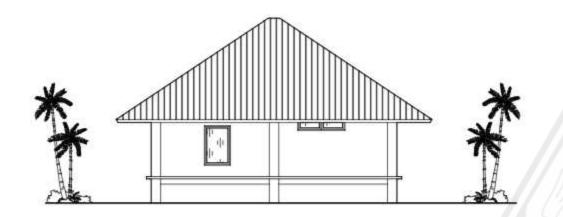


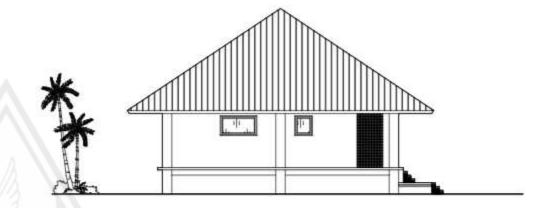

TAMPAK BELAKANG AULA PERTUNJUKAN SKALA 1: 200





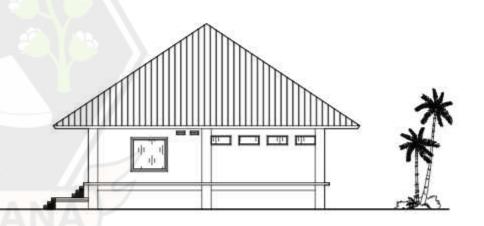



CATATAN

TAMPAK DEPAN AULA PERTUNJUKAN SKALA 1 : 200




S	KALA	Ē	
	200		
1	1.200		

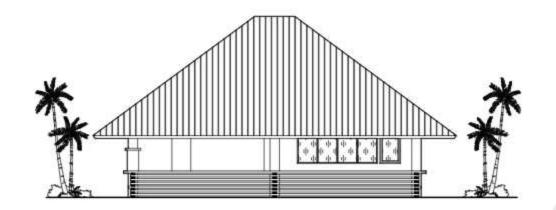

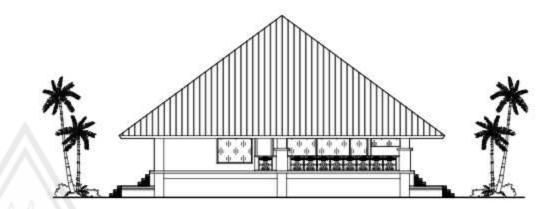

TAMPAK BELAKANG FOODCOURT & TOKO SOUVENIER SKALA 1: 200



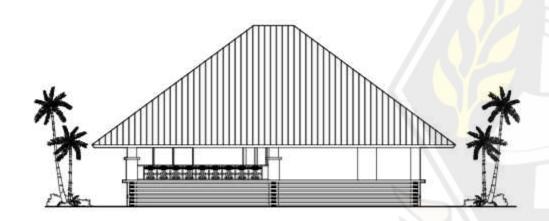



CATATAN





PROYEK AKHR

PERANCANGAN PUSAT KEBUDAYAAN DI KABUPATEN SUMBA BARAT DAYA DENGAN PENDEKATAN ARSITEKTUR NEO-VERNAKULAR SEBAGAI FASILITAS WISATA BUDAYA

NAMA / N. L. M. EBENHAESER LENDE BANI 61180324


DOSEN PEMBIMBING Dr.-ing. ir. Winerne, M.A. Merie Kinenthi Sekti Ning Hepseri, S. Ars., M.Ars JUDUL GAMBAR : TAMPAK FOODCOURT & TOKO SOUVENIER

NO LBR :

1 : 200

I JMLH LBR : I DISAHKAN

SKALA:

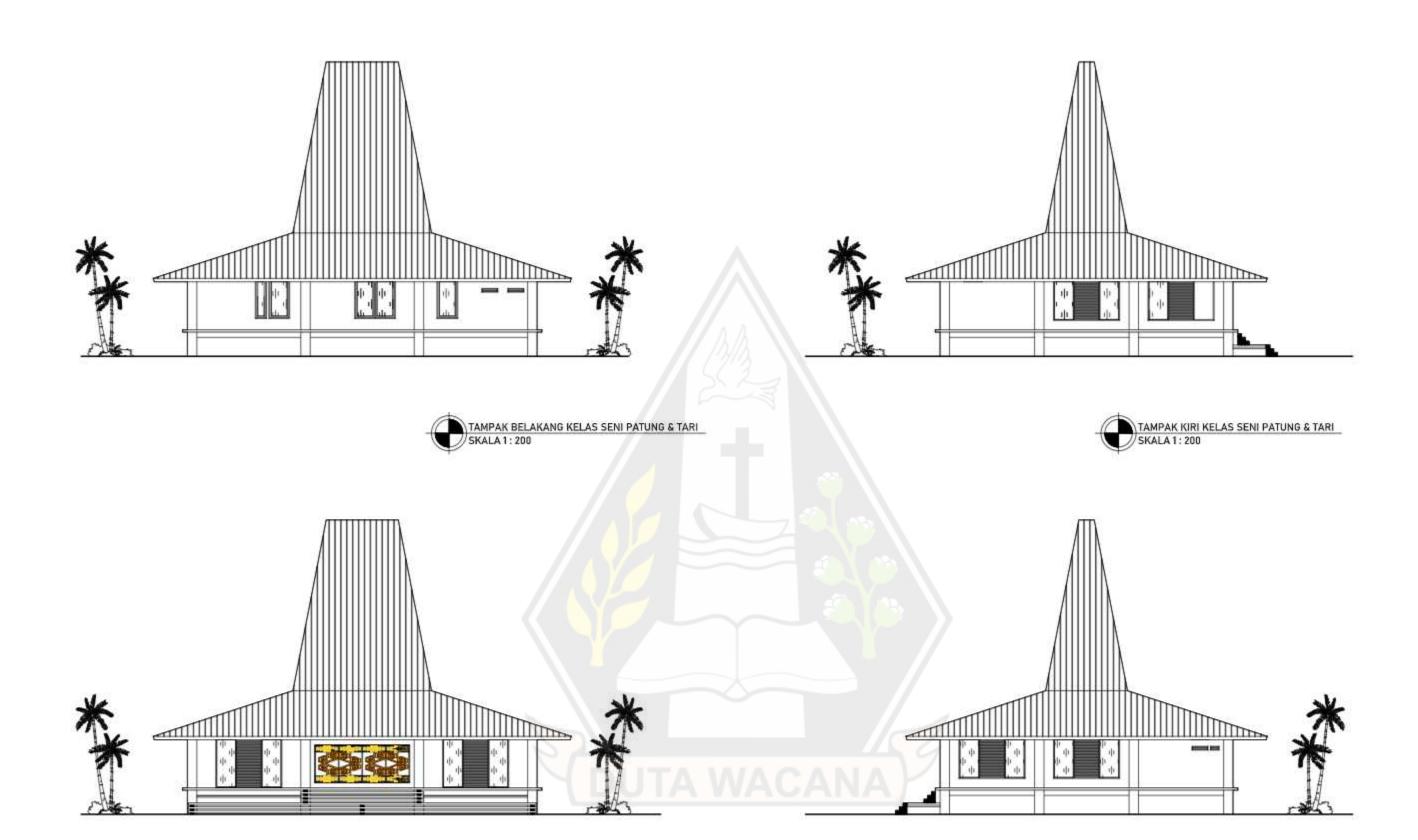







PERANCANGAN PUSAT KEBUDAYAAN DI KABUPATEN SUMBA BARAT DAYA DENGAN PENDEKATAN ARSITEKTUR NEO-VERNAKULAR SEBAGAI FASILITAS WISATA BUDAYA


NAMA / N. L.M. EBENHAESER LENDE BANI 61180324


DOSEN PEMBIMBING Or.-ing. ir. Winerne, M.A. Menie Kinenthi Sekti Ning Hepseni, S. Ars., M.Ars


CATATAN

JUDUL GAMBAR : TAMPAK KELAS SENI PATUNG & TARI NO. LBR JMLH LBR

> SKALA: 200

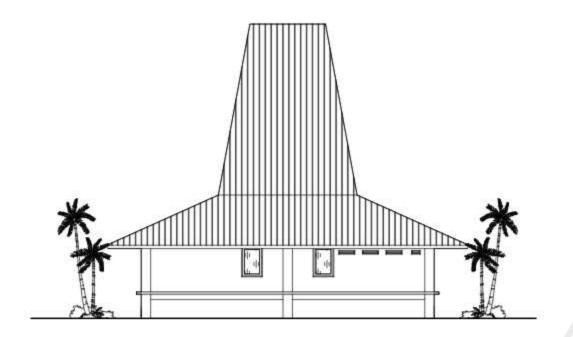

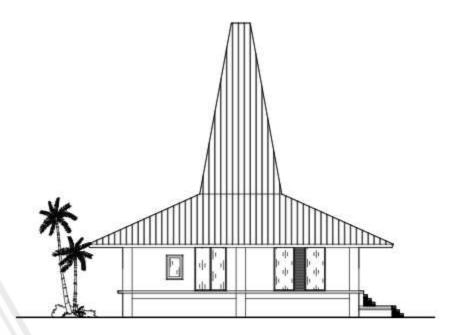

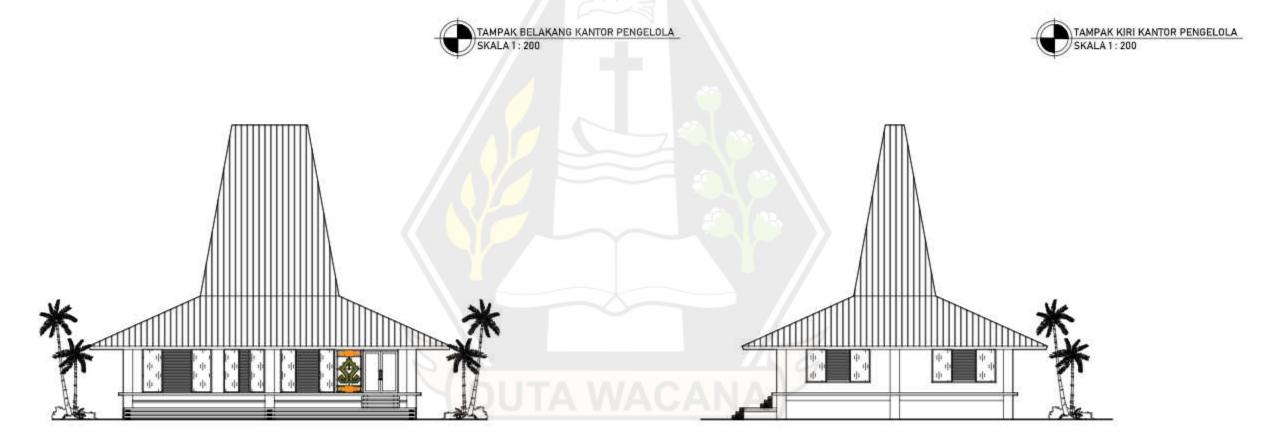





A	DRAFFIN STUDY ADDITIONS
4 4	PROGRAM STUDI ARSITEKTUR
AS LESS	FAKULTAS ARSITEKTUR DAN DESAIN
	UNIVERSITAS KRISTEN DUTA WACANA
	Jin. cr. Wahldin Spedironoesodo 5-25 Yogyakarta

PROYEK
EKTUR TUGAS
AIN AKHIR

PERANCANGAN PUSAT KEBUDAYAAN DI KABUPATEN SUMBA BARAT DAYA DENGAN PENDEKATAN ARSITEKTUR NEO-VERNAKULAR SEBAGAI FASILITAS WISATA BUDAYA NAMA / N. L.M.: EBENHAESER LENDE BANI 61180324 DOSEN PEMBIMBING


Dr.-ing. ir. Winerne, M.A.

Merie Kinenthi Sekti Ning Hepseni, S. Ars., M.Ars

CATATAN


JUDUL GAMBAR : TAMPAK KANTOR PENGELOLA NO. LBR : JMLH LBR : DISAHKAN


SKALA: 1:200

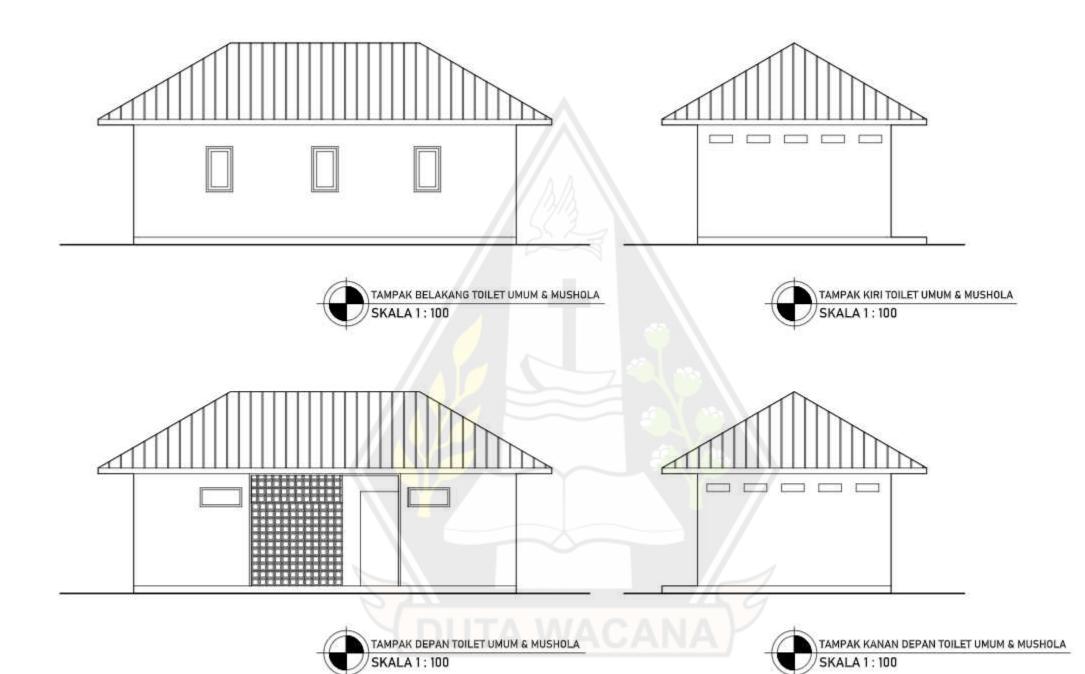




CATATAN

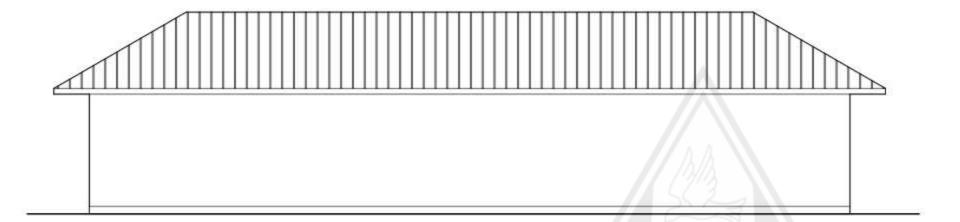


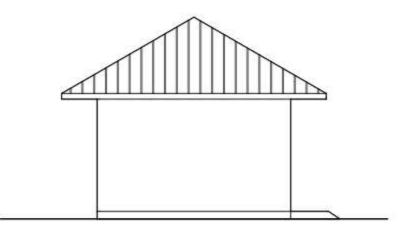





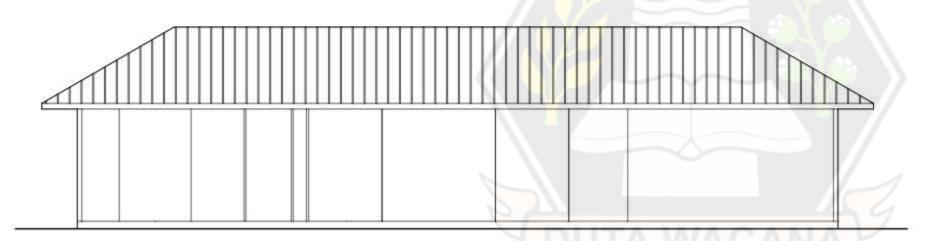

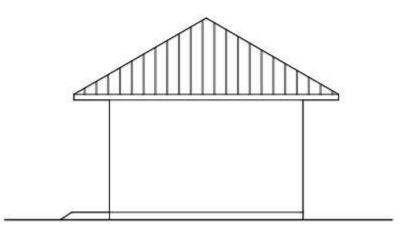





PERANCANGAN PUSAT KEBUDAYAAN DI KABUPATEN SUMBA BARAT DAYA DENGAN PENDEKATAN ARSITEKTUR NEO-VERNAKULAR SEBAGAI FASILITAS WISATA BUDAYA


NAMA / N. L.M. EBENHAESER LENDE BANI 61180324


DOSEN PEMBIMBING Dr.-ing. ir. Winerne, M.A. Merie Kinenthi Sekti Ning Hepseri, S. Ars., M.Ars


CATATAN JUDUL GAMBAR TAMPAK RUANG SERVICE NO LBR :

I JMLH LBR : I DISAHKAN

SKALA: 1 : 100

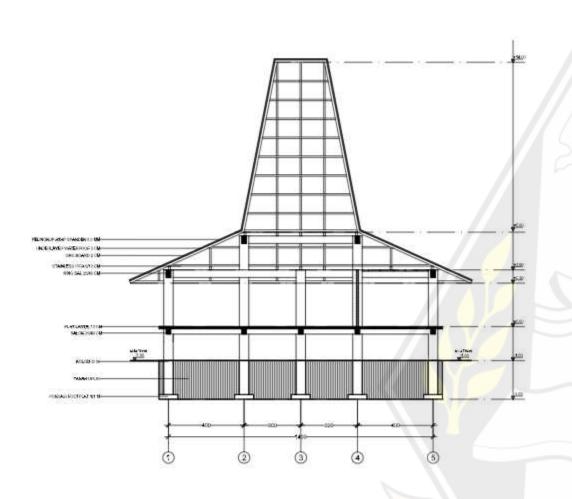

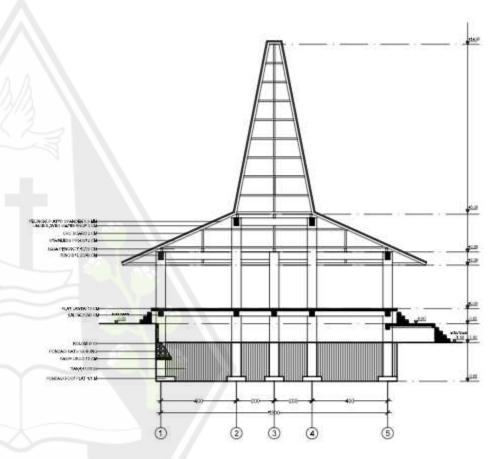

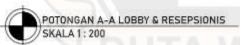



A	3
(2)	PROGRAM STUDI ARSITEKTUR
ALL A	FAKULTAS ARSITEKTUR DAN DESAIN
(多二金)	UNIVERSITAS KRISTEN DUTA WACANA
	Jin. cr. Wahldin Soedrohoeacoo 5-25 Yogyakarta

PROYEK : EKTUR TUGAS AIN AKHIR ACANA

PERANCANGAN PUSAT KEBUDAYAAN DI KABUPATEN SUMBA BARAT DAYA DENGAN PENDEKATAN ARSITEKTUR NEO-VERNAKULAR SEBAGAI FASILITAS WISATA BUDAYA


EBENHAESER LENDE BANI 61180324 DOSEN PEMBIMBING CATATAN

Dr.-Ing. Ir. Winerne, M.A.

Merie Kinenthi Sekti Ning Hepseni, S. Ara., M.Ara

JUDUL GAMBAR : POTONGAN LOBBY & RESEPSIONIS NO. LBR : JMLH LBR : DISAHKAN

SKALA : 1:200

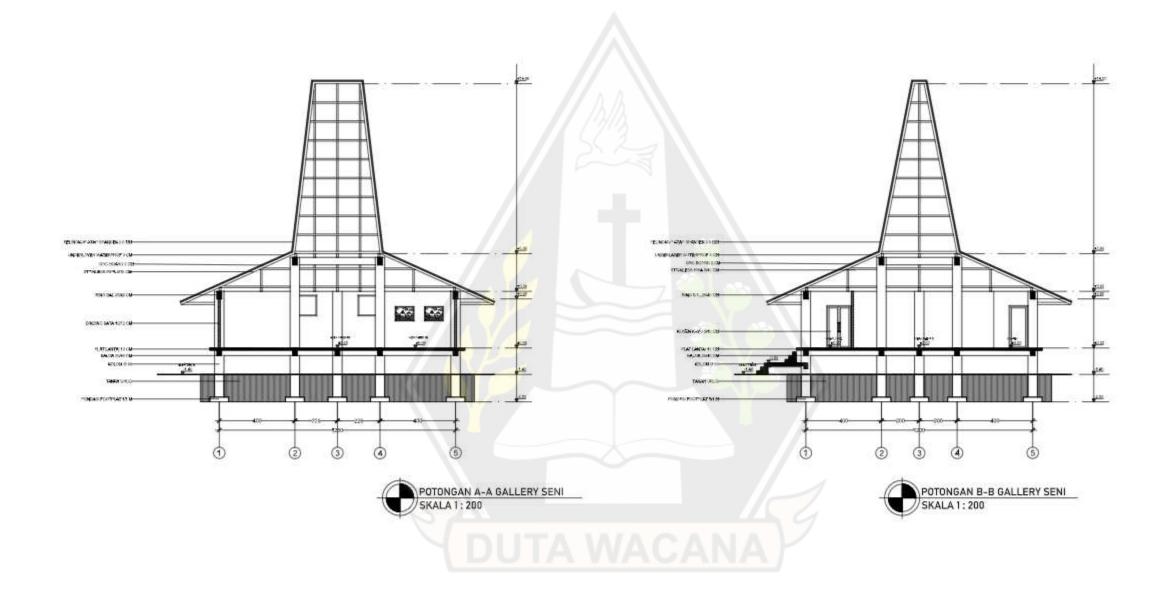



PERANCANGAN PUSAT KEBUDAYAAN DI KABUPATEN SUMBA BARAT DAYA DENGAN PENDEKATAN ARSITEKTUR NEO-VERNAKULAR SEBAGAI FASILITAS WISATA BUDAYA

NAMA / N. L.M.: EBENHAESER LENDE BANI 61180324 DOSEN PEMBIMBING CATATAN


Or.-Ing. Ir. Winerne, M.A.

Merie Kinenthi Sekti Ning Hepseni, S. Ars., M.Ars

JUDUL GAMBAR : NO. LBR : POTONGAN GALLERY SENI

O. LBR : JMLH LBR : DISAHKAN :

SKALA : 1 : 200

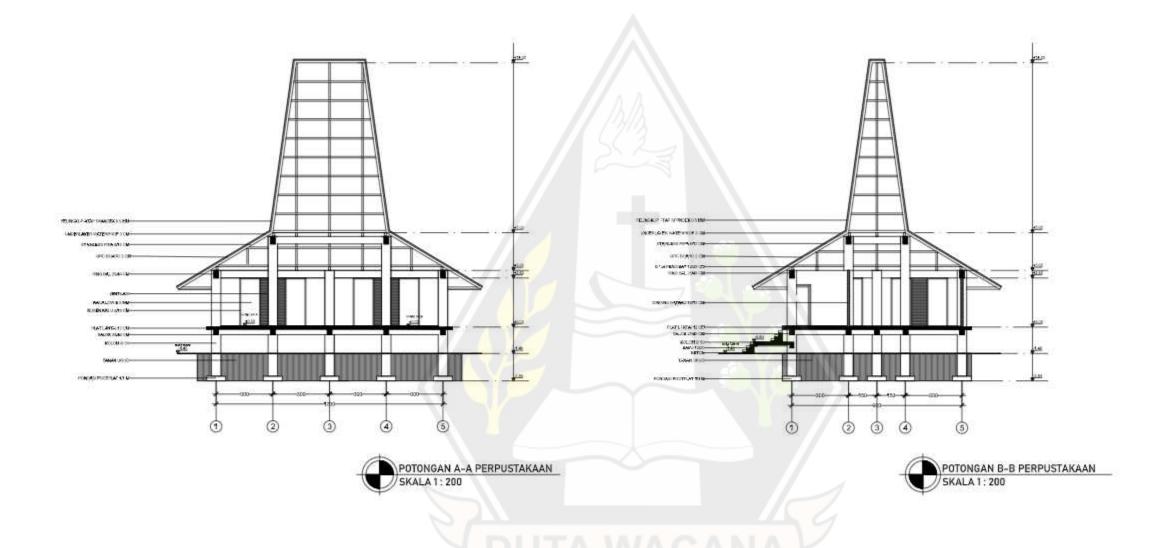




PERANCANGAN PUSAT KEBUDAYAAN DI KABUPATEN SUMBA BARAT DAYA DENGAN PENDEKATAN ARSITEKTUR NEO-VERNAKULAR SEBAGAI FASILITAS WISATA BUDAYA

EBENHAESER LENDE BANI 61180324

DOSEN PEMBIMBING CATATAN Dr.-ing. ir. Winerne, M.A. Menie Kinenthi Sekti Ning Hepseni, S. Ars., M.Ars

JUDUL GAMBAR : POTONGAN PERPUSTAKAAN NO. LBR : I JMLH LBR : I DISAHKAN

SKALA: 1 : 200

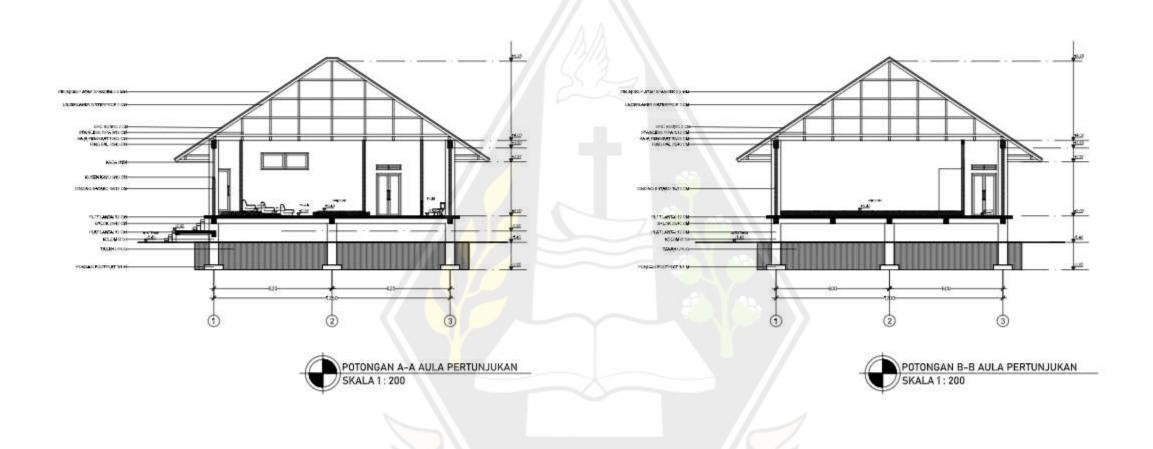



TUR TUGAS AKHIR

PERANCANGAN PUSAT KEBUDAYAAN DI KABUPATEN SUMBA BARAT DAYA DENGAN PENDEKATAN ARSITEKTUR NEO-VERNAKULAR SEBAGAI FASILITAS WISATA BUDAYA NAMA / N. L.M.: EBENHAESER LENDE BANI 61180324 DOSEN PEMBIMBING CATATAN


Or.-Ing. Ir. Winerne, M.A.


Merie Kinenthi Sekti Ning Hepsen, S. Ara., M.Ara

JUDUL GAMBAR : TAMPAK AULA PERTUNJUKAN

NO. LBR : JMLH LBR : DISAHKAN

SKALA: 1:200

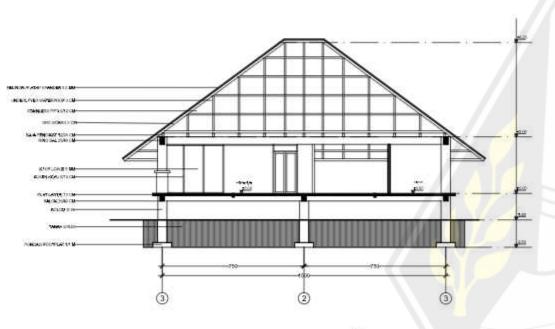

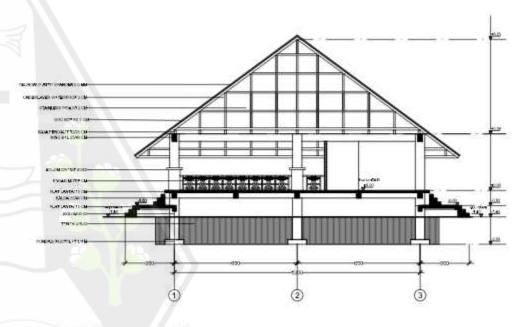

POTONGAN A-A FOODCOURT & TOKO SOUVENIER
SKALA 1: 200

POTONGAN B-B FOODCOURT & TOKO SOUVENIER
SKALA 1: 200

PROGRAM STUDI ARSITEKTUR
FAKULTAS ARSITEKTUR DAN DESAIN
UNIVERSITAS KRISTEN DUTA WACANA
Jin. 07. Wahidin Soedirongesood 5-25 Yogyakarta

PROYEK TUGAS AKHIR

JUDUL PROYEK:

PERANCANGAN PUSAT KEBUDAYAAN DI KABUPATEN
SUMBA BARAT DAYA DENGAN PENDEKATAN
ARSITEKTUR NEO-VERNAKULAR

SEBAGAI FASILITAS WISATA BUDAYA

NAMA / N. L. M. : EBENHAESER LENDE BANI 61180324 DOSEN PEMBIMBING CATATAN

Or.-Ing. Ir. Winerne, M.A.


Merie Kinenthi Sekti Ning Hepseri, S. Ara., M.Ara

JUDUL GAMBAR : POTONGAN FOODCOURT & TOKO SOUVENIER


NO. LBR : JMLH LBR : DISAHKAN

SKALA:

1 : 200

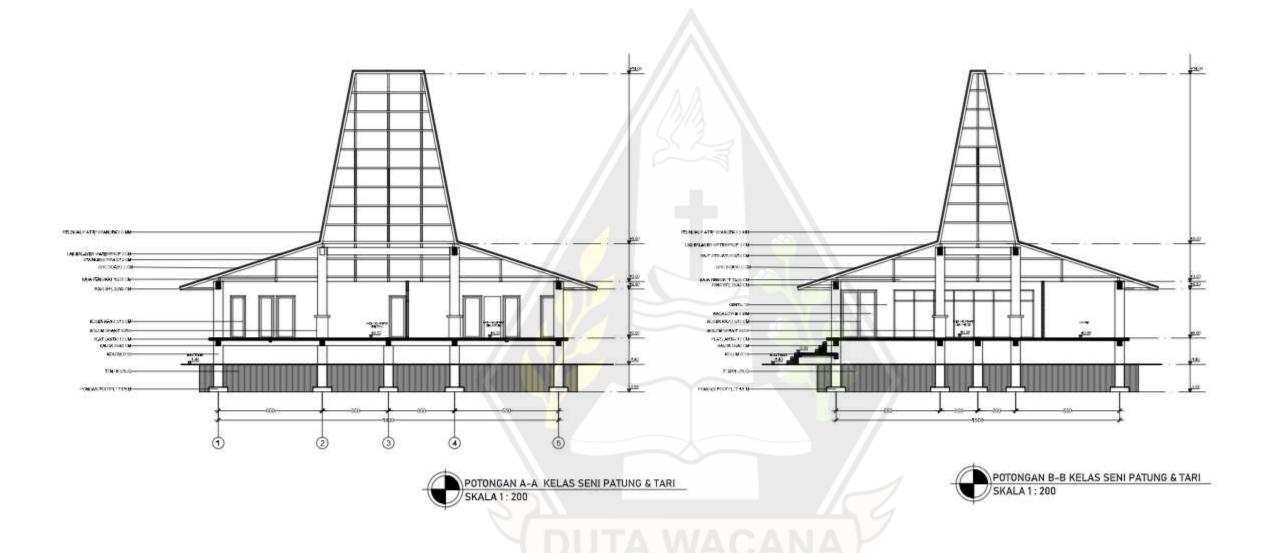

PROYEK DOSEN PEMBIMBING CATATAN JUDUL GAMBAR : NO. LBR : I JMLH LBR : I DISAHKAN NAMA / N. L.M.: PERANCANGAN PUSAT KEBUDAYAAN DI KABUPATEN SUMBA BARAT DAYA DENGAN PENDEKATAN ARSITEKTUR NEO-VERNAKULAR TUGAS EBENHAESER LENDE BANI POTONGAN KELAS SENI PATUNG & TARI PROGRAM STUDI ARSITEKTUR Or.-ing. ir. Winerne, M.A. FAKULTAS ARSITEKTUR DAN DESAIN AKHR 61180324 Menie Kinenthi Sekti Ning Hepseni, S. Ars., M.Ars UNIVERSITAS KRISTEN DUTA WACANA SKALA: SEBAGAI FASILITAS WISATA BUDAYA Jin. dr. Wahidin Soedirohoesodo 5-25 Yogyakarta 1 : 200

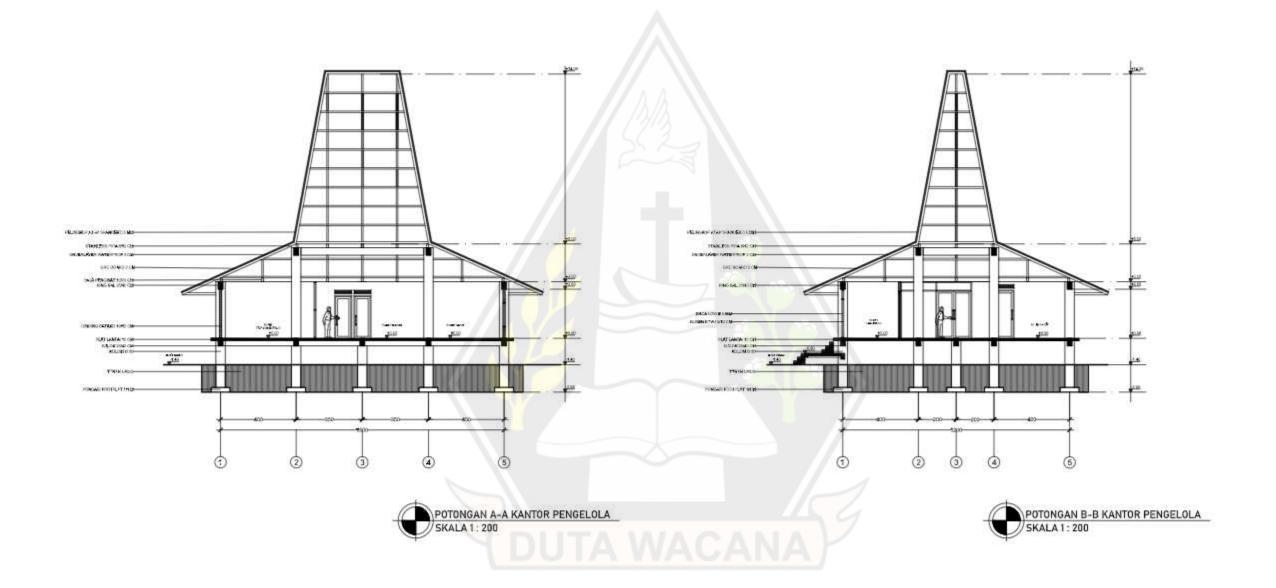



PERANCANGAN PUSAT KEBUDAYAAN DI KABUPATEN SUMBA BARAT DAYA DENGAN PENDEKATAN ARSITEKTUR NEO-VERNAKULAR SEBAGAI FASILITAS WISATA BUDAYA


NAMA / N. L.M. : EBENHAESER LENDE BANI 61180324 DOSEN PEMBIMBING CATATAN


Dr.-Ing. Ir. Winerne, M.A.

Merie Kinenthi Sekti Ning Hepseni, S. Ara., M.Ara

JUDUL GAMBAR : POTONGAN KANTOR PENGELOLA NO. LBR : JMLH LBR : DISAHKAN

SKALA : 1 : 200

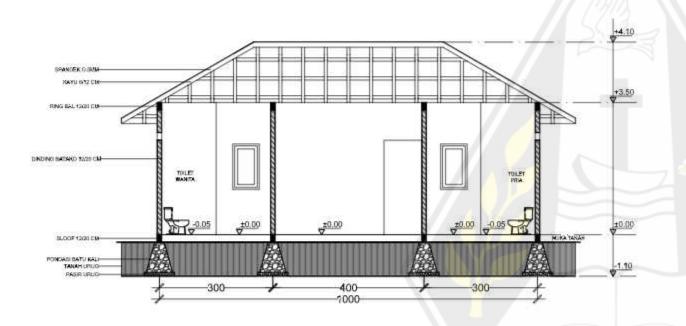

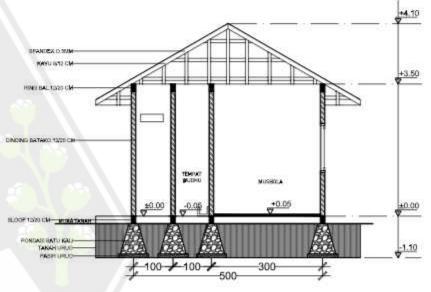







JUDUL PROYEK :

PERANCANGAN PUSAT KEBUDAYAAN DI KABUPATEN
SUMBA BARAT DAYA DENGAN PENDEKATAN
ARSITEKTUR NEO-VERNAKULAR

SEBAGAI FASILITAS WISATA BUDAYA


NAMA / N. L.M. : EBENHAESER LENDE BANI 61180324 DOSEN PEMBIMBING CATATAN


Dr.-ing. ir. Winerna, M.A. :

Heria Kinenthi Sekti Ning Hepseni, S. Ars., M.Ars

JUDUL GAMBAR : POTONGAN TOILET UMUM & MUSHOLA NO. LBR : JMLH LBR : DISAHKAN

SKALA :

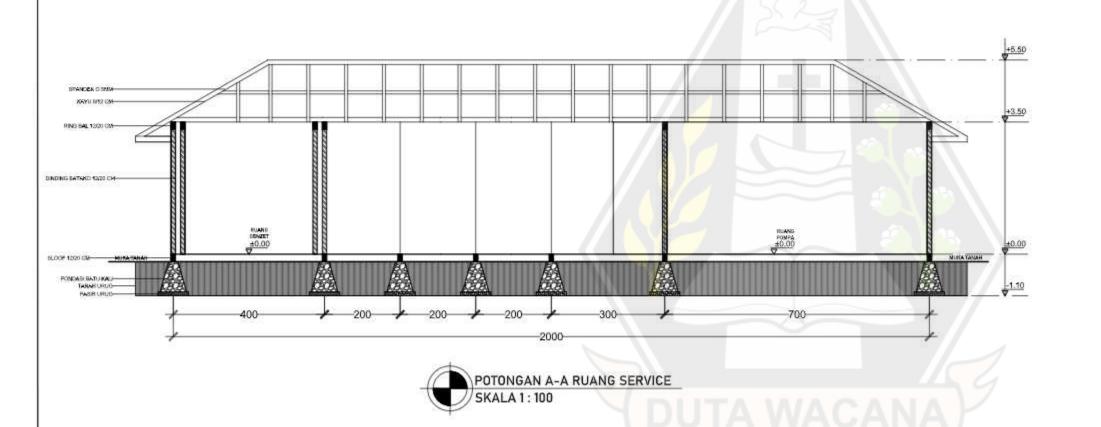

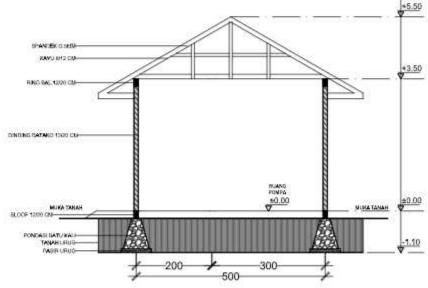

POTONGAN B-B RUANG SERVICE SKALA 1: 100



PROYEK TUGAS AKHIR

PERANCANGAN PUSAT KEBUDAYAAN DI KABUPATEN SUMBA BARAT DAYA DENGAN PENDEKATAN ARSITEKTUR NEO-VERNAKULAR


SEBAGAI FASILITAS WISATA BUDAYA

NAMA / N. L.M. : EBENHAESER LENDE BANI 61180324 DOSEN PEMBIMBING Dr.-Ing. Ir. Winerne, M.A. Merie Kinenthi Sekti Ning Hepseni, S. Ars., M.Ars

CATATAN

JUDUL GAMBAR : POTONGAN RUANG SERVICE NO LBR : JMLH LBR : DISAHKAN

SKALA :

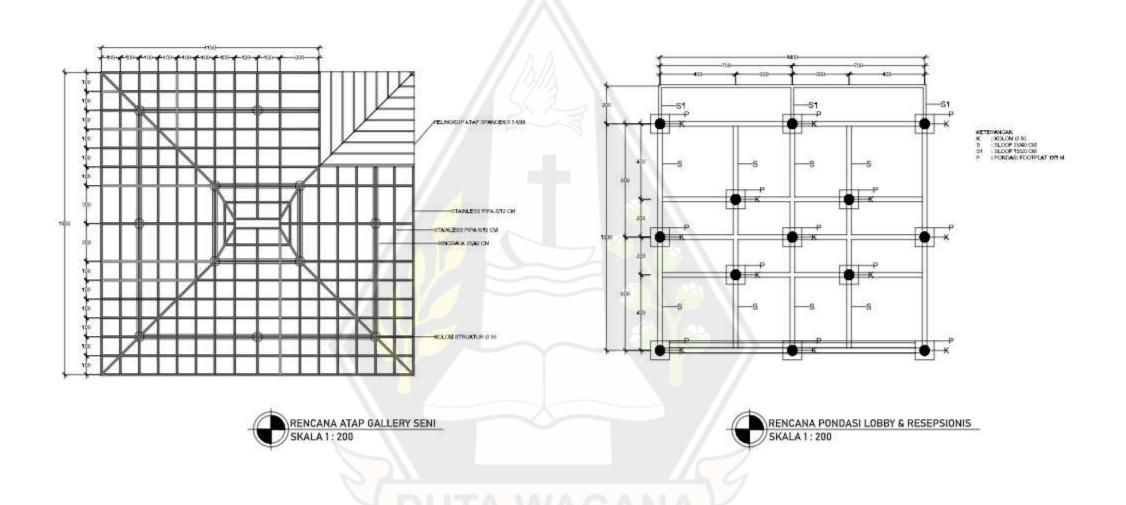

PROGRAM STUDI ARSITEKTUR FAKULTAS ARSITEKTUR DAN DESAIN UNIVERSITAS KRISTEN DUTA WACANA Jin. dr. Wahidin Soedironoesodo 5-25 Yogyakarta

PROYEK TUGAS AKHR

PERANCANGAN PUSAT KEBUDAYAAN DI KABUPATEN SUMBA BARAT DAYA DENGAN PENDEKATAN ARSITEKTUR NEO-VERNAKULAR SEBAGAI FASILITAS WISATA BUDAYA


NAMA / N. L.M.: EBENHAESER LENDE BANI 61180324

DOSEN PEMBIMBING Dr.-Ing. ir. Winerra, M.A. Menie Kinenthi Sekti Ning Hepseni, S. Ars., M.Ars

CATATAN

JUDUL GAMBAR : RENCANA PONDASI LOBBY & RESEPSIONIS NO. LBR : I JMLH LBR : I DISAHKAN

SKALA: 1:200

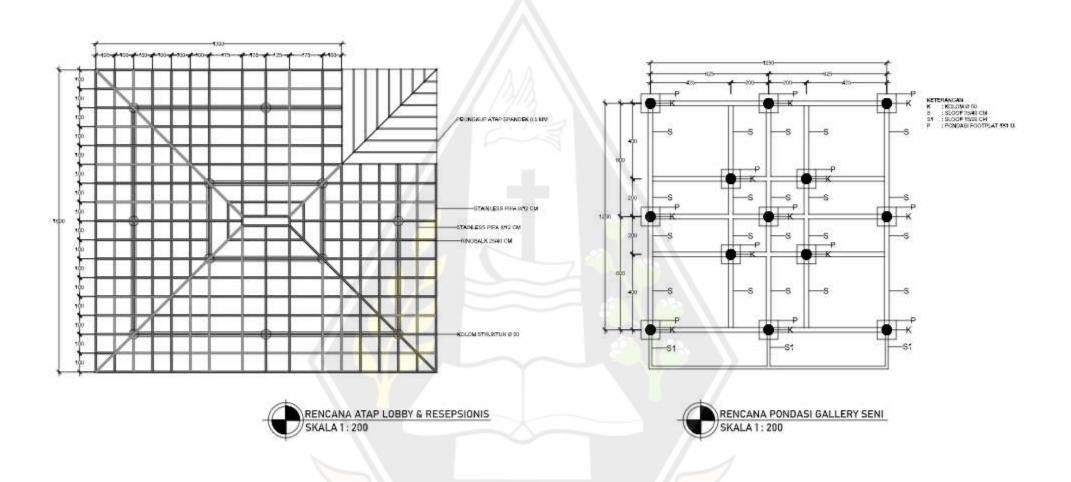



PERANCANGAN PUSAT KEBUDAYAAN DI KABUPATEN SUMBA BARAT DAYA DENGAN PENDEKATAN ARSITEKTUR NEO-VERNAKULAR SEBAGAI FASILITAS WISATA BUDAYA


EBENHAESER LENDE BANI 61180324


DOSEN PEMBIMBING Dr.-Ing. ir. Winerra, M.A. Menie Kinenthi Sekti Ning Hepseni, S. Ars., M.Ars

CATATAN


JUDUL GAMBAR POTONGAN GALLERY SENI NO. LBR : I JMLH LBR : I DISAHKAN

SKALA: 1 : 200

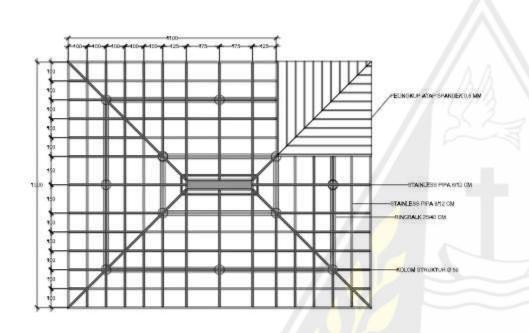


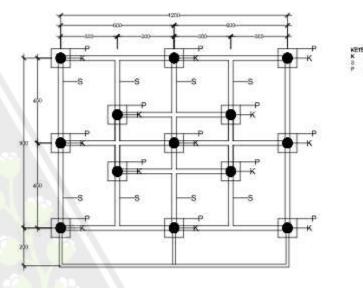

RENCANA PONDASI PERPUSTAKAAN SKALA 1 : 200

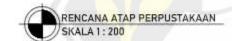



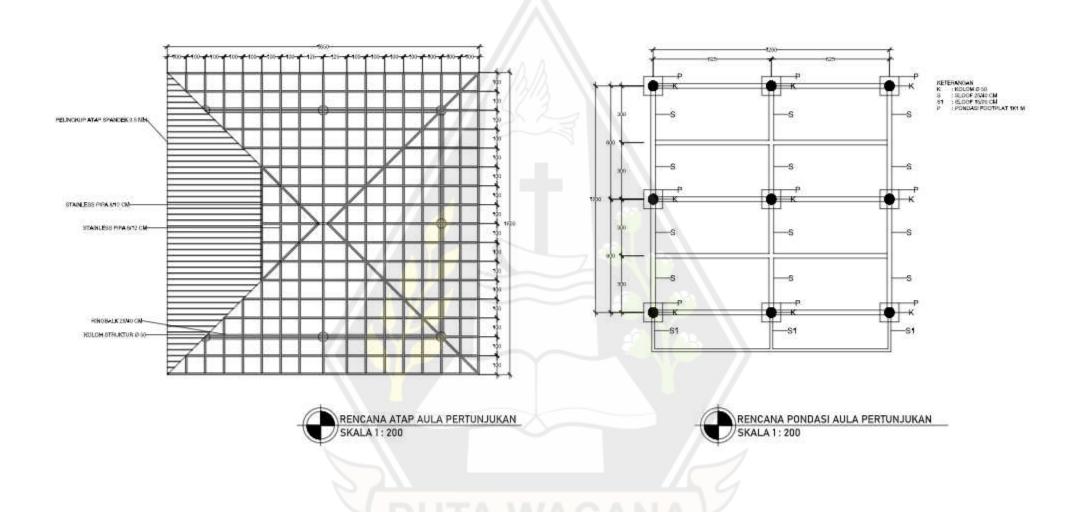



PROYEK TUGAS AKHR

PERANCANGAN PUSAT KEBUDAYAAN DI KABUPATEN SUMBA BARAT DAYA DENGAN PENDEKATAN ARSITEKTUR NEO-VERNAKULAR SEBAGAI FASILITAS WISATA BUDAYA


NAMA / N. L.M.: EBENHAESER LENDE BANI 61180324


DOSEN PEMBIMBING CATATAN Dr.-ing. ir. Winerne, M.A. Menie Kinenthi Sekti Ning Hepseni, S. Ars., M.Ars

JUDUL GAMBAR : RENCANA PONDASI AULA PERTUNJUKAN NO. LBR : I JMLH LBR : I DISAHKAN

SKALA:

1 : 200

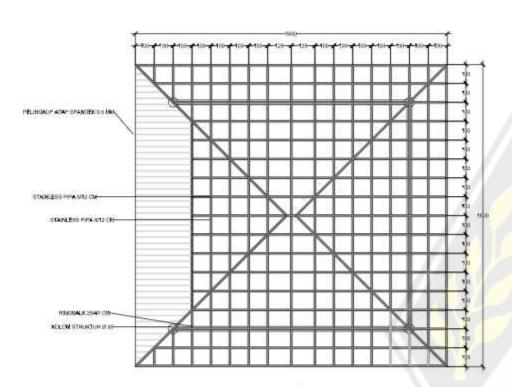

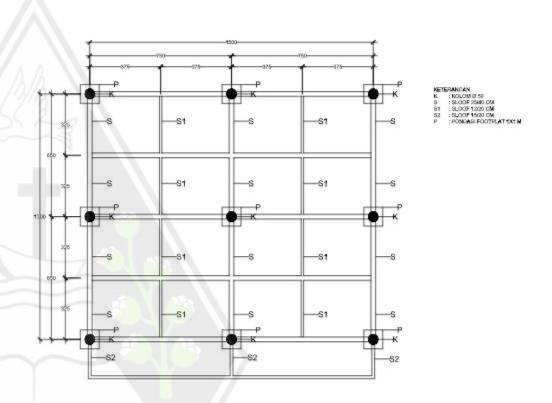

CATATAN

RENCANA ATAP FOODCOURT & TOKO SOUVENIER SKALA 1: 200

RENCANA PONDASI FOODCOURT & TOKO SOUVENIER // SKALA 1: 200



PROYEK TUGAS AKHR


PERANCANGAN PUSAT KEBUDAYAAN DI KABUPATEN SUMBA BARAT DAYA DENGAN PENDEKATAN ARSITEKTUR NEO-VERNAKULAR SEBAGAI FASILITAS WISATA BUDAYA


NAMA / N. L. M. EBENHAESER LENDE BANI 61180324

DOSEN PEMBIMBING Dr.-ing. ir. Winerne, M.A. Menie Kinenthi Sekti Ning Hepseni, S. Ars., M.Ars JUDUL GAMBAR : RENCANA PONDASI FOODEOURT & TOKO SOUVENIER

NO. LBR : I JMLH LBR : I DISAHKAN

SKALA: 1 : 200

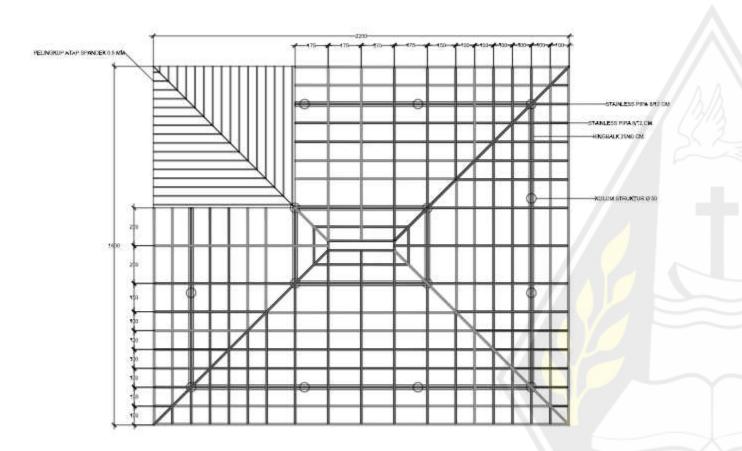

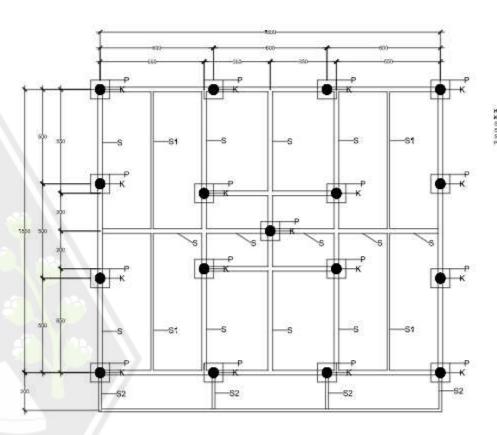







PROYEK AKHR

PERANCANGAN PUSAT KEBUDAYAAN DI KABUPATEN SUMBA BARAT DAYA DENGAN PENDEKATAN ARSITEKTUR NEO-VERNAKULAR SEBAGAI FASILITAS WISATA BUDAYA

EBENHAESER LENDE BANI 61180324


DOSEN PEMBIMBING Dr.-Ing. ir. Winerra, M.A. Merie Kinenthi Sekti Ning Hepseri, S. Ars., M.Ars

CATATAN

JUDUL GAMBAR RENCANA PONDASI KELAS SENI PATUNG & TARI

NO. LBR : I JMLH LBR : I DISAHKAN

SKALA: 1 : 200

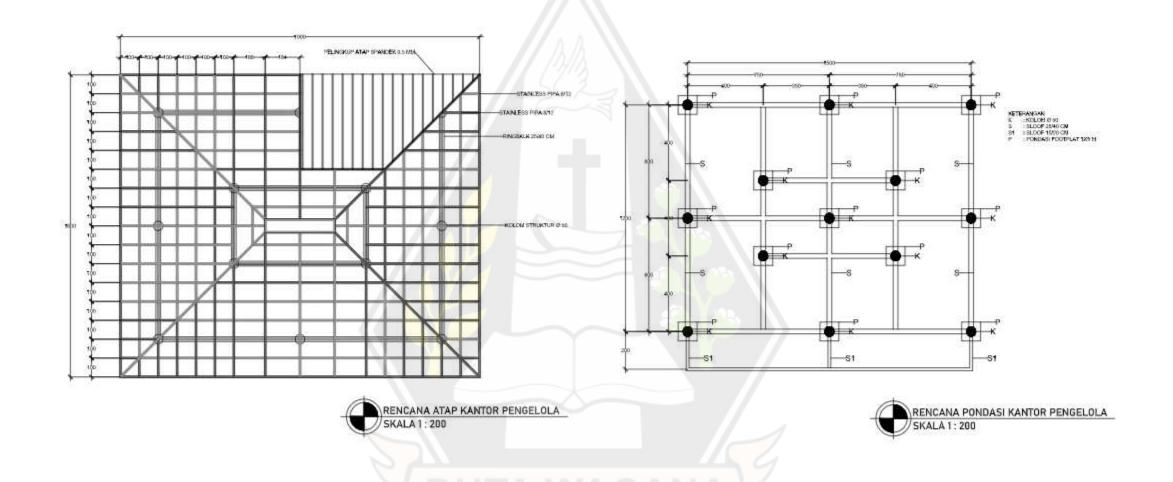

PROGRAM STUDI ARSITEKTUR FAKULTAS ARSITEKTUR DAN DESAIN UNIVERSITAS KRISTEN DUTA WACANA Jin. dr. Wahidin Soedirohoesodo 5-25 Yogyakarta

PROYEK TUGAS AKHR

PERANCANGAN PUSAT KEBUDAYAAN DI KABUPATEN SUMBA BARAT DAYA DENGAN PENDEKATAN ARSITEKTUR NEO-VERNAKULAR SEBAGAI FASILITAS WISATA BUDAYA

EBENHAESER LENDE BANI 61180324


DOSEN PEMBIMBING Dr.-Ing. ir. Winerra, M.A. Menie Kinenthi Sekti Ning Hepseni, S. Ars., M.Ars

CATATAN

JUDUL GAMBAR : RENCANA PONDASI KANTOR PENGELOLA

NO. LBR : I JMLH LBR : I DISAHKAN

> SKALA: 1 : 200

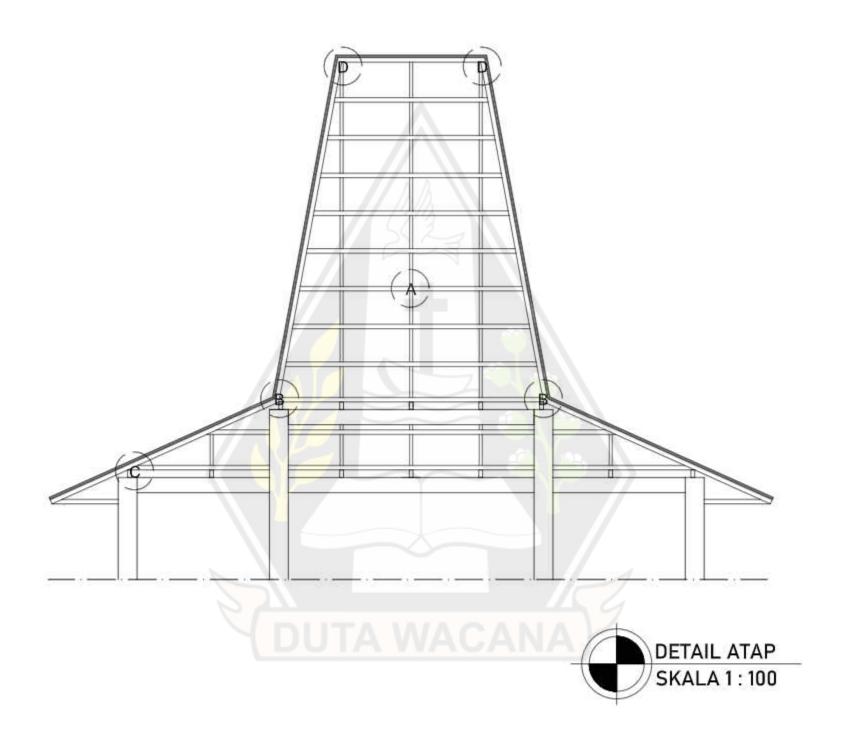

PROGRAM STUDI ARSITEKTUR
FAKULTAS ARSITEKTUR DAN DESAIN
UNIVERSITAS KRISTEN DUTA WACANA
Jin. OF Wahidin Soudirongesood S-25 Yogyahama

PROYEK TUGAS AKHIR JUDUL PROYEK :


PERANCANGAN PUSAT KEBUDAYAAN DI KABUPATEN SUMBA BARAT DAYA DENGAN PENDEKATAN ARSITEKTUR NEO-VERNAKULAR SEBAGAI FASILITAS WISATA BUDAYA


NAMA / N. L.M. : EBENHAESER LENDE BANI 6180324 DOSEN PEMBIMBING Orving, Ir. Winerne, M.A. Merie Kinenthi Sekti Ning Hepzeni, S. Arz., M.Arz JUDUL GAMBAR DETAIL ATAP

CATATAN

NO. LBR : JMLH LBR : DISAHKAN

SKALA :

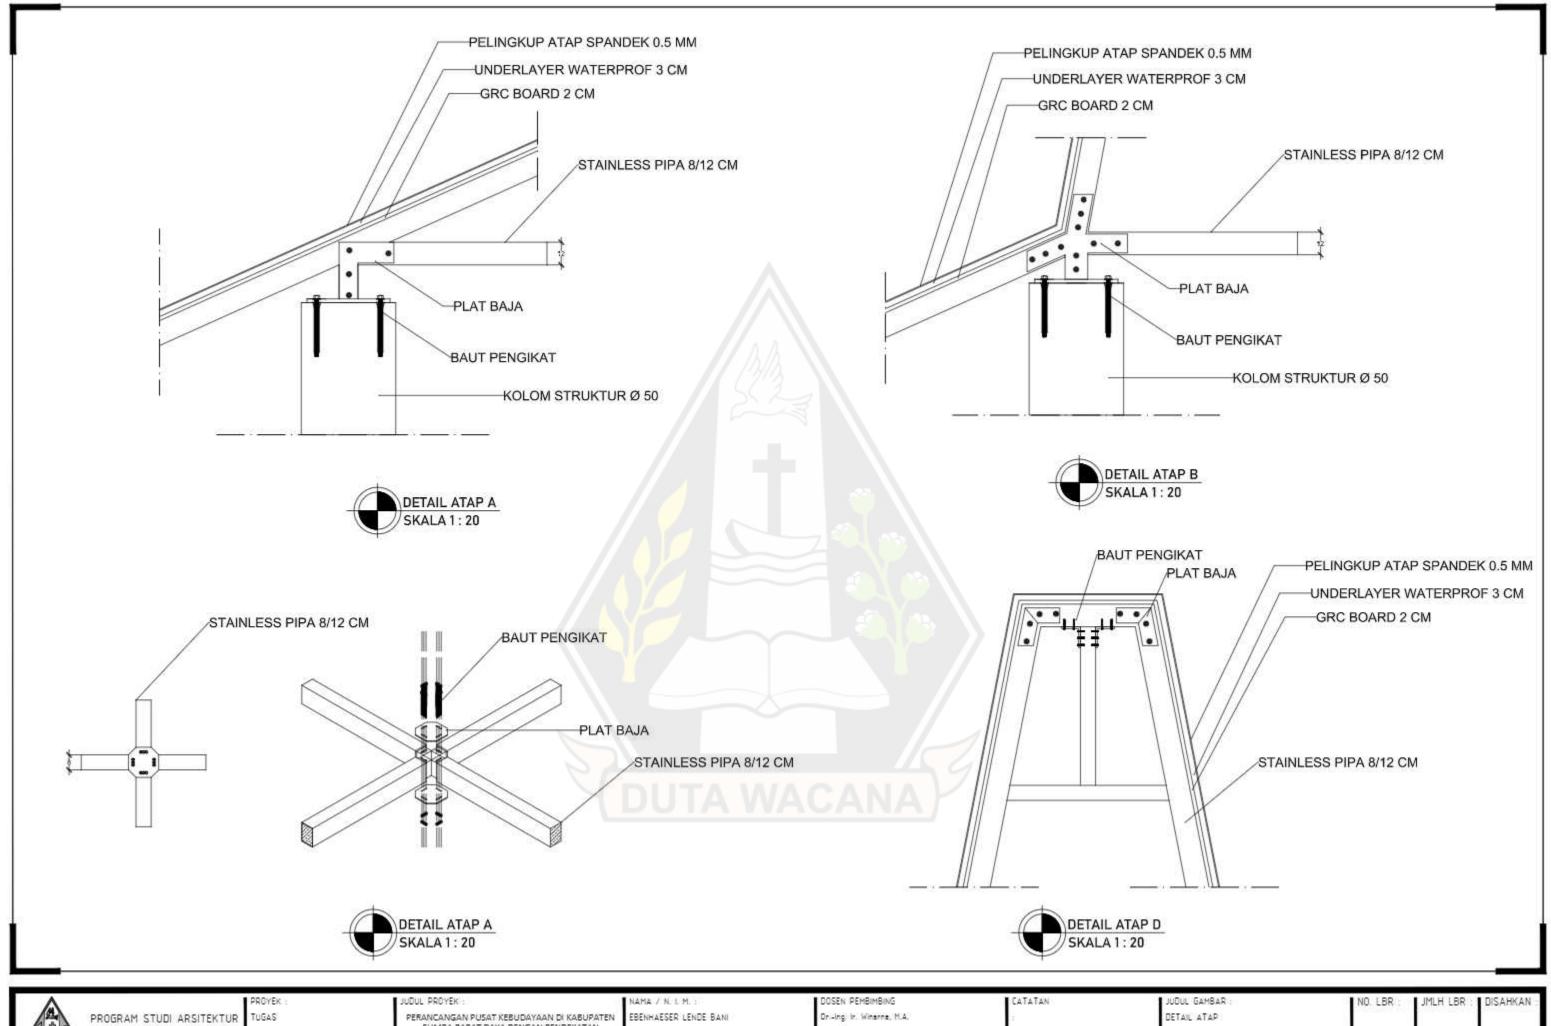

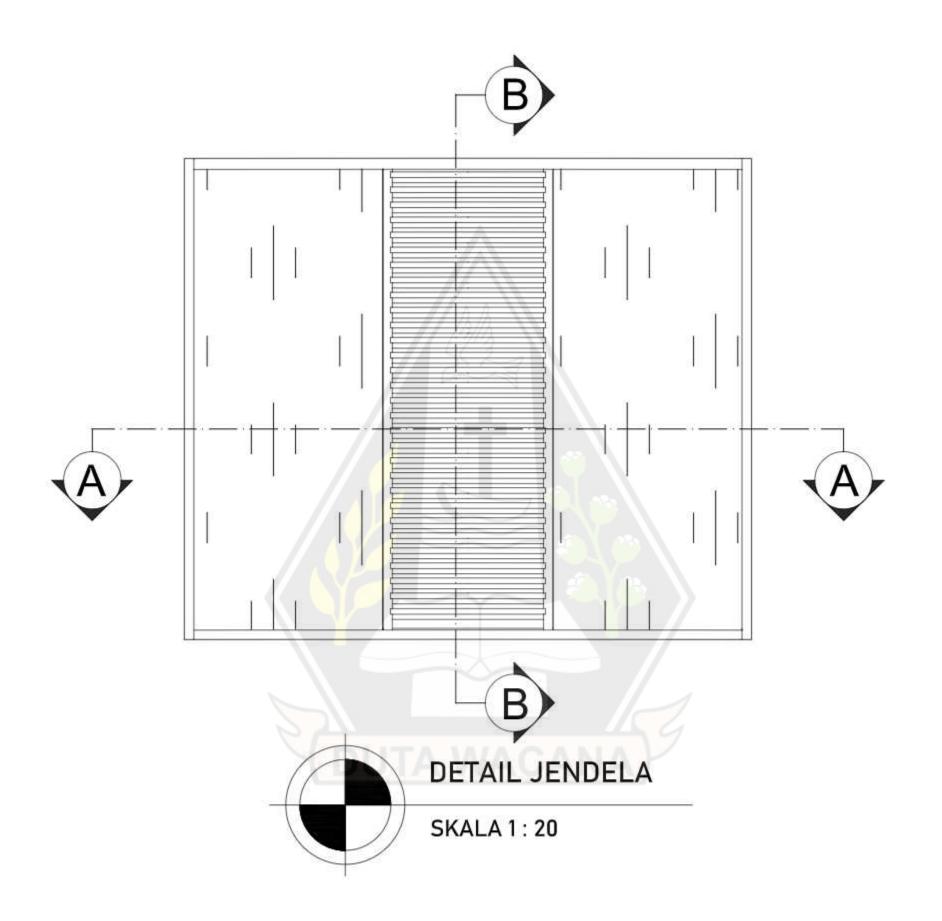



PROYEK TUGAS AKHIR DUL PROYEK:

PERANCANGAN PUSAT KEBUDAYAAN DI KABUPATEN SUMBA BARAT DAYA DENGAN PENDEKATAN ARSITEKTUR NEO-VERNAKULAR SEBAGAI FASILITAS WISATA BUDAYA


EBENHAESER LENDE BANI 61180324 DOSEN PEMBIMBING CATATAN

Or.-Ing. Ir. Winerne, M.A.

Herie Kinenthi Sekti Ning Hepseni, S. Ars., M.Ars

JUDUL GAMBAR : DETAL JENDELA NO. LBR : JMLH LBR : DISAHKAN

SKALA : 1 : 20

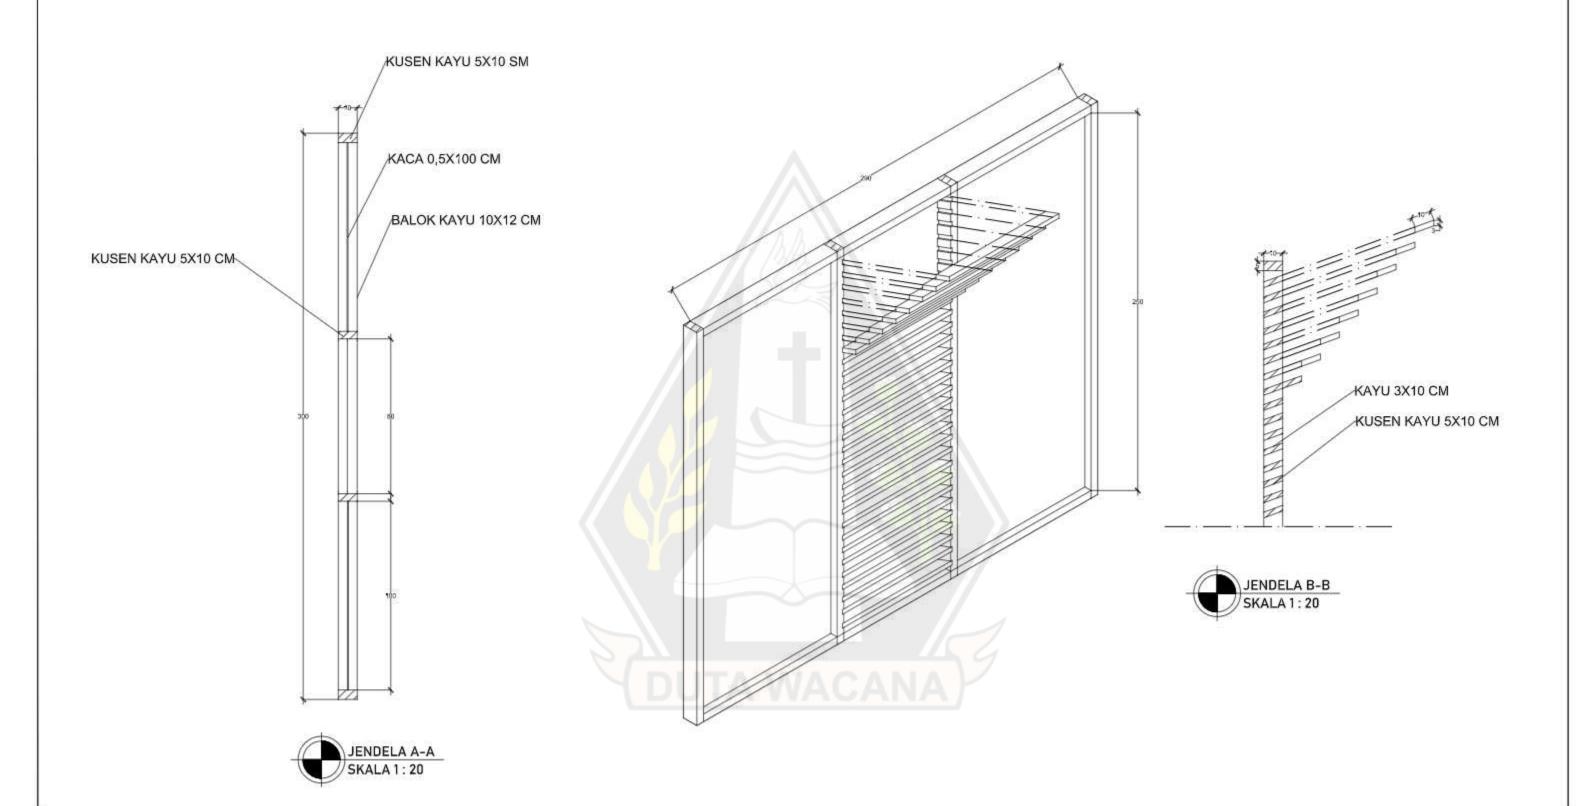



PROYER TUGAS AKHIR DUL PROYEK:


PERANCANGAN PUSAT KEBUDAYAAN DI KABUPATEN SUMBA BARAT DAYA DENGAN PENDEKATAN ARSITEKTUR NEO-VERNAKULAR SEBAGAI FASILITAS WISATA BUDAYA


NAMA / N. L. M. : EBENHAESER LENDE BANI 61180324 DOSEN PEMBIMBING Or.-Ing. Ir. Winerne, M.A. Herie Kinenthi Sekti Ning Hepseni, S. Ars., M.Ars

CATATAN


JUDUL GAMBAR : DETANL JENDELA NO LBR : JMLH LBR : DIS

SKALA : 1 : 20

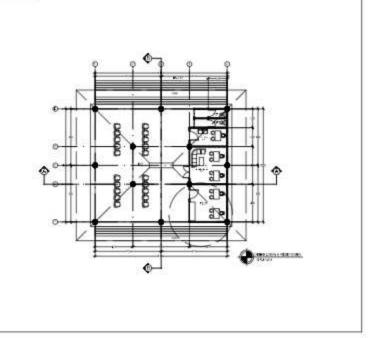

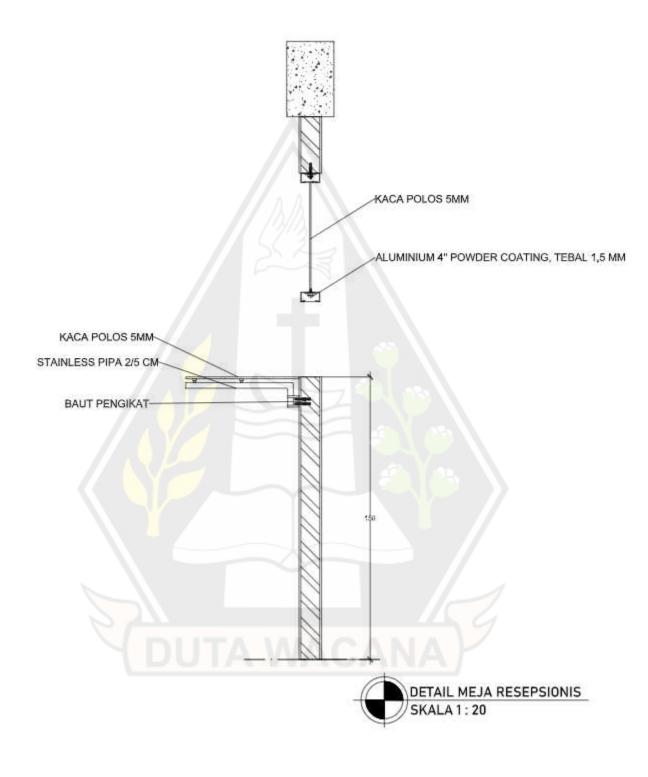



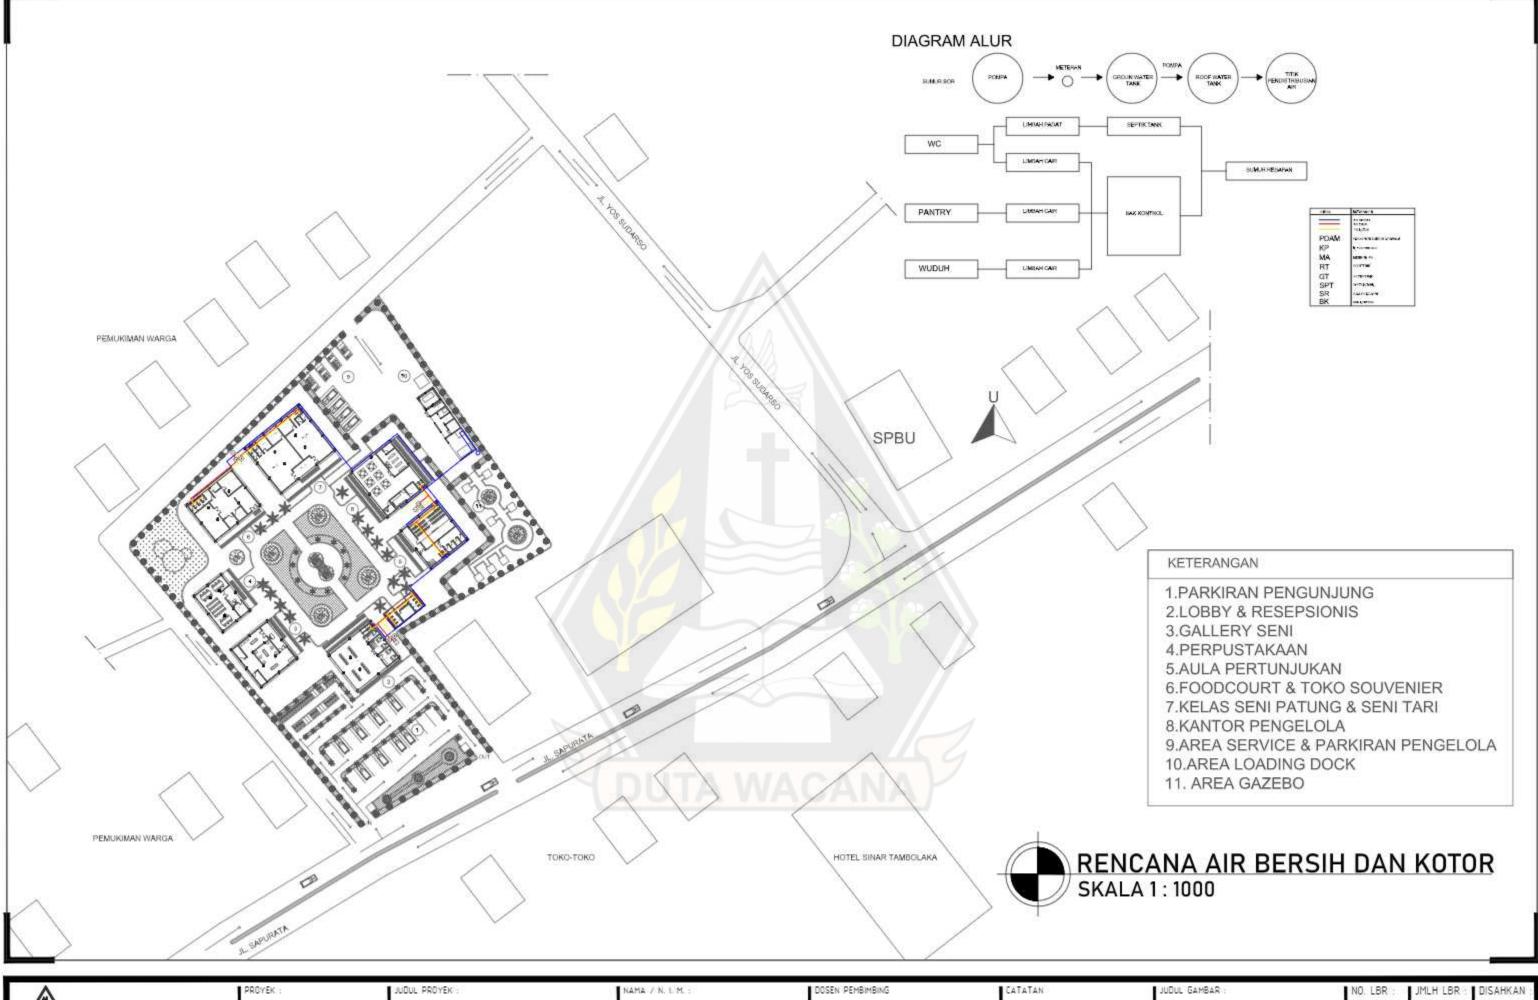



TUGAS AKHIR


PERANCANGAN PUSAT KEBUDAYAAN DI KABUPATEN SUMBA BARAT DAYA DENGAN PENDEKATAN ARSITEKTUR NEO-VERNAKULAR SEBAGAI FASILITAS WISATA BUDAYA

EBENHAESER LENDE BANI 61180324

Or -ing. ir. Winerne, M.A. Meria Kinenthi Sakti Ning Hapaani, S. Ara.; M.Ara

RENEANA AIR BERSIR & KOTOR

SKALA 1000

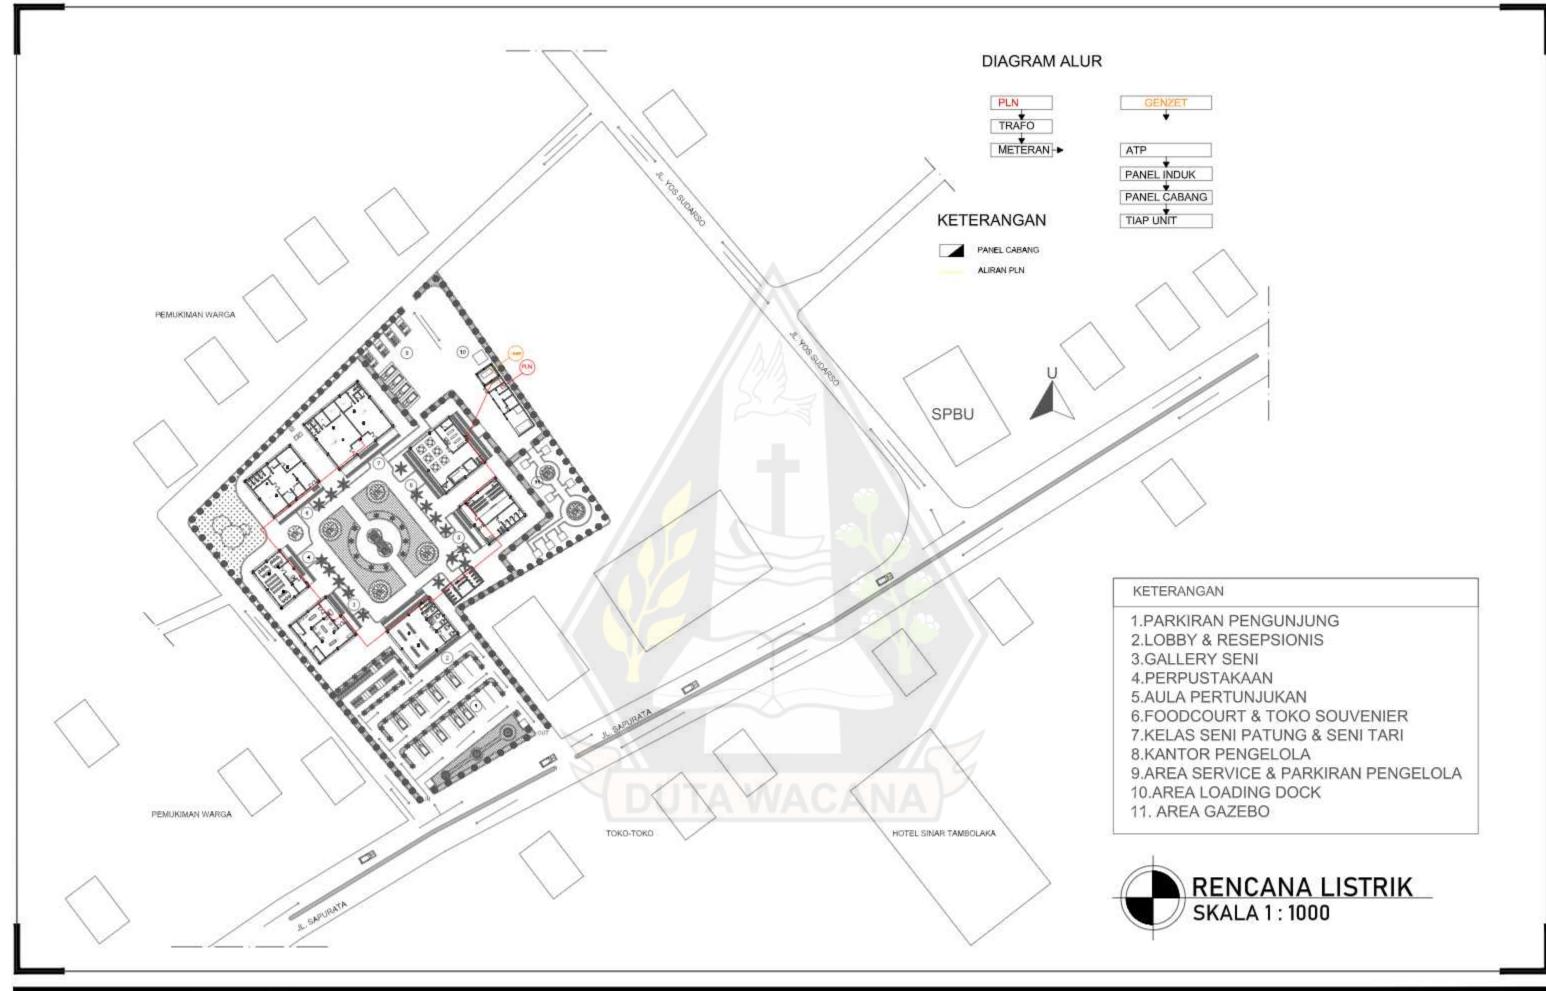



TUGAS AKHIR BUL PROYEK :

PERANCANGAN PUSAT KEBUDAYAAN DI KABUPATEN SUMBA BARAT DAYA DENGAN PENDEKATAN ARSITEKTUR NEO-VERNAKULAR SEBAGAI FASILITAS WISATA BUDAYA


NAMA / N. L.M. : EBENHAESER LENDE BANI 61180324 DOSEN PEMBIMBING On-Ing. Ir. Winerna, M.A. Heria Kinanthi Sakti Ning Hapsani, S. Ars., M.Ars JUDUL GAMBAR : RENCANA LISTRIK

CATATAN

IR:

BR : JMLH LBR : DISAHKAN

SKALA : 1 : 1000

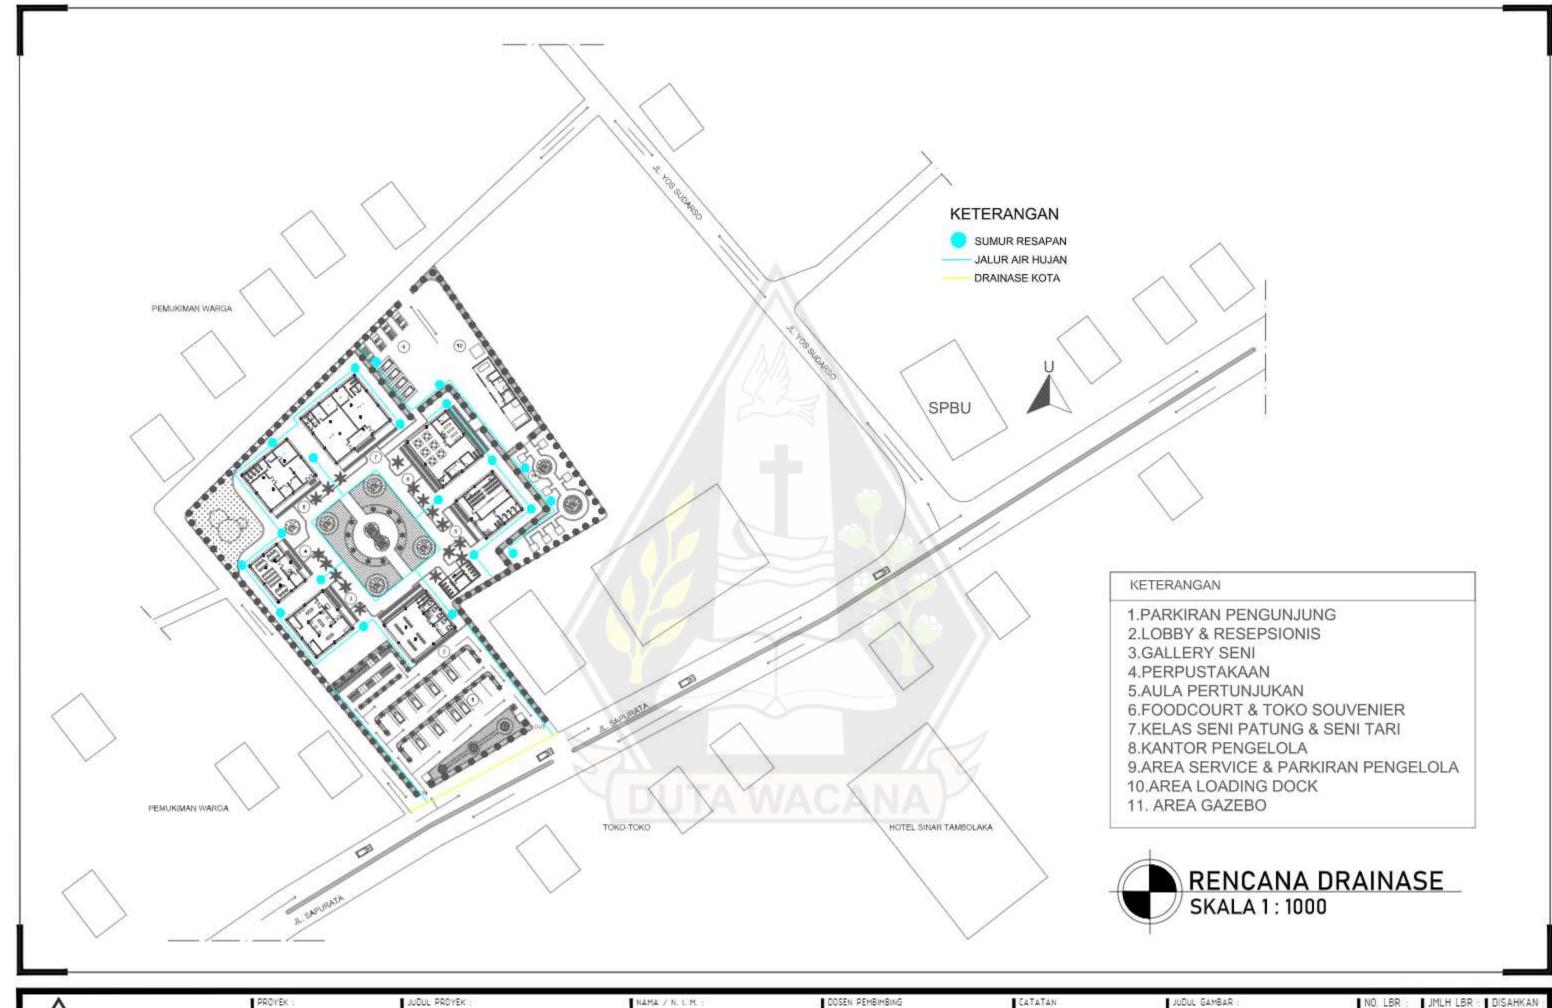



PERANCANGAN PUSAT KEBUDAYAAN DI KABUPATEN SUMBA BARAT DAYA DENGAN PENDEKATAN ARSITEKTUR NEO-VERNAKULAR

SEBAGAI FASILITAS WISATA BUDAYA

NAMA / N. L.M. EBENHAESER LENDE BANI 61180324

DOSEN PEMBIMBING Or -ing. ir. Winerne, M.A. Merie Kinenthi Sekti Ning Hepzeri, S. Ars.; M.Ars JUDUL GAMBAR : RENCANA DRAINASE

IJMLH LBR : I DISAHKAN

SKALA: 1000



BELAKANG

LATAR

- kabupaten sumba barat daya kaya akan objek wisata
- Kebudayaan di kabupaten sumba barat daya sudah mulai terlupakan/menghilang
- Berdampak pada pertumbuhan sosial & budaya, lingkungan dan ekonomi
- Adanya Pusat kebudayaan tidak hanya mewadahi kegiatan kebudayaan namun melestarikan kebudayaan, mengenalkan kebudayaan, mengembangkan kebudayaan serta belajar kebudayaan dan kesenian.



FENOMENA

- Objek wisata kebudayaan yang tersembunyi di daerah pendalaman Sumba Barat Daya belum diketahui oleh banyak orang
- Kurangnya pengetahuan orang luar akan ketentuan-ketentuan adat pada tempat wisata budaya yang perlu dimengerti dan
- Kurangnya minat generasi muda dalam mempelajari kebudayaan yang dimiliki sumba barat daya
 kabupaten sumba barat daya mulai kehilangan jati diri daerah
 Adanya peningkatan jumlah wisatawan dari tahun ke tahun



Fungsional

• kurangnya fasilitas yang mewadahi kebudayaan.

Arsitektural

Sebagai tempat melestarikan budaya makan pusat kebudayaan harus memperhatikan unsur kebudayaan pada perancangan melalui struktur, bentuk atap, pola pemukiman material dan ornamen yang menjadi jati diri daerah.



 Merancang pusat kebudayaan sebagai fasilitas wisata budaya yang dapat mewadahi kegiatan kebudayaan, melestarikan, mengenalkan kebudayaan serta mempelajari kebudayaan di sumba barat daya dengan pendekatan neo vernakular.


Pendekatan Arsitektur Neo Vernacular

- menciptakan bangunan yang memakai unsur budaya.
 Tradisi dalam balutan fisik modern (material).
 Adanya interaksi antara luar dan dalam bangunan
- pemilihan penggunaan teknologi, bentuk ide yang relevan dengan program konsep arsitektur.





LATAR BELAKANG

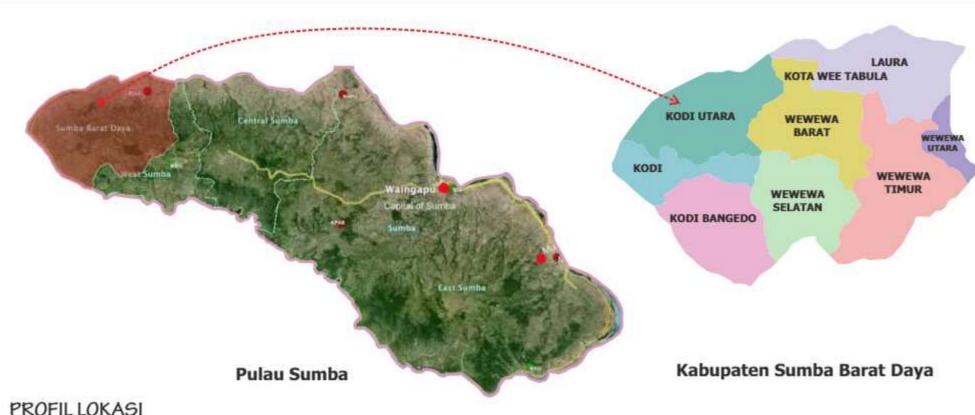

: terdiri 8 kecamatan : 1.445,77 km2 : Sumba Barat Daya : Nusa Tenggara Timur

Sumba Barat Daya merupakan salah satu Kabupaten dengan Ibu Kotanya yang bernama Tambolaka, dimana letak kabupaten ini berada di Pulau Sumba dan juga temasuk dalam bagian Propinsi Nusa Tenggara Timur (BPS, 2014). Di Kabupaten Sumba Barat Daya ini terdapat 3 suku besar (suku loura, suku wewewa, suku kodi)yang kaya akan objek wisata Budaya yang masih terjaga kelestariannya dan memiliki keunikan tersendiri bagi wisatawan yang berkunjuang, dan dari ketiga Suku di Sumba Barat Daya memiliki potensi budaya yang sangat mumpuni untuk di kembangkan dan dipejari.

TERLUPAKANNYA KEBUDAYAAN SUMBA BARAT DAYA

Budaya Sumba Barat Daya menunju ambang Pudar



HILANGNYA BUDAYA SUMBA BARAT DAYA

Tidak digalakannya Bangunan Tradisional di tengah tengah perkembangan zaman.



MENURUNNYA MORAL DAN ETIKA

Pudarnya kebudayaan sumba barat daya dimana orang luar belum mengetahui ketentuanketentuan adat yang perlu dimengerti dan dipatuhi sehingga menyebabkan warisan leluhur sudah tidak di hormati.



WARISAN LELUHUR MENGHILANG

Apresiasi anak muda akan warisan leluhur telah dilupakan dimana anak mudah lebih senang mempelajari budaya asing.



BERDAMPAK PADA PERTUMBUHAN



terkikis oleh comersialisasi budaya



lingkungan terganggu

Masyarakat lokal **EKONOMI**

tidak menerima

FENOMENA




Kurangnya pengetahuan orang luar akan ketentuan-ketentuan adat pada tempat wisata budaya yang perlu dimengerti dan dipatuhi.



Kurangnya minat generasi muda mempelajari kebudayaan yang dimiliki sumba barat daya di karenakan anak mudah lebih senang mempelajari kebudayaan asing.



Kabupaten sumba barat daya mulai kehilangan jati diri daerah

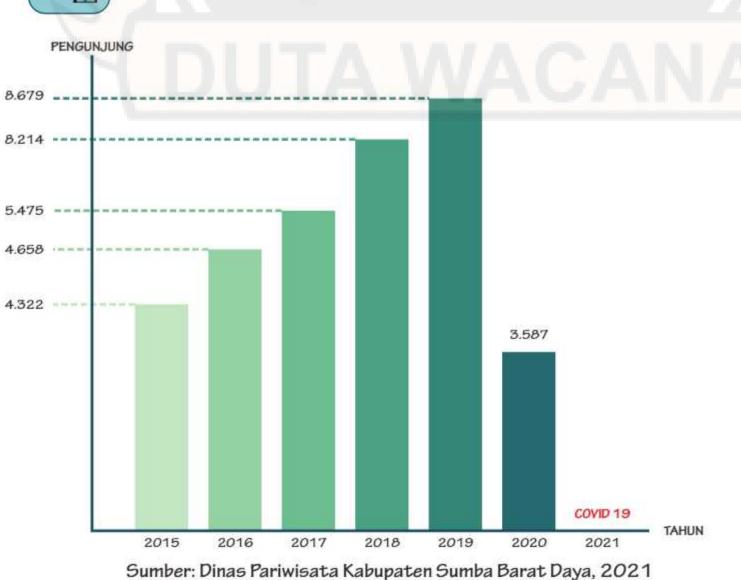

PERMASALAHAN



PENDEKATAN SOLUSI

ARSITEKTUR NEO VERNAKULAR

arsitektur neo-vernacular adalah suatu penerapan elemenarsitektur yang telah ada, baik fisik (bentuk, konstruksi) maupun non fisik (konsep, filosopi, tata ruang) dengan tujuan melestarikan unsur-unsur lokal yang telah terbentuk secara empiris oleh sebuah tradisi yang kemudian sedikit atau banyaknya mangalami pembaruan menuju suatu karya yang lebih modern atau maju tanpa mengesampingkan nilai nilai tradisi setempat.



BENTUK STRUKTUR, BENTUK BALUTAN MATERIAL MODERN, ATAP, MATERIAL DAN ORNAMEN

DAN TEKNIK YANG DIPAKAI DALAM KONSTRUKSI

UNSUR MODERN

PUSAT KEBUDAYAAN DI KABUPATEN SUMBA BARAT DAYA DENGAN PENDEKATAN ARSITEKTUR NEO-VERNAKULAR Sebagai Fasilitas Wisata Budaya

PROFIL SITE TERPILIH









lokasi site ini milik PERDA yang langsung diberikan oleh bapak kepala dinas pariwisata yang berada di Pasar Omba Komi Desa Ramadana Kecamatan Kota Tambolaka, Kabupaten Sumba Barat Daya, Nusa Tenggara Timur, dimana lokasi ini di dominasi oleh pemukiman warga yang cukup rendah, ruko serta penjual khaki lima sekitar site

Sisi Selatan

Jalan Utama, Warung, Ruko

Pemukiman, Pedang Kaki Lima,










KLB (maks.)

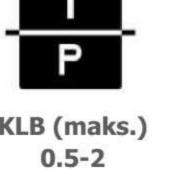






Kota Tambolak

KONSEP PENATAAN MASSA BANGUNAN



STRUKTUR KAWASAN PUSAT KEBUDAYAAN

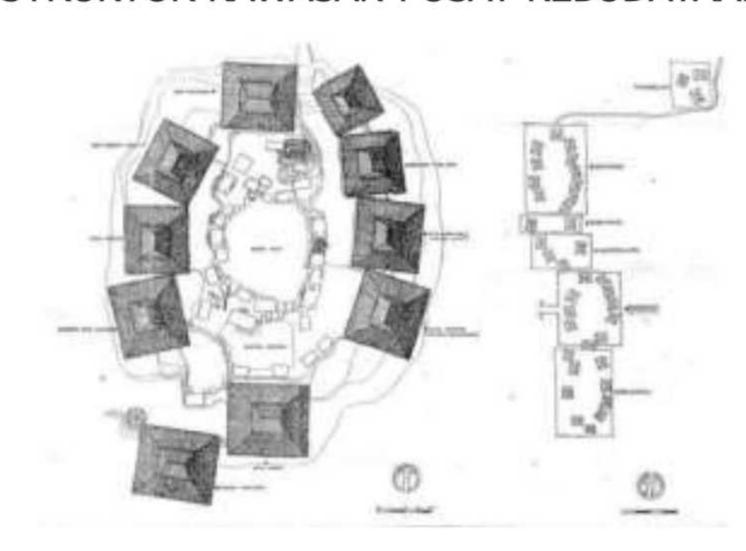

Pada pusat kebudayaan konsep penataan massa bangunan akan mengadaptasi bentuk pola perkampungan rumah sumba dimana massa bangunan berkumpul dalam satu titik dan saling berhadapan ,namun dengan adanya perubahan fungsi dimana natara yang di jadikan tempat untuk menjalani ritual adat di fungsikan sebagai ruang terbuka hijau dan sirkulasi antar massa bangunan.

PROSES PENATAAN MASSA BANGUNAN

pada site pola massa setiap bangunan menyesuaikan


besaran ruang tiap massa sehingga pembagian tanah

pada massa bangunan tidak sesuai





pada site pola massa setiap bangunan menyesuaikan pola jalan yang akan terbentuk

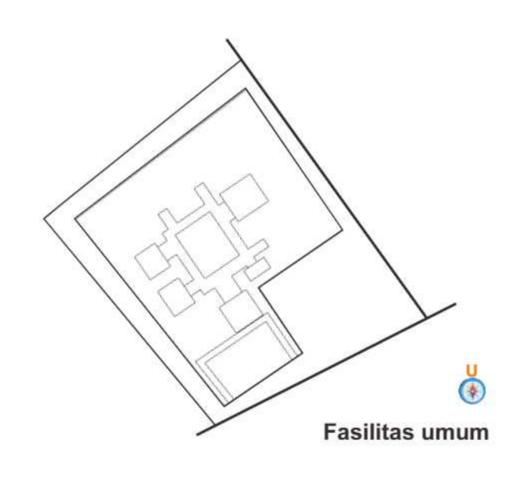

menempatan fasilitas umum pada bagian dekat parkiran umum guna di jangkau oleh wisatawan dalam memudahkan aktivitas pengunjung



pada site area hijau terdapat pada tengah site dan beberapa terbentuk dari penataan masa bangunan yang menyisahkan area-area kosong

PUSAT KEBUDAYAAN DI KABUPATEN SUMBA BARAT DAYA DENGAN PENDEKATAN ARSITEKTUR NEO-VERNAKULAR Sebagai Fasilitas Wisata Budaya

PENDEKATAN NEO-VERNAKULAR

Arsitektur neo-vernacular adalah suatu penerapan elemen arsitektur yang telah ada, baik fisik (bentuk, konstruksi) maupun non fisik (konsep, filosopi, tata ruang) dengan tujuan melestarikan unsur-unsur lokal yang telah terbentuk secara empiris oleh sebuah tradisi yang kemudian sedikit atau banyaknya mangalami pembaruan menuju suatu karya yang lebih modern atau maju tanpa mengesampingkan nilai- nilai tradisi setempat.

KONSEP NEO-VERNAKULAR

Arsitektur Neo Vernakular merupakan arsitektur yang konsepnya pada prinsipnya mempertimbangkan kaidah-kaidah normatif, kosmologis, peran serta budaya lokal dalam kehidupan masyarakat serta keselarasan antara bangunan, alam, dan lingkungan

TRANSFORMASI NEO-VERNAKULAR

Hasil karya arsitektur neo vernakular menunjukkan suatu bentuk modern tapi tetap memiliki *image daerah* setempat meskipun bahan material yang digunakan merupakan bahan modern seperti kaca dan logam. Dalam arsitektur neo vernakular, ide bentukbentuk diambil dari vernakular aslinya yang dikembangkan ke dalam bentuk modern baik material bangunan maupun teknik yang digunakan.

MODEL ARSITEKTUR NEO-VERNAKULAR

Bentuk dan maknanya tetap

Bentukan dan makna bangunan masih tetap. Bila ada sedikit perubahan dalam material penyusun bangunan itu masih diperbolehkan, sedangkan makna yang dimiliki masih sesuai dengan kosmologi, mitologi, dan genealogi yang ada.

Bentuk tetap dengan makna baru

Makna yang diambil merupakan makna baru yang didapat dari adopsi budaya dan nilai-nilai asing seperti mengubah makna sakral menjadi makna profan dan juga menghilangkan mitos-mitos yang ada sebelumnya. Namun, bentuk bangunan tetap sama seperti sediakala.

ARSITEKTUR SUMBA

STRUKTUR PANGGUNG



Bentuk panggung rumah sumba yang memiliki yang dibagia menjadi tiga bagian yang bermakna bagi orang sumba. dan kolom-kolom akan di buat bulat mengadaptasi kolom rumah sumba.

ATAP BANGUNAN



Bentuk atap rumah sumba yang menjadi jati diri daerah yang di maknai selain sebagai penggambaran dunia atas juga sebagai tempat bersemayamnya roh nenek moyang.

FASAD BANGUNAN



Mamuli yang merupakan lambang jati diri seseorang dalam kehidupan. mamuli kerap digunakan dalam ritual adat yang sangat sakral seperti perkawinan ataupun kematian, bahkan dijadikan simbol status sosial seseorang.


TRANSFORMASI NEO VERNAKULAR





Prinsip arsitektur neo vernakular dapat dilihat dan diamati dari nilai-nilai fisik yang mendasari desain fisiknya dimana sistem struktur bangunan masih menggunakan bentuk panggung dan menara arsitektur sumba, namun dengan perubahan fungsi bangunan, dimensi bangunan dan ruangruang dalam bangunan.

Prinsip arsitektur neo vernakular dapat dilihat dan diamati dimana mempergunakan sistem struktur singgle layer yang kemudian di expose

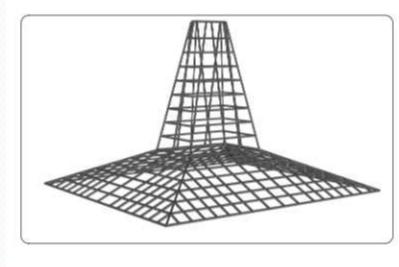

Prinsip arsitektur neo vernakular dapat dilihat dan diamati dimana pada desain hubungan Kesatuan antara interior yang terbuka melalui elemen yang modern dengan ruang terbuka di luar bangunan dengan penggunaan material kaca dan bukaan pada bangunan






Prinsip arsitektur neo vernakular dapat dilihat dan diamati dari Material yang digunakan merupakan material modern yang di expose





PENERAPAN ARSITEKTUR SUMBA PADA DESAIN

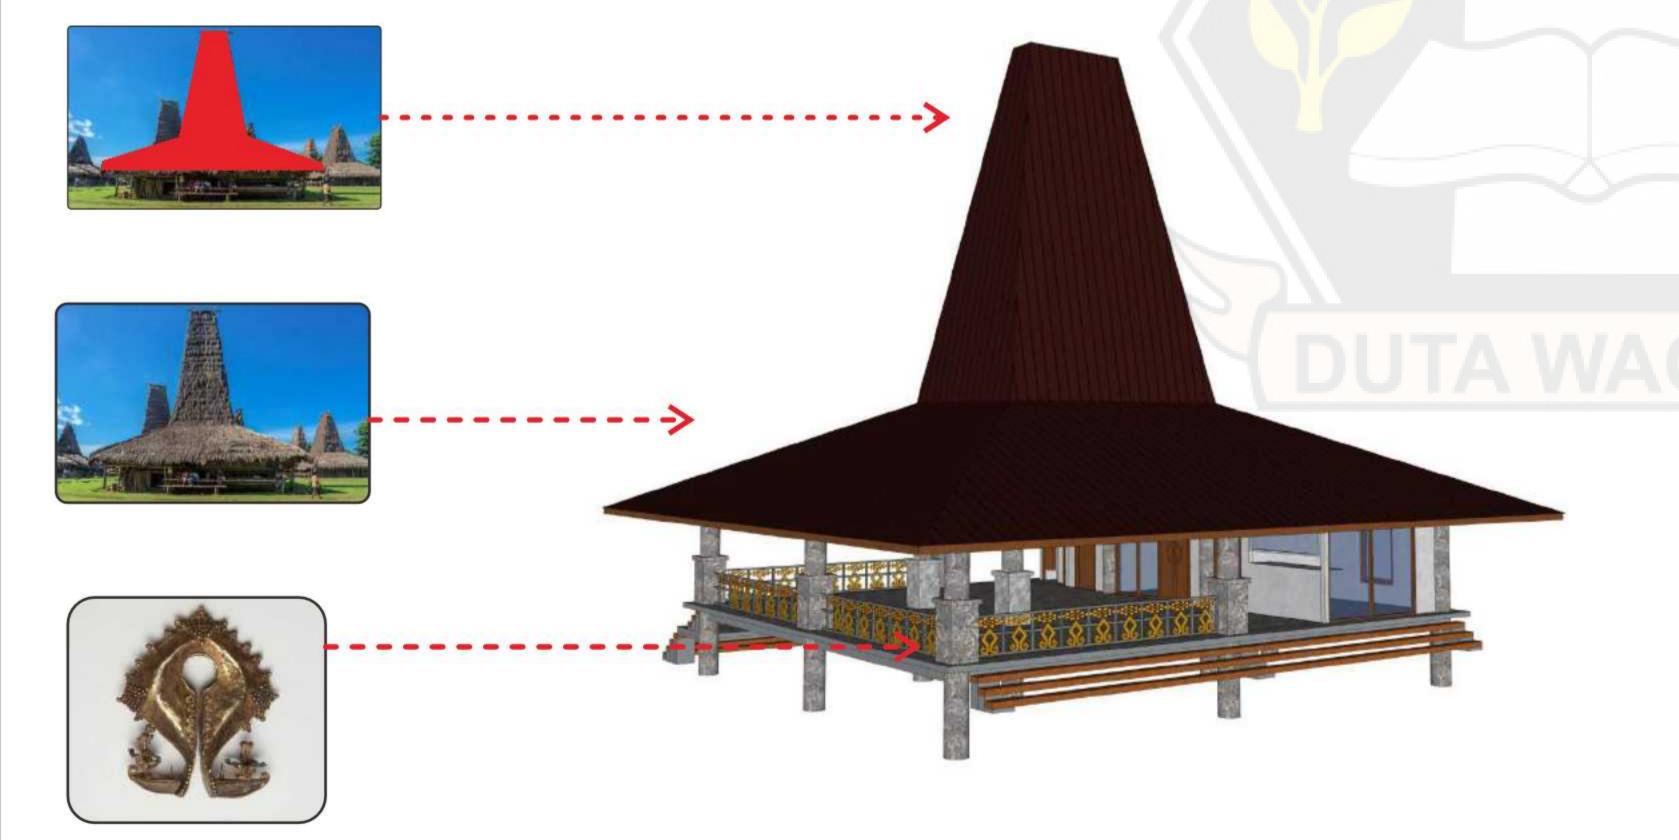

PUSAT KEBUDAYAAN DI KABUPATEN SUMBA BARAT DAYA DENGAN PENDEKATAN ARSITEKTUR NEO-VERNAKULAR Sebagai Fasilitas Wisata Budaya





TAMPAK DEPAN PUSAT BUDAYA



AREA PARKIRAN PUSAT BUDAYA



KESELURUHAN KAWASAN

AREA TENGAH KAWASAN








RUANG RAPAT



RUANG SENI TARI



AREA AULA PERTUNJUKAN

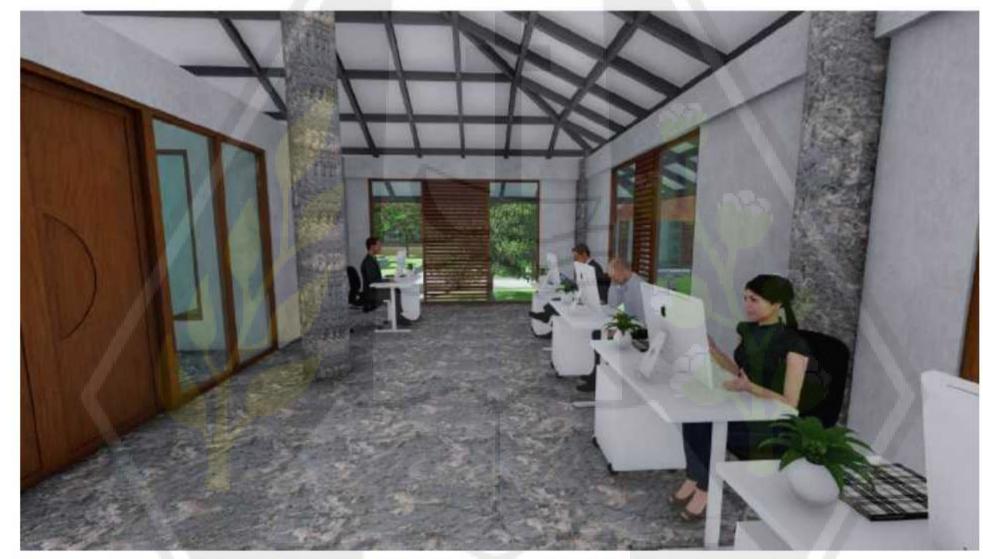

RUANG STAFF PENGELOLA




RUANG SENI PATUNG




RUANG PERPUSTAKAAN



AREA GALLERY SENI

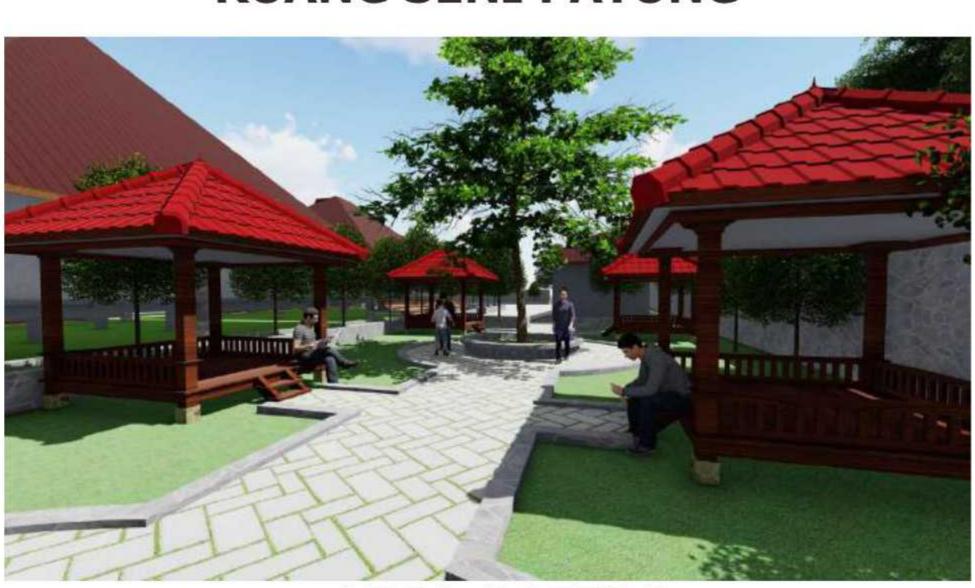

AREA GAZEBO

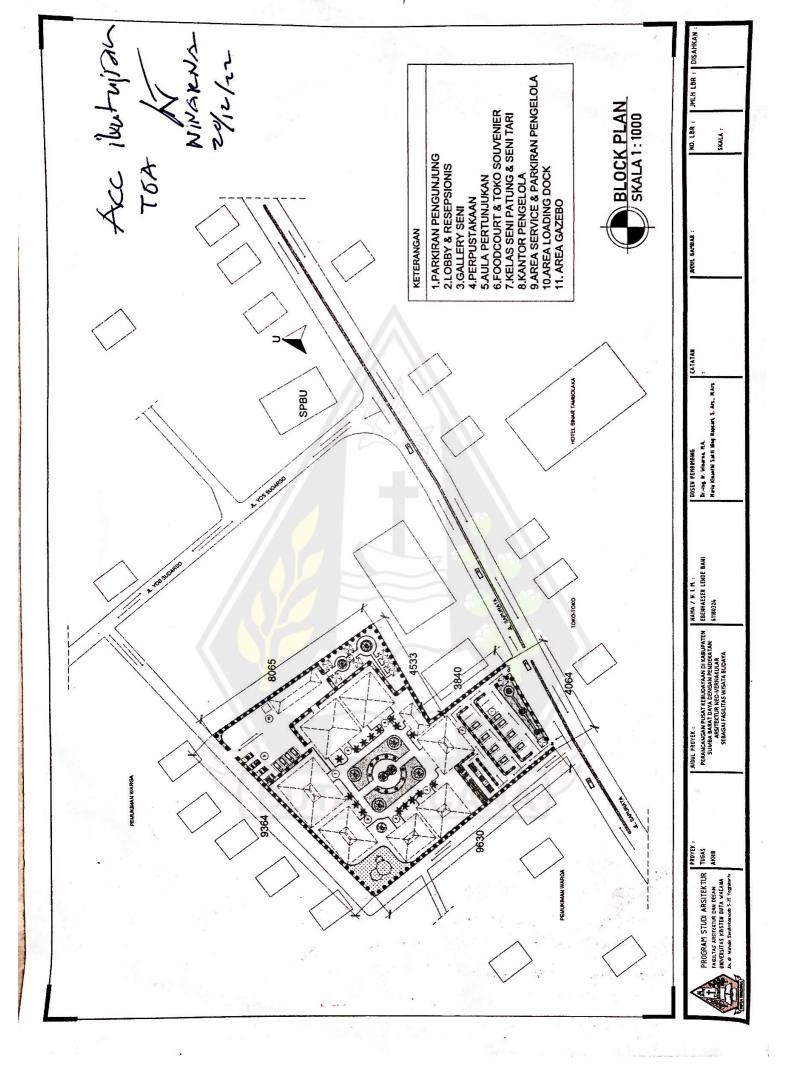

Tahap Tugas Akhir

Thoughálvítráitg/Studio

Periode

Periode 1

Nama

Ebenhaeser Lende Bani

NIM

61.18.0324

Judul Tugas Akhir

Perancangan Pusat Kebudayaan Di Kabupaten Sumba Barat Daya Dengan Pendekatan Arsitektur Neo-Vernakular Sebagai Fasilitas Wisata

Budaya

Dosen Pembimbing

1. Dr.-Ing. Ir. Winarna, M.A.

No	Tanggal	Catatan Konsultasi/Diskusi	Dosen Pembimbing
1	20/12 22	Layak lanjut ujian TGA.	Duis,
2.	20/12 22	Ikut Ulian TEA	1
-			
	i		
		DUTA WACANA	
		(DOTA WACANA)	
			-198
	*		

Tahap Tugas Akhir

Programming/Studio

Periode

Periode 1

Nama

Ebenhaeser Lende Bani

NIM

61.18.0324

Judul Tugas Akhir

Perancangan Pusat Kebudayaan Di Kabupaten Sumba Barat Daya Dengan Pendekatan Arsitektur Neo-Vernakular Sebagai Fasilitas Wisata

Budaya

Dosen Pembimbing

1. Dr.-Ing. Ir. Winarna, M.A.

No	Tanggal	Catatan Konsultasi/Diskusi	Dosen Pembimbing
	07/2 22	I. Denah Perpustakoan di Perbaiki	\mathcal{K}
		2. Block Plan ditambahkan denah/	
		Buat Site Plan.	
		3. Portanki hotasi Pada derah.	
		4. Langutkan Progres	
		DUTA WACANA	

Tahap Tugas Akhir

Programment Studio

Periode

Periode 1

Nama ..

: Ebenhaeser Lende Bani

NIM

: 61.18.0324

Judul Tugas Akhir

Perancangan Pusat Kebudayaan Di Kabupaten Sumba Barat Daya Dengan Pendekatan Arsitektur Neo-Vernakular Sebagai Fasilitas Wisata

Budaya

Dosen Pembimbing

1. Dr.-Ing. Ir. Winama, M.A. ✓

No	Tanggal	Catatan Konsultasi/Diskusi	Dosen Pembimbing
ţ	13-11-2012	1. Merevisi Block Plan/Membrat 20 afternatif.	M
	22-11-2022	I. Mencoba membuat Block Plan/mengola.	K
(10)	26 - 11 - 2022	I James I talak diagonal Masih mengola Block	K
		12: Plan.	
	7-12-2022	1 Block Plan di Setului dengan mengala	K
<u>.</u>		Ruang terbulca.	
	627	2 Merevisi deman (cantor pergelola,	
		denah seni patung dan senitari	
		3. Lonjutkan progres Le denah lainnta.	

Tahap Tugas Akhir

Programmy/Studio

Periode

; Periode 1

Nama

Ebenhaeser Lende Bani

NIM

: 61.18.0324

Judul Tugas Akhir

Perancangan Pusat Kebudayaan Di Kabupaten Sumba Barat Daya Dengan Pendekatan Arsitektur Neo-Vernakular Sebagai Fasilitas Wisata

Budaya

Dosen Pembimbing

1. Dr.-Ing. Ir. Winama, M.A. ✓

No	Tanggal	Catatan Konsultasi/Diskusi	Dosen Pembimbing
	14/12 22	1. Perbaiki Spala.	\wedge
		1. Perbaiki Spala. 2. Membrat Lencana. 3. Lanjutkan.	
		3. Lanjuy kan.	
	3		i .
	*		
		TOUTA WACANA	
5-			
			1

Tahap Tugas Akhir

F/WHAMMINE/Studio

Periode

Periode 1

Nama

: Ebenhaeser Lende Bani

NIM

: 61.18.0324

Judul Tugas Akhir

Perancangan Pusat Kebudayaan Di Kabupaten Sumba Barat Daya Dengan Pendekatan Arsitektur Neo-Vernakular Sebagai Fasilitas Wisata

Budaya

Dosen Pembimbing

1. Dr.-ing. Ir. Winama, M.A.

No	Tanggal	Catatan Konsultasi/Diskusi	Dosen Pembimbing
	16/11/22	1. Siekulasi Pengunjung.	JK X
		2. Strkulasi Service.	MAP
		3. Madus lingkaran.	12.
	*	4. Penggabungan Massa.	
		c .	
	25/11 22	1. Panambahan pendestrian Pada Site	this p
Second		2. Menggeser bagian lobby.	
		DUTA WACANA	
			7 200

Tahap Tugas Akhir

Parogramming/Studio

Periode

Periode 1

Nama

Ebenhaeser Lende Bani

NIM

61.18.0324

Judul Tugas Akhir

Perancangan Pusat Kebudayaan Di Kabupaten Sumba Barat Daya : Dengan Pendekatan Arsitektur Neo-Vernakular Sebagai Fasilitas Wisata

Budaya

Dosen Pembimbing

1. Dr.-Ing. Ir. Winarna, M.A.

No	Tanggal	Catatan Konsultasi/Diskusi	Dosen Pembimbing
	11/12 22	I fencana listrik	Amis,
		2. fencana arr kotor dan bersit.	
			×
		DUTA WACANA	
		(DOIA HAOAHA)	

Tahap Tugas Akhir

Programming/Studio

Periode

Periode 1

Nama

Ebenhaeser Lende Bani

NIM

: 61.18.0324

Perancangan Pusat Kebudayaan Di Kabupaten Sumba Barat Daya

Judul Tugas Akhir

Dengan Pendekatan Arsitektur Neo-Vernakular Sebagai Fasilitas Wisata

Budaya

Dosen Pembimbing

1. Dr.-Ing. Ir. Winama, M.A.

No	Tanggal	Catatan Konsultasi/Diskusi	Dosen Pembimbing
	09/12 22	1. Memperbaiki Donah galery Seni	Miss
		2. Perbaiki garij Parda Block Plan	·
		3. Mem Perbaiki Donah Perpustakaan.	
		4. Lanjutkan Progres.	
	1		
		DUITA WAS AND S	
		DUIA WACANA)	